




公共住宅標準詳細設計図集

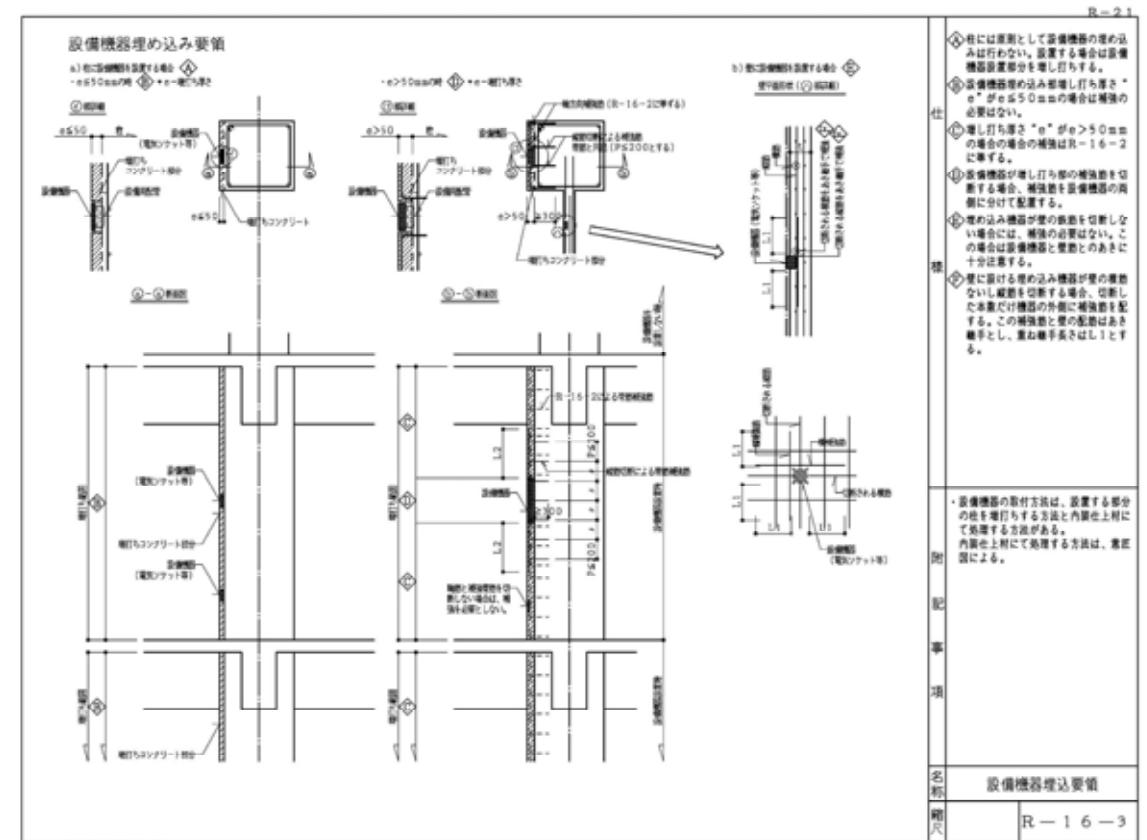

公共住宅標準詳細設計図集

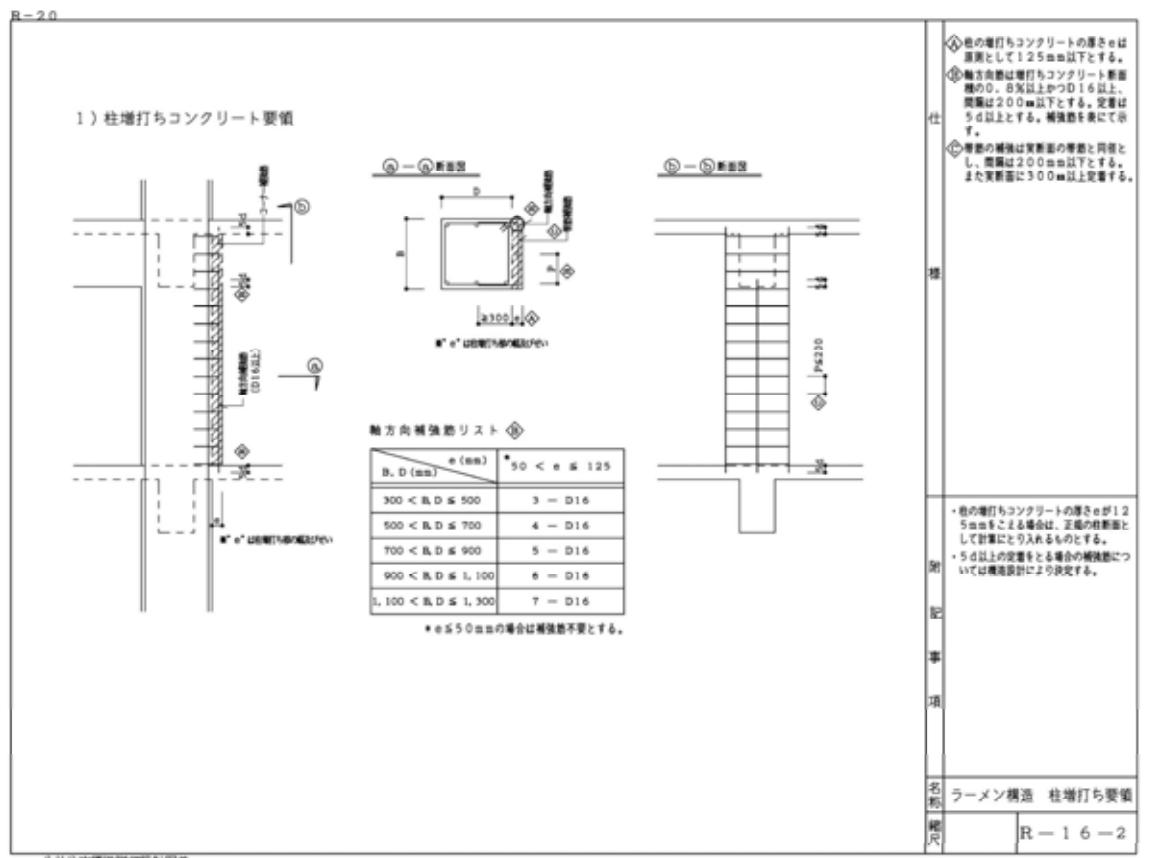





公共住宅標準詳細設計図集

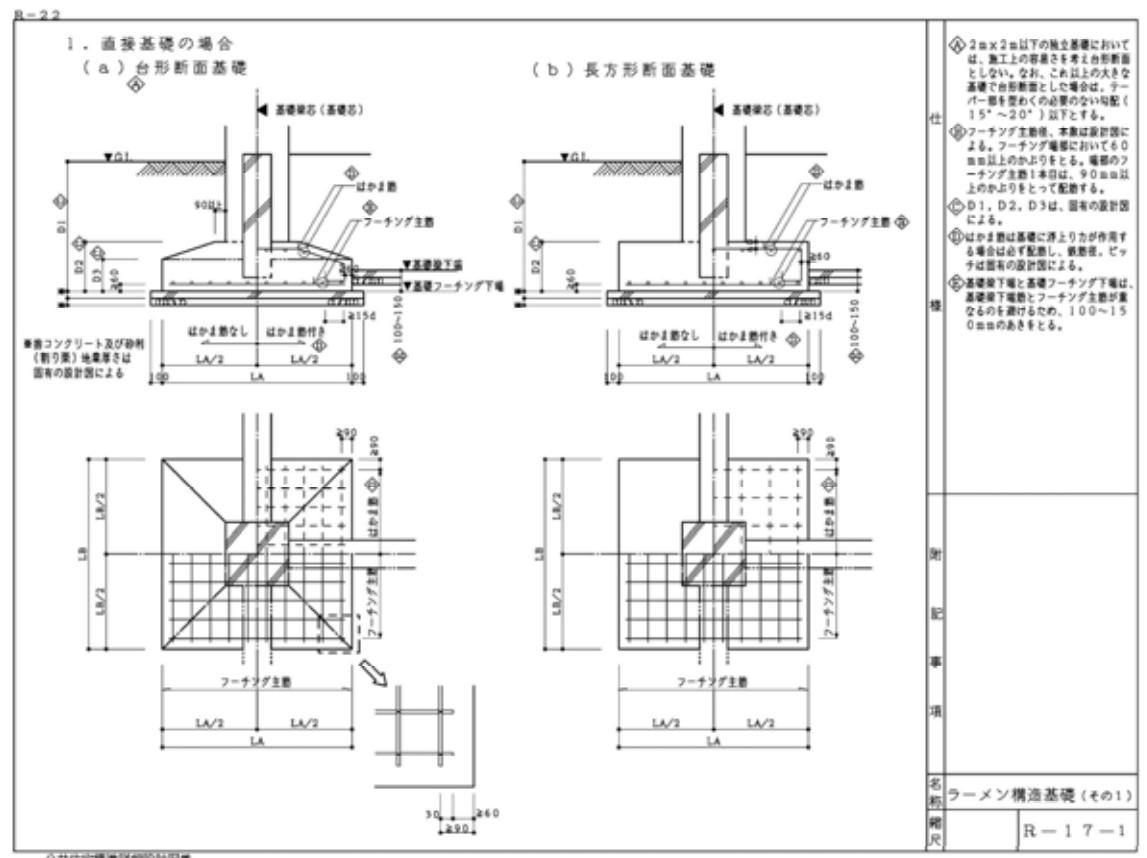

公共住宅標準詳細設計図集





株式会社 河合建築設計事務所	初吹住宅建築工事(第3工区)	図面番号
一級建築士登録番号 第100481号 河合 達雄	配筋基準図(5)	S-1:(A1)
検図 印製図 印	設計 H29年2月	S-1:(A3)

愛知県建設部建築局公営住宅課

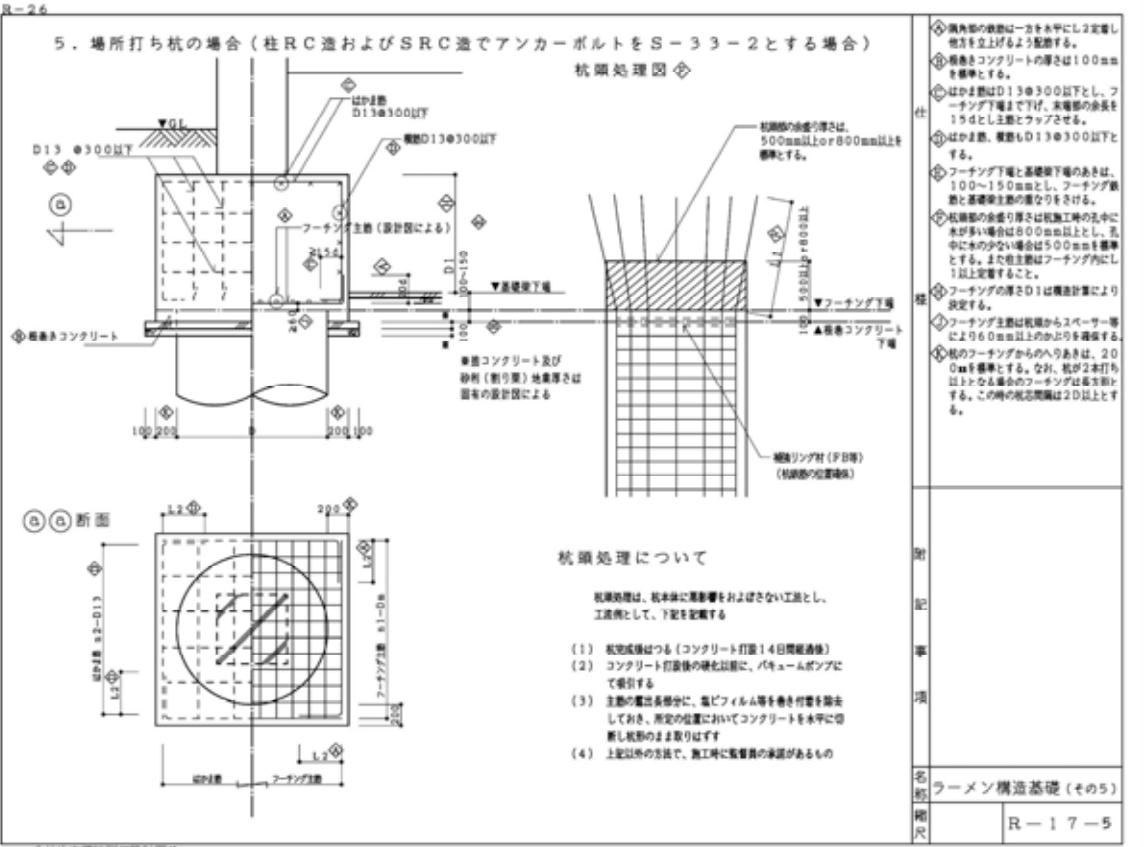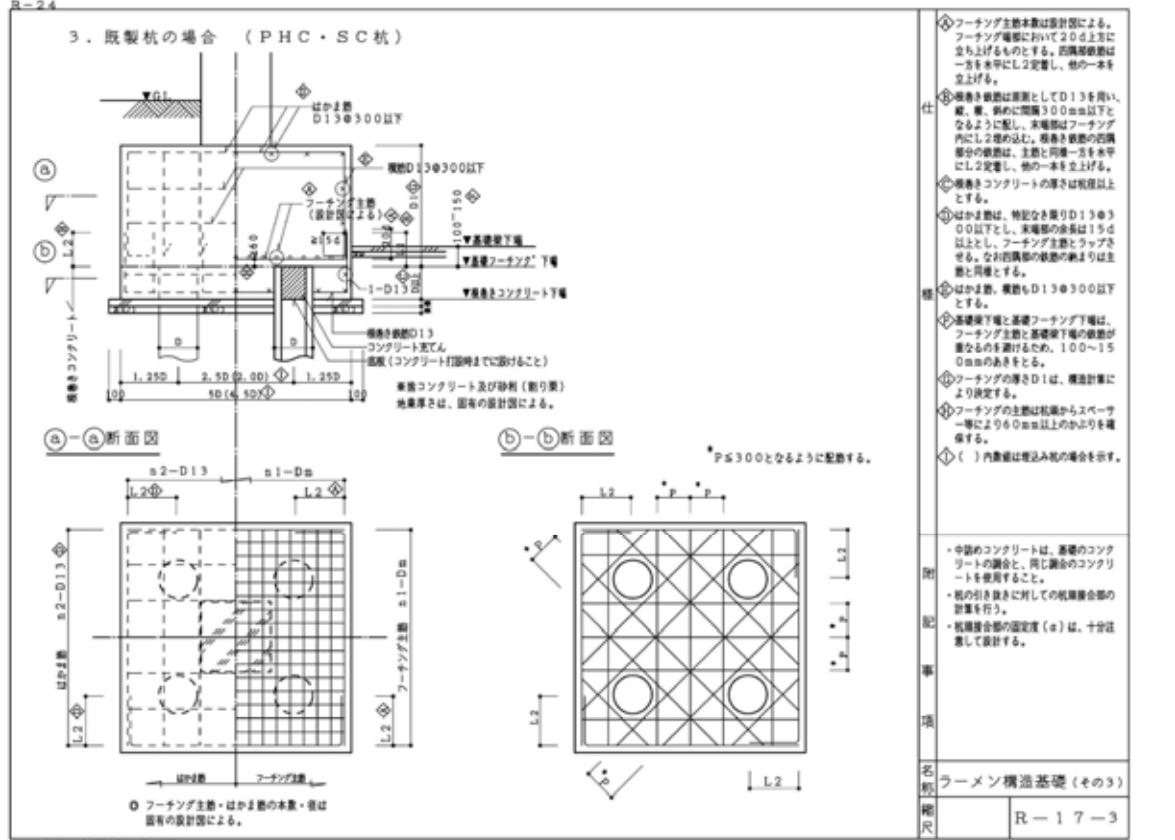
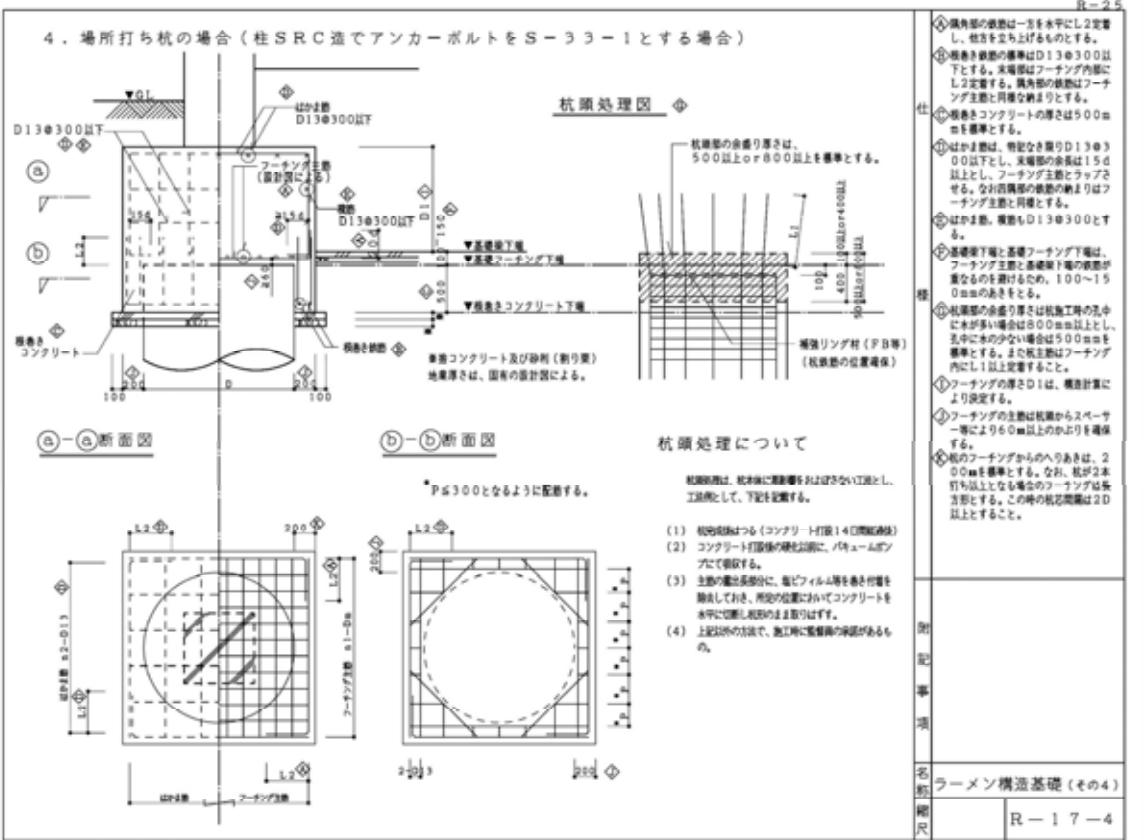
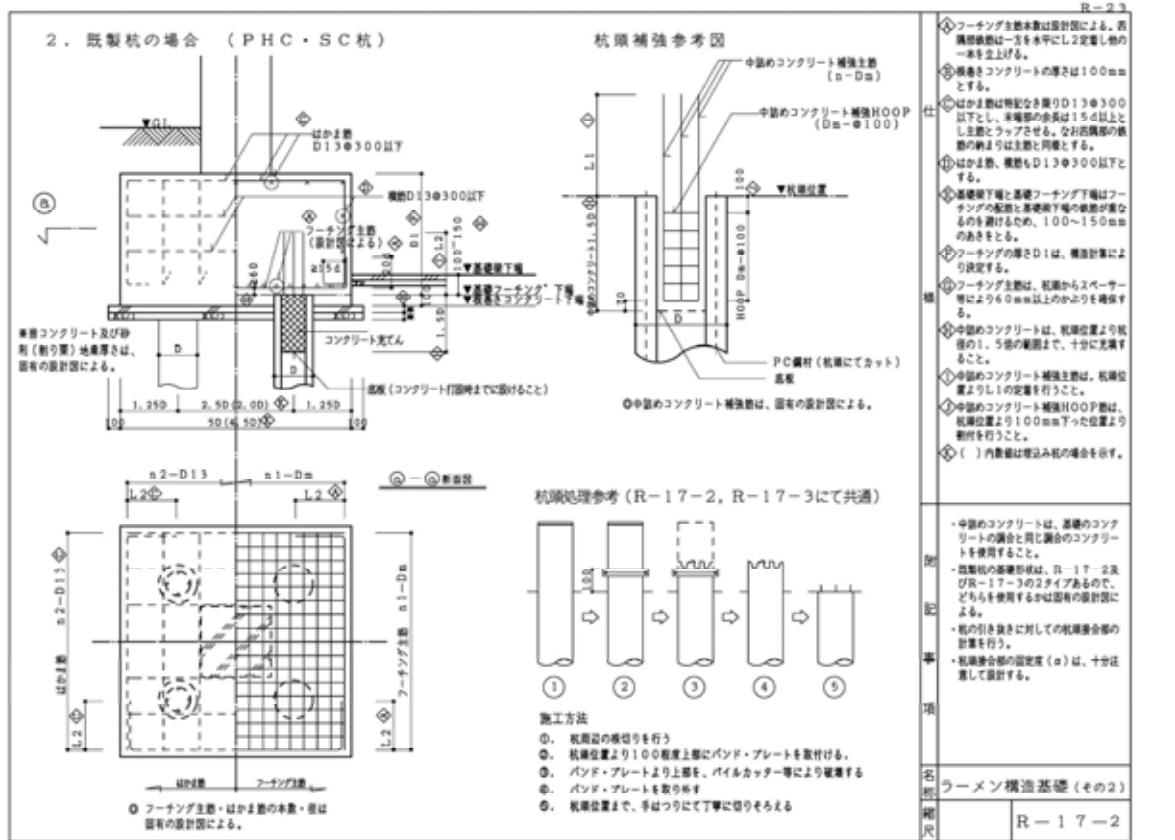


株中神設計事務所	株式会社 河合建築設計事務所	初吹住宅建工事(第3工区)	図面番号
一般社団法人登録番号 第1053号 新潟県一般社団法人登録番号 第288号 中 神 株 行	-級建築士登録番号 第100481号 河合 雄達	配筋基準図(6) S=1:(A1) S=1:(A3)	図面番号 S No. 6
検 図	印 製 図	印 計 図	H29年2月




愛知県建設部建築局公営住宅課

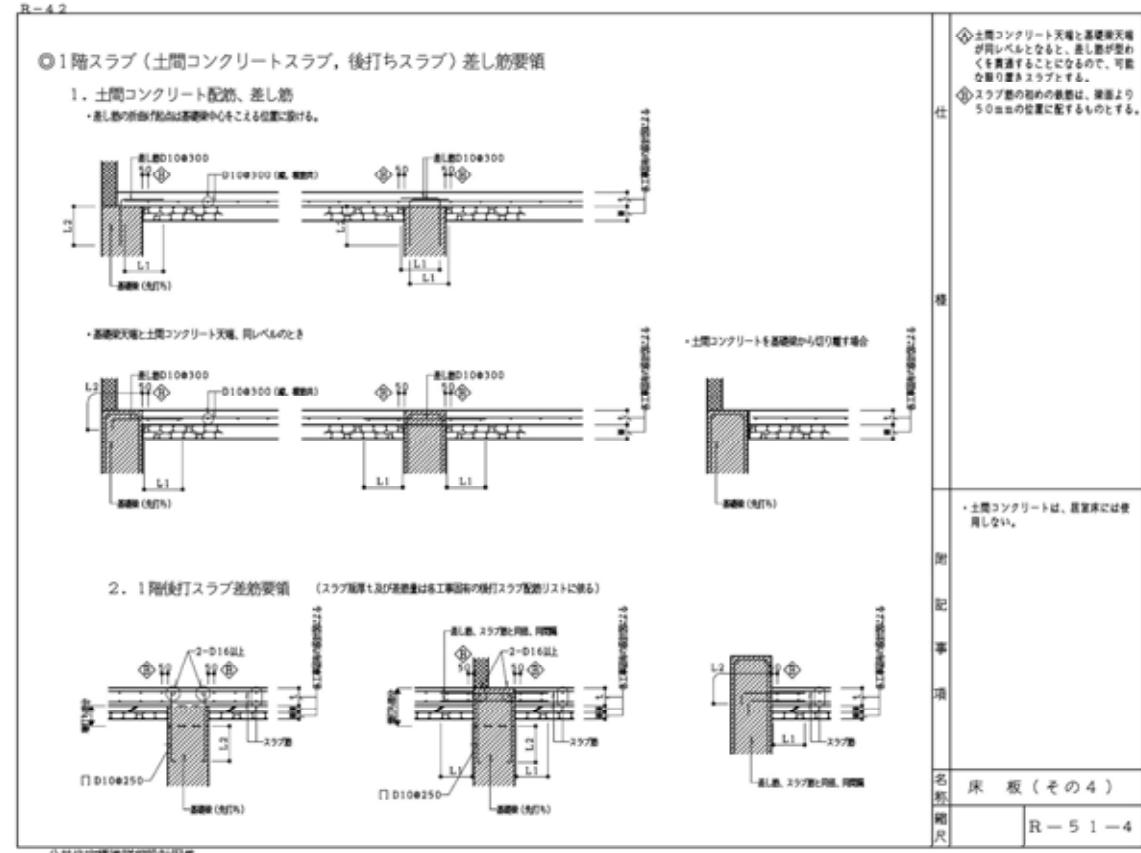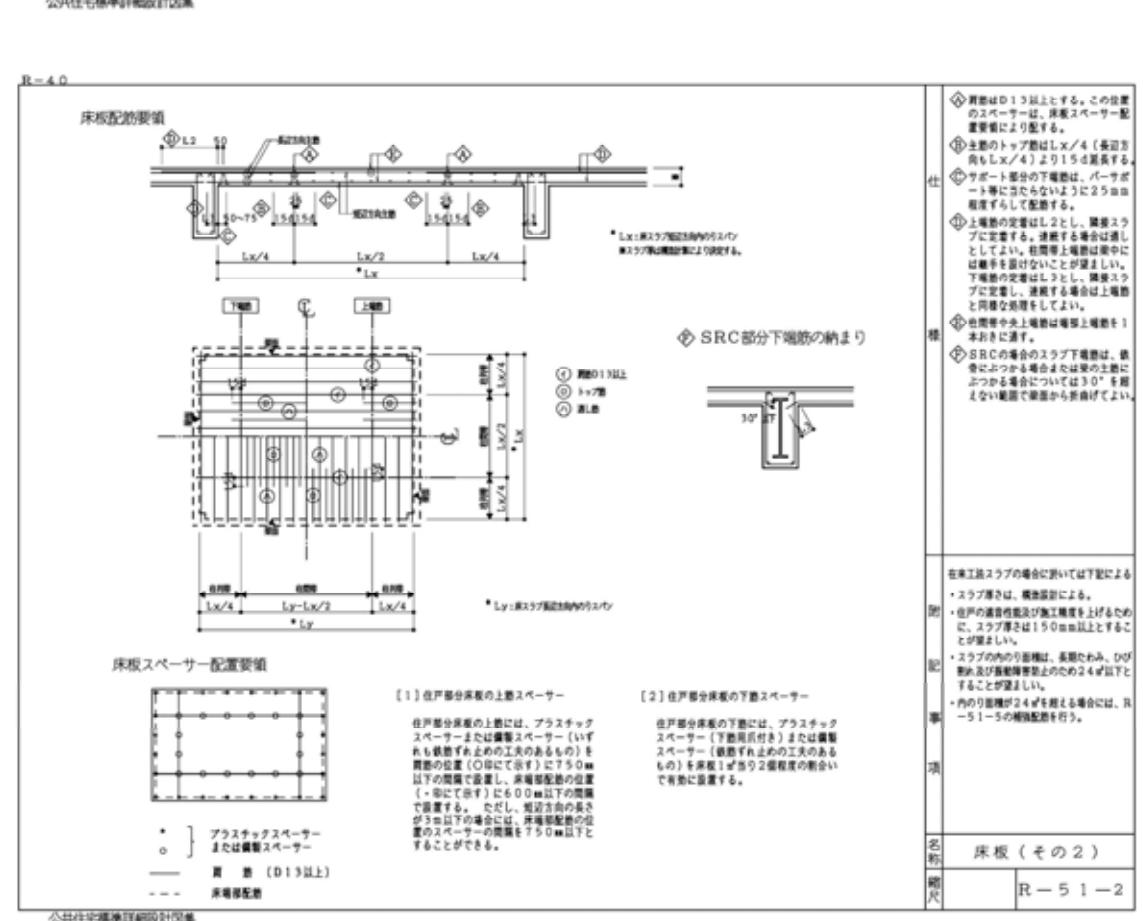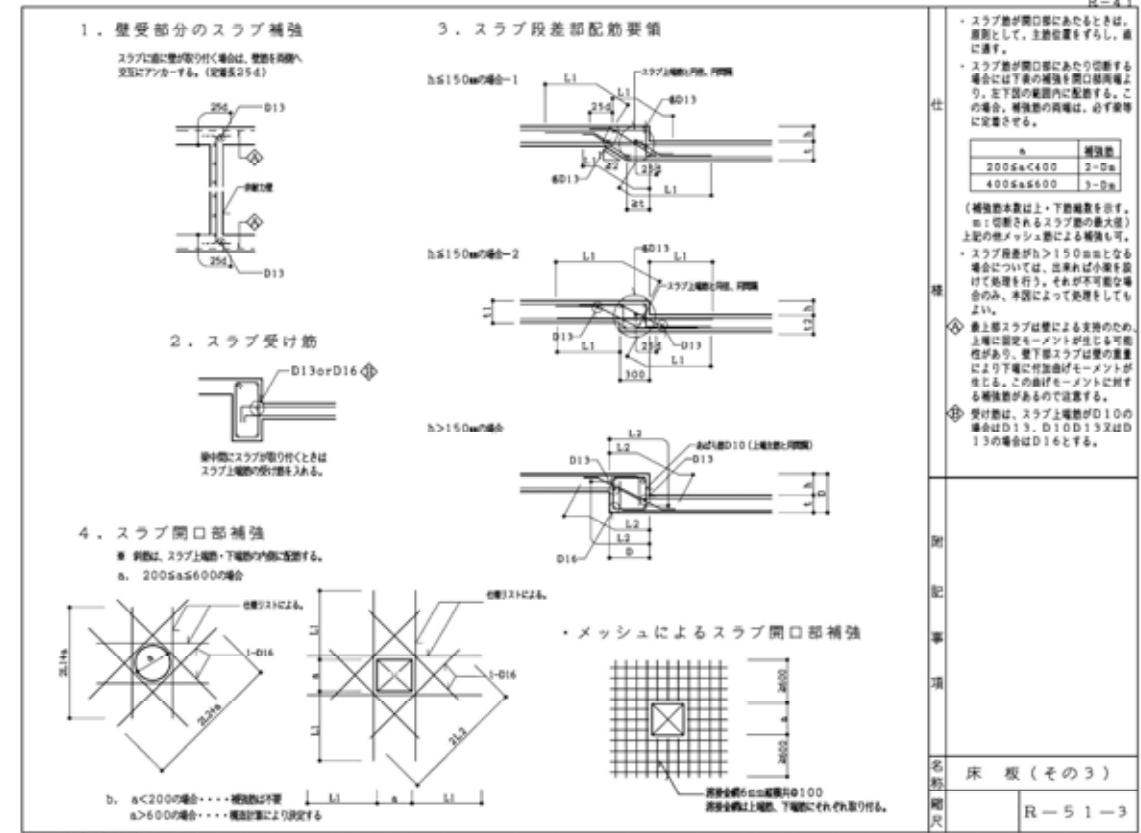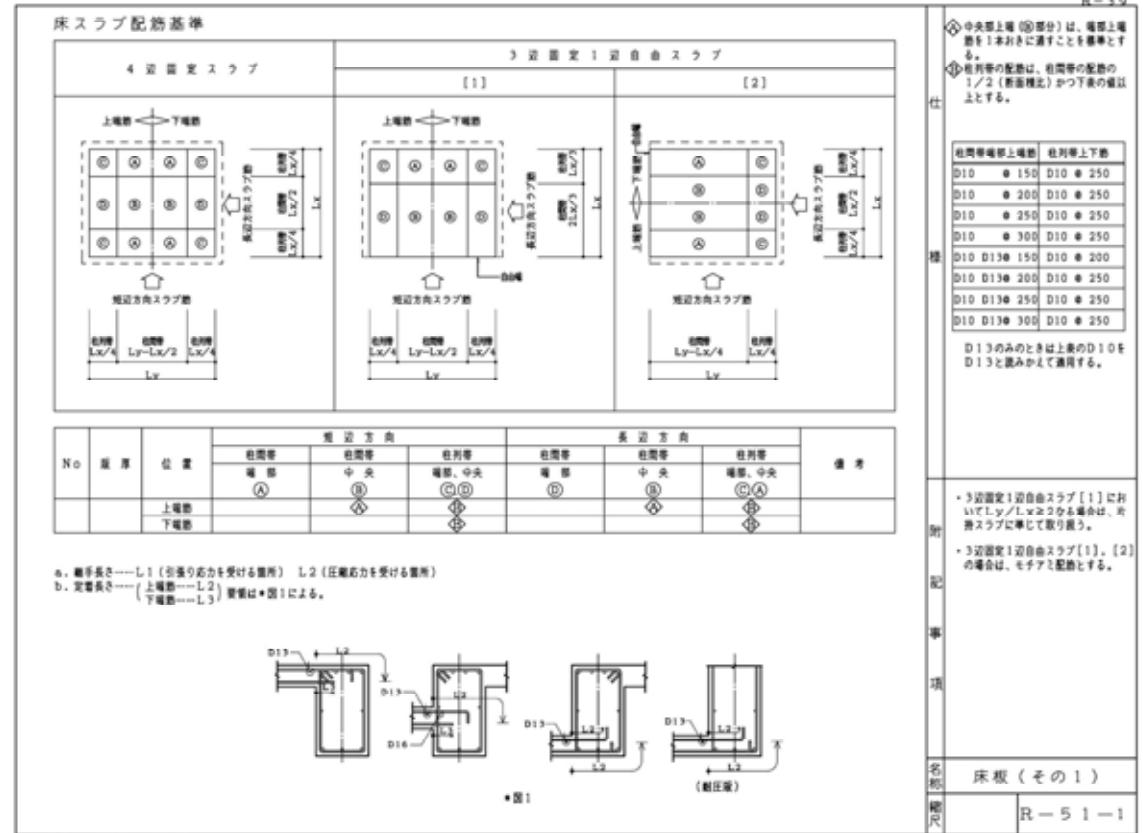

株中神設計事務所	株式会社 河合建築設計事務所	初吹住宅建工事(第3工区)	図面番号
一般計画士登録番号 第1053号 新造出外一般計画士登録番号 第288号 中 神 建 行	-級建築士登録番号 第100481号 河合 達雄	配筋基準図(7) S-1:(A1) S-1:(A3)	図面番号 S N. 7
検 図	印 製 図	印 計 図	H29年2月

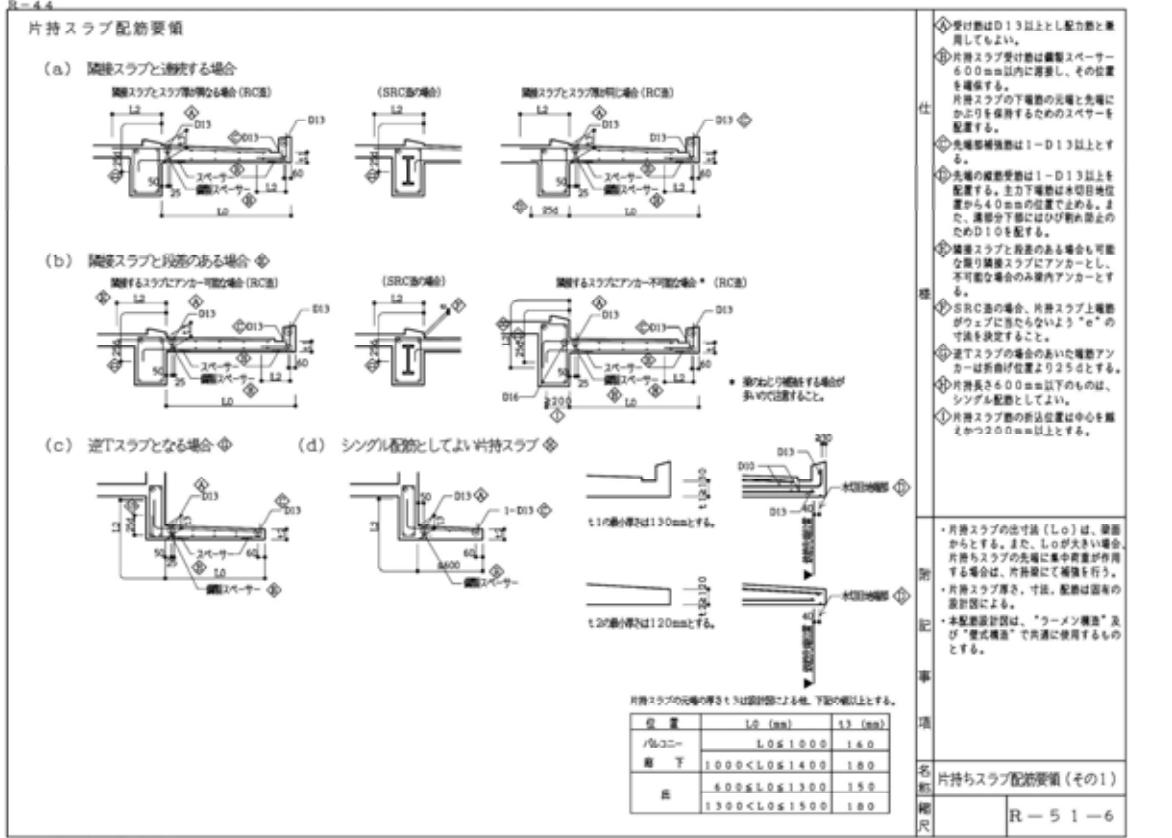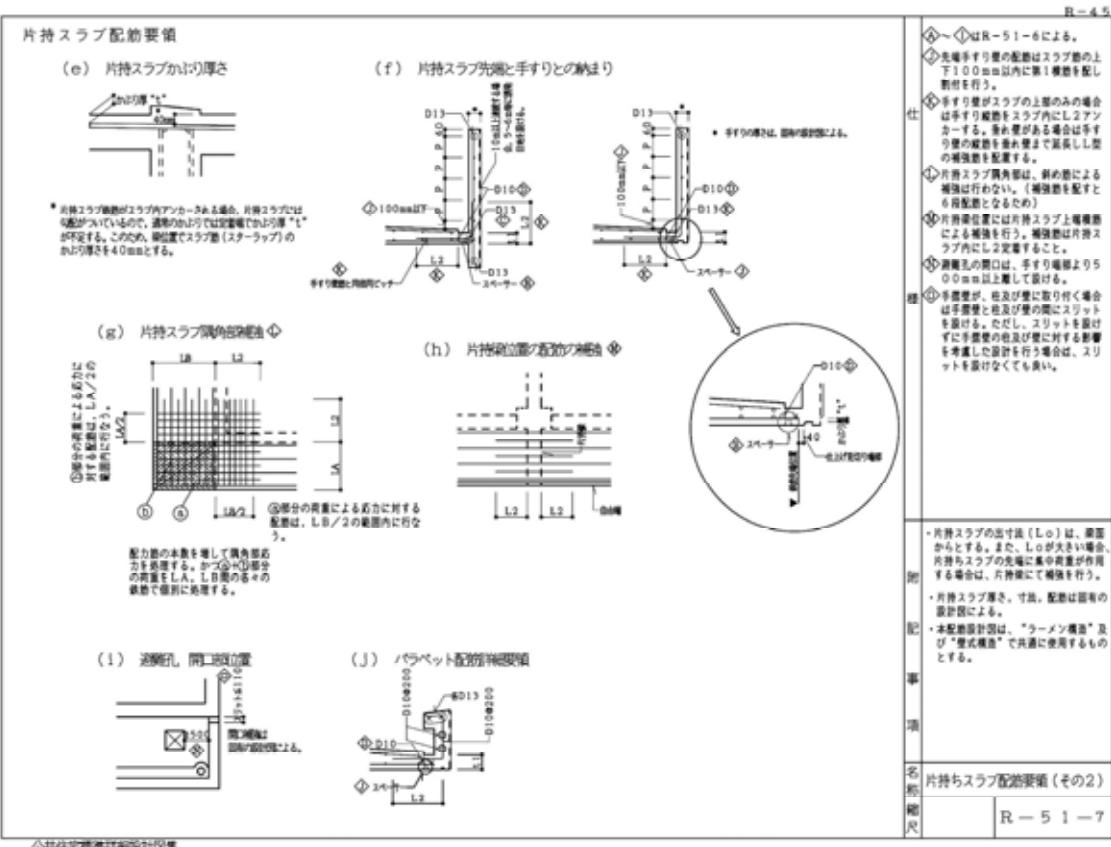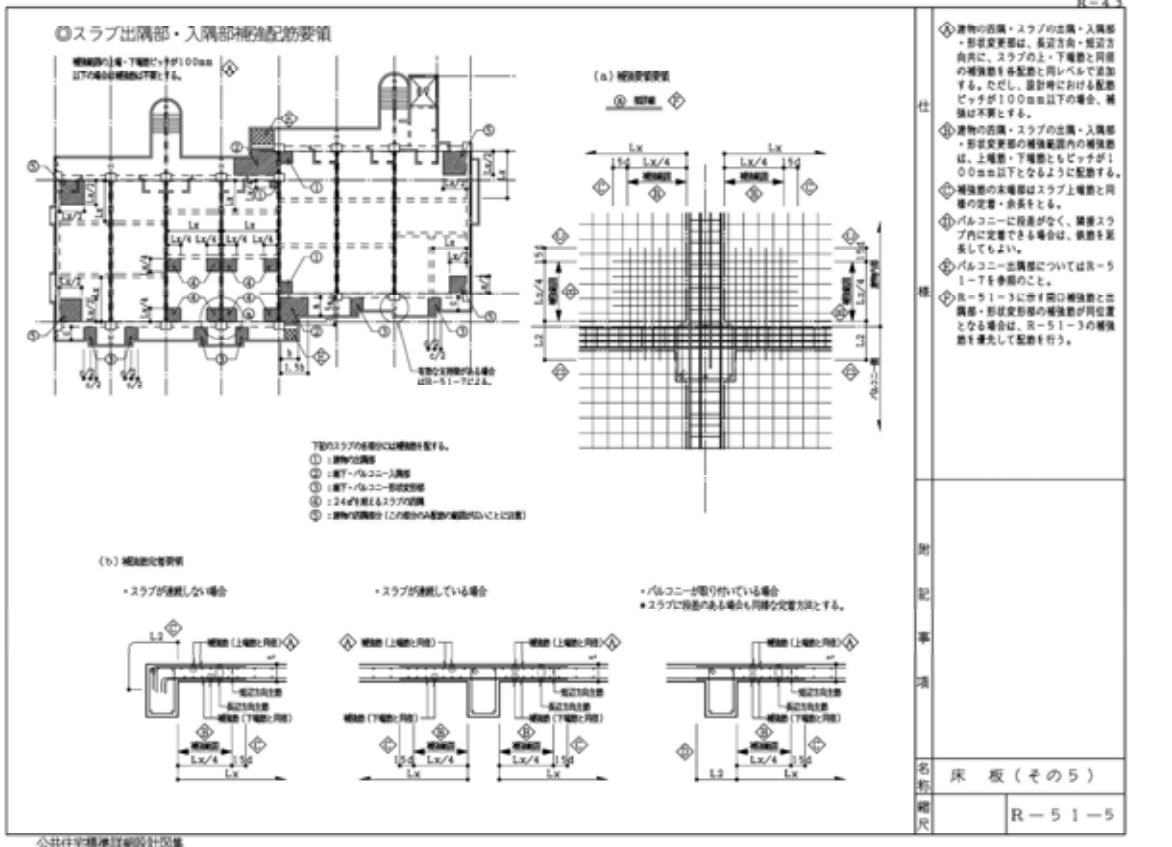

株中神設計事務所	株式会社 河合建築設計事務所	初吹住宅建工事(第3工区)	図面番号 S
一級建築士登録番号 第10534号 中 神 建 行	一級建築士登録番号 第100481号 河合 達雄	配筋基準図(8) S=1:(A1) N.O. 8	絶尺 H29年2月
検 印	製 印	印 計	愛知県建設部建築局公営住宅課

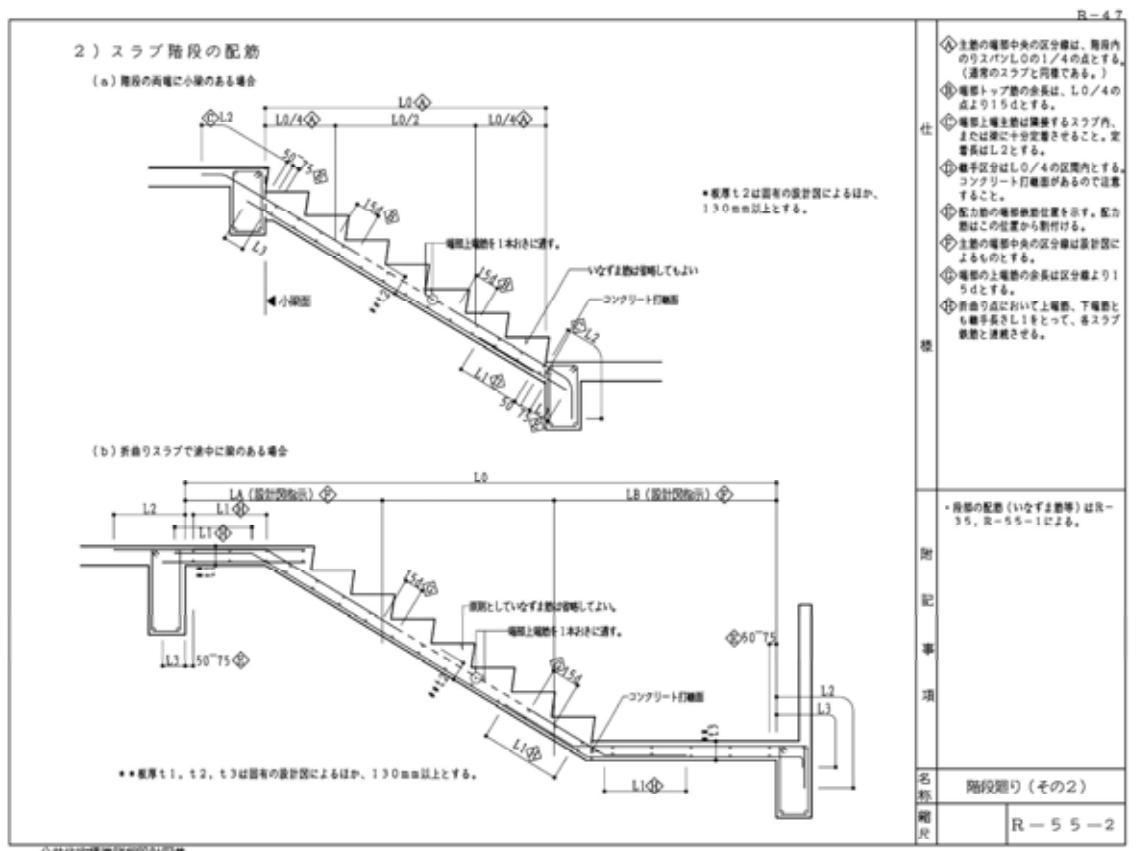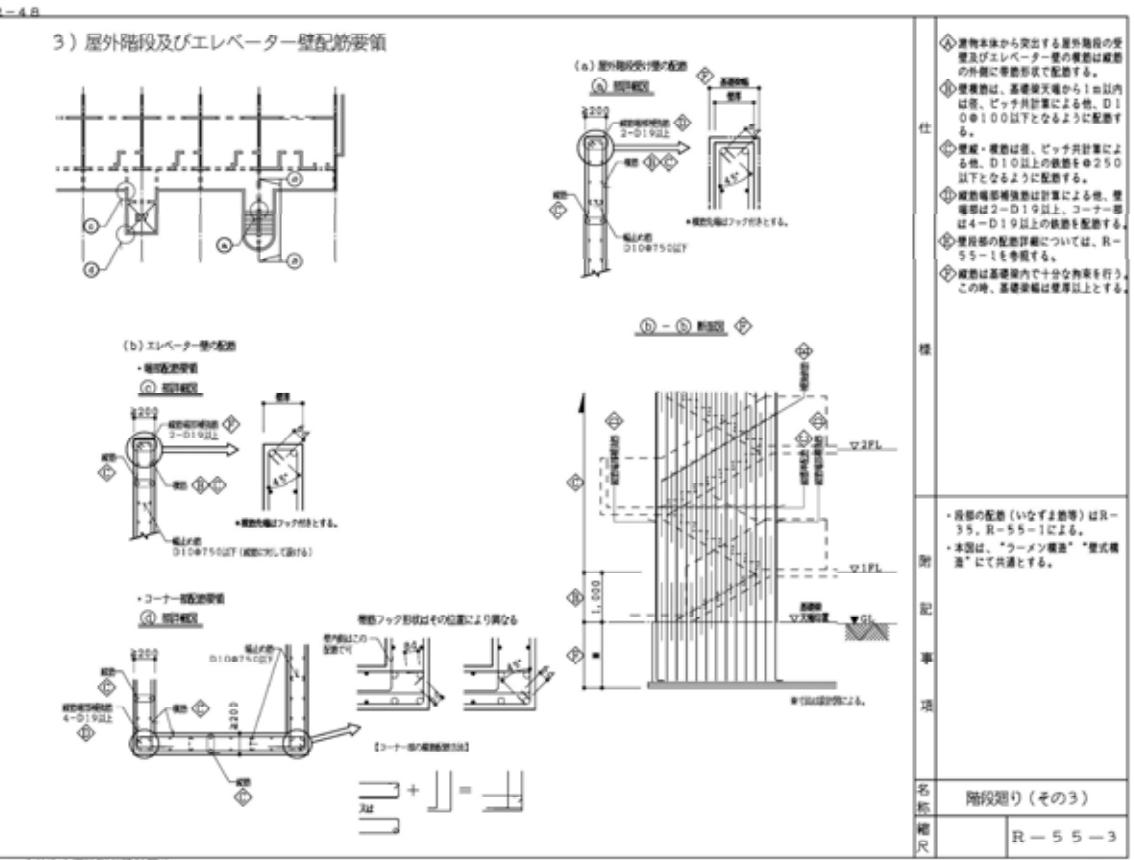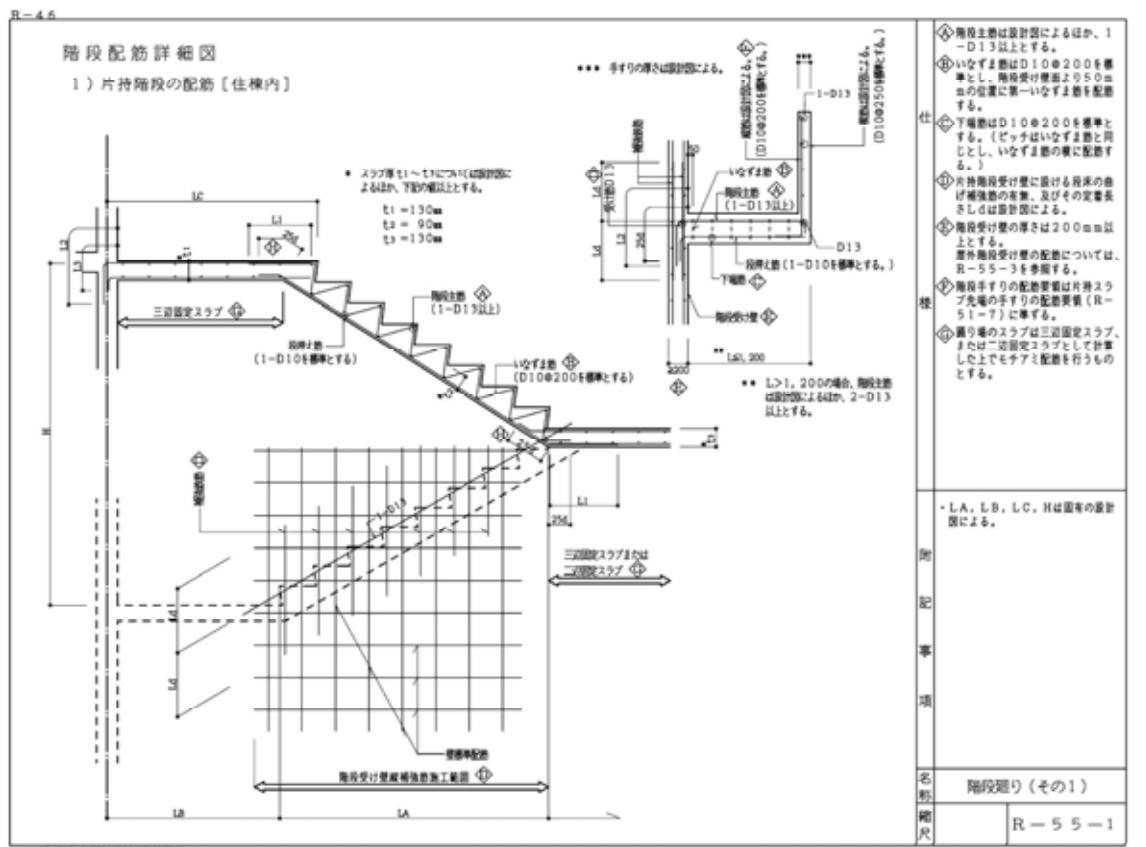

公共住宅標準詳細設計図集

株中神設計事務所	株式会社 河合建築設計事務所	初吹住宅建工事(第3工区)	図面番号 S
一級技士登録番号 第10534号 新潟県一級技士登録番号 第2889号 中 神 栄 行	一級建築士登録番号 第100481号 河合 達雄	配筋基準図(9) S-1:(A1) S-1:(A3)	縮尺 No. 9
検 図	印 製 図	印 計	H29年2月

愛知県建設部建築局公営住宅課





(F m=F C+S 补正值 S=3~6 公共住宅建設工事共通仕様書 H 25 版)

構造特記			
躯体			5F柱～RF梁 $F_c = 27N/mm^2$ (設計強度) 3F柱～5F梁 $F_c = 30N/mm^2$ (設計強度) 1F柱～3F梁 $F_c = 33N/mm^2$ (設計強度) 基礎 $F_c = 33N/mm^2$ (設計強度)
土間			$F_c = 18N/mm^2$ (設計強度)
捨て			$F_c = 18N/mm^2$ (設計強度)
鉄筋		D16以下 SD295A 重ね継手 (JIS規格品)	KSS 78.5 S 13 1階～4階 HOOP (工場溶接) S 13 2階～6階 STP D19以上 SD345 ガス圧接 (JIS規格品) D29以上 SD390 ガス圧接 (JIS規格品)


コンクリート施工計画  
・打込み、締め固め  
・打継ぎ部処理方法  
・養生方法  
・型わく及び支柱の除去  
・構造部材の耐久性が令第37条に適合  
・構造部材の耐久性が令第72条に適合  
・コンクリートの強度が令第74条に適合  
・コンクリートの養生が令第75条に適合  
・鉄筋のかぶり厚さが令第79条に適合  
・構造方法に関する補足基準、令第80条の2に適合  
・平成13年国交省1025号に適合  
・法第20条第一号から第三号までの建築物に設ける屋上から突出する水槽、煙突その他これらに類するものにあっては建設告示第1388号により、風圧並びに地震その他の震動及び衝撃に対して構造耐力上安全なものとする。


鉄筋の最小かぶり厚さ			
水セメント比: 50%以下			スランプ: JASS5による
コンクリート中の単位水量: 185kg/m <sup>3</sup> 以下			コンクリート中の空気量: 4%～6%
土間			$F_c = 18N/mm^2$ (設計強度)
捨て			$F_c = 18N/mm^2$ (設計強度)
※設計かぶり厚さは上記+10mmとする。 (設計かぶり厚=鉄筋加工寸法(スペーサー管理値)とする。)			

KBM=50.399 Zo=KBM+0.60=50.999

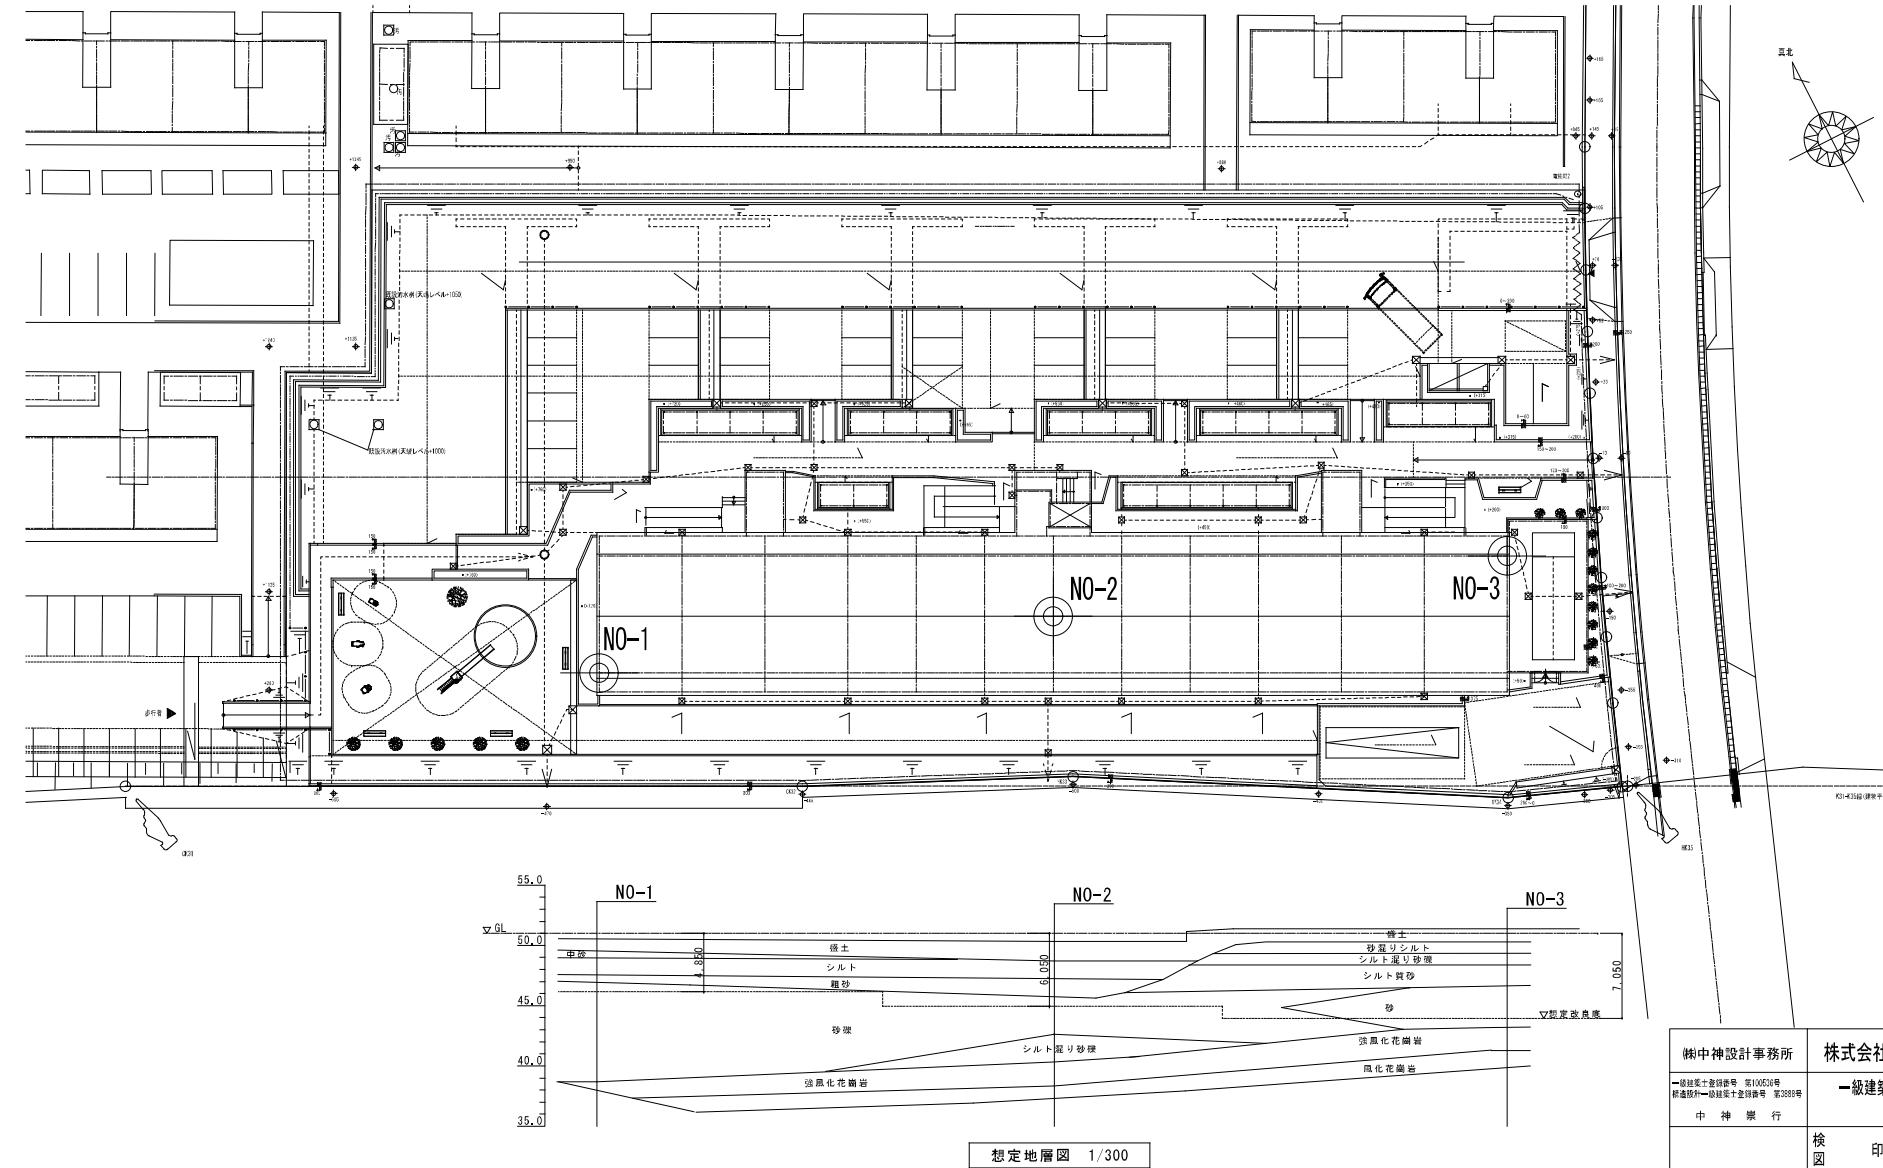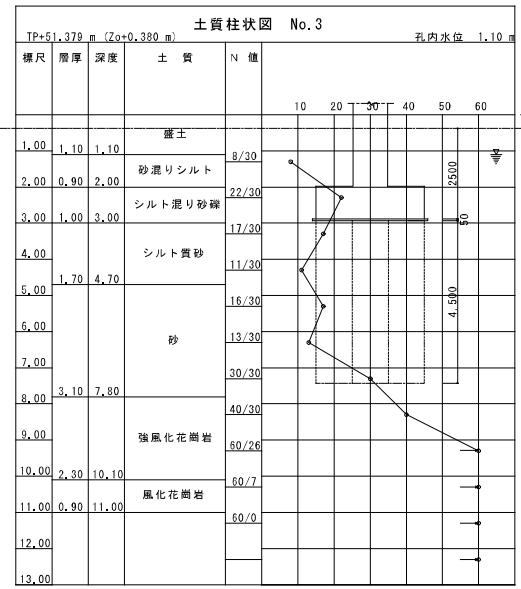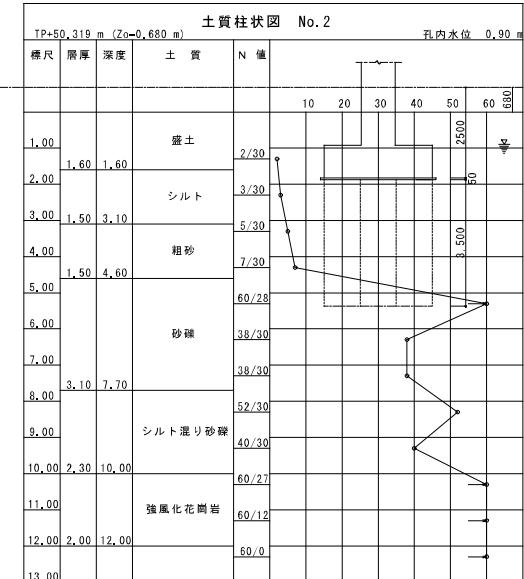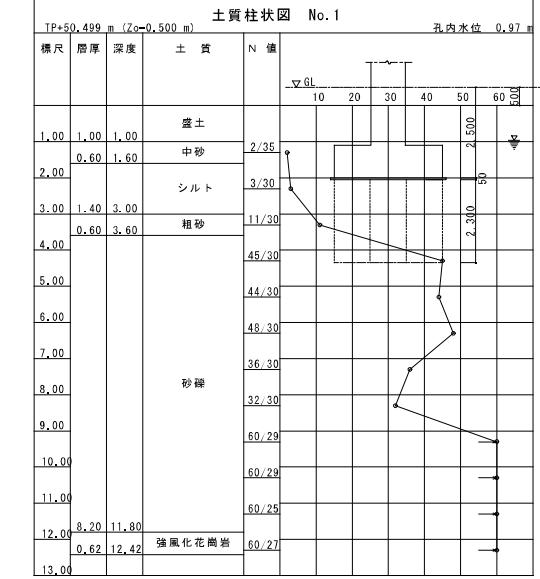


株式会社 河合建築設計事務所	初吹住宅建工事（第3工区）	面図番号
一級建築士登録番号 第100481号 河合 達雄	使用材料 S=1:100(A1) ボーリング柱状図	S
	検印 製圖印 設計印	N. 10
	H29年2月	愛知県建設部建築局公営住宅課

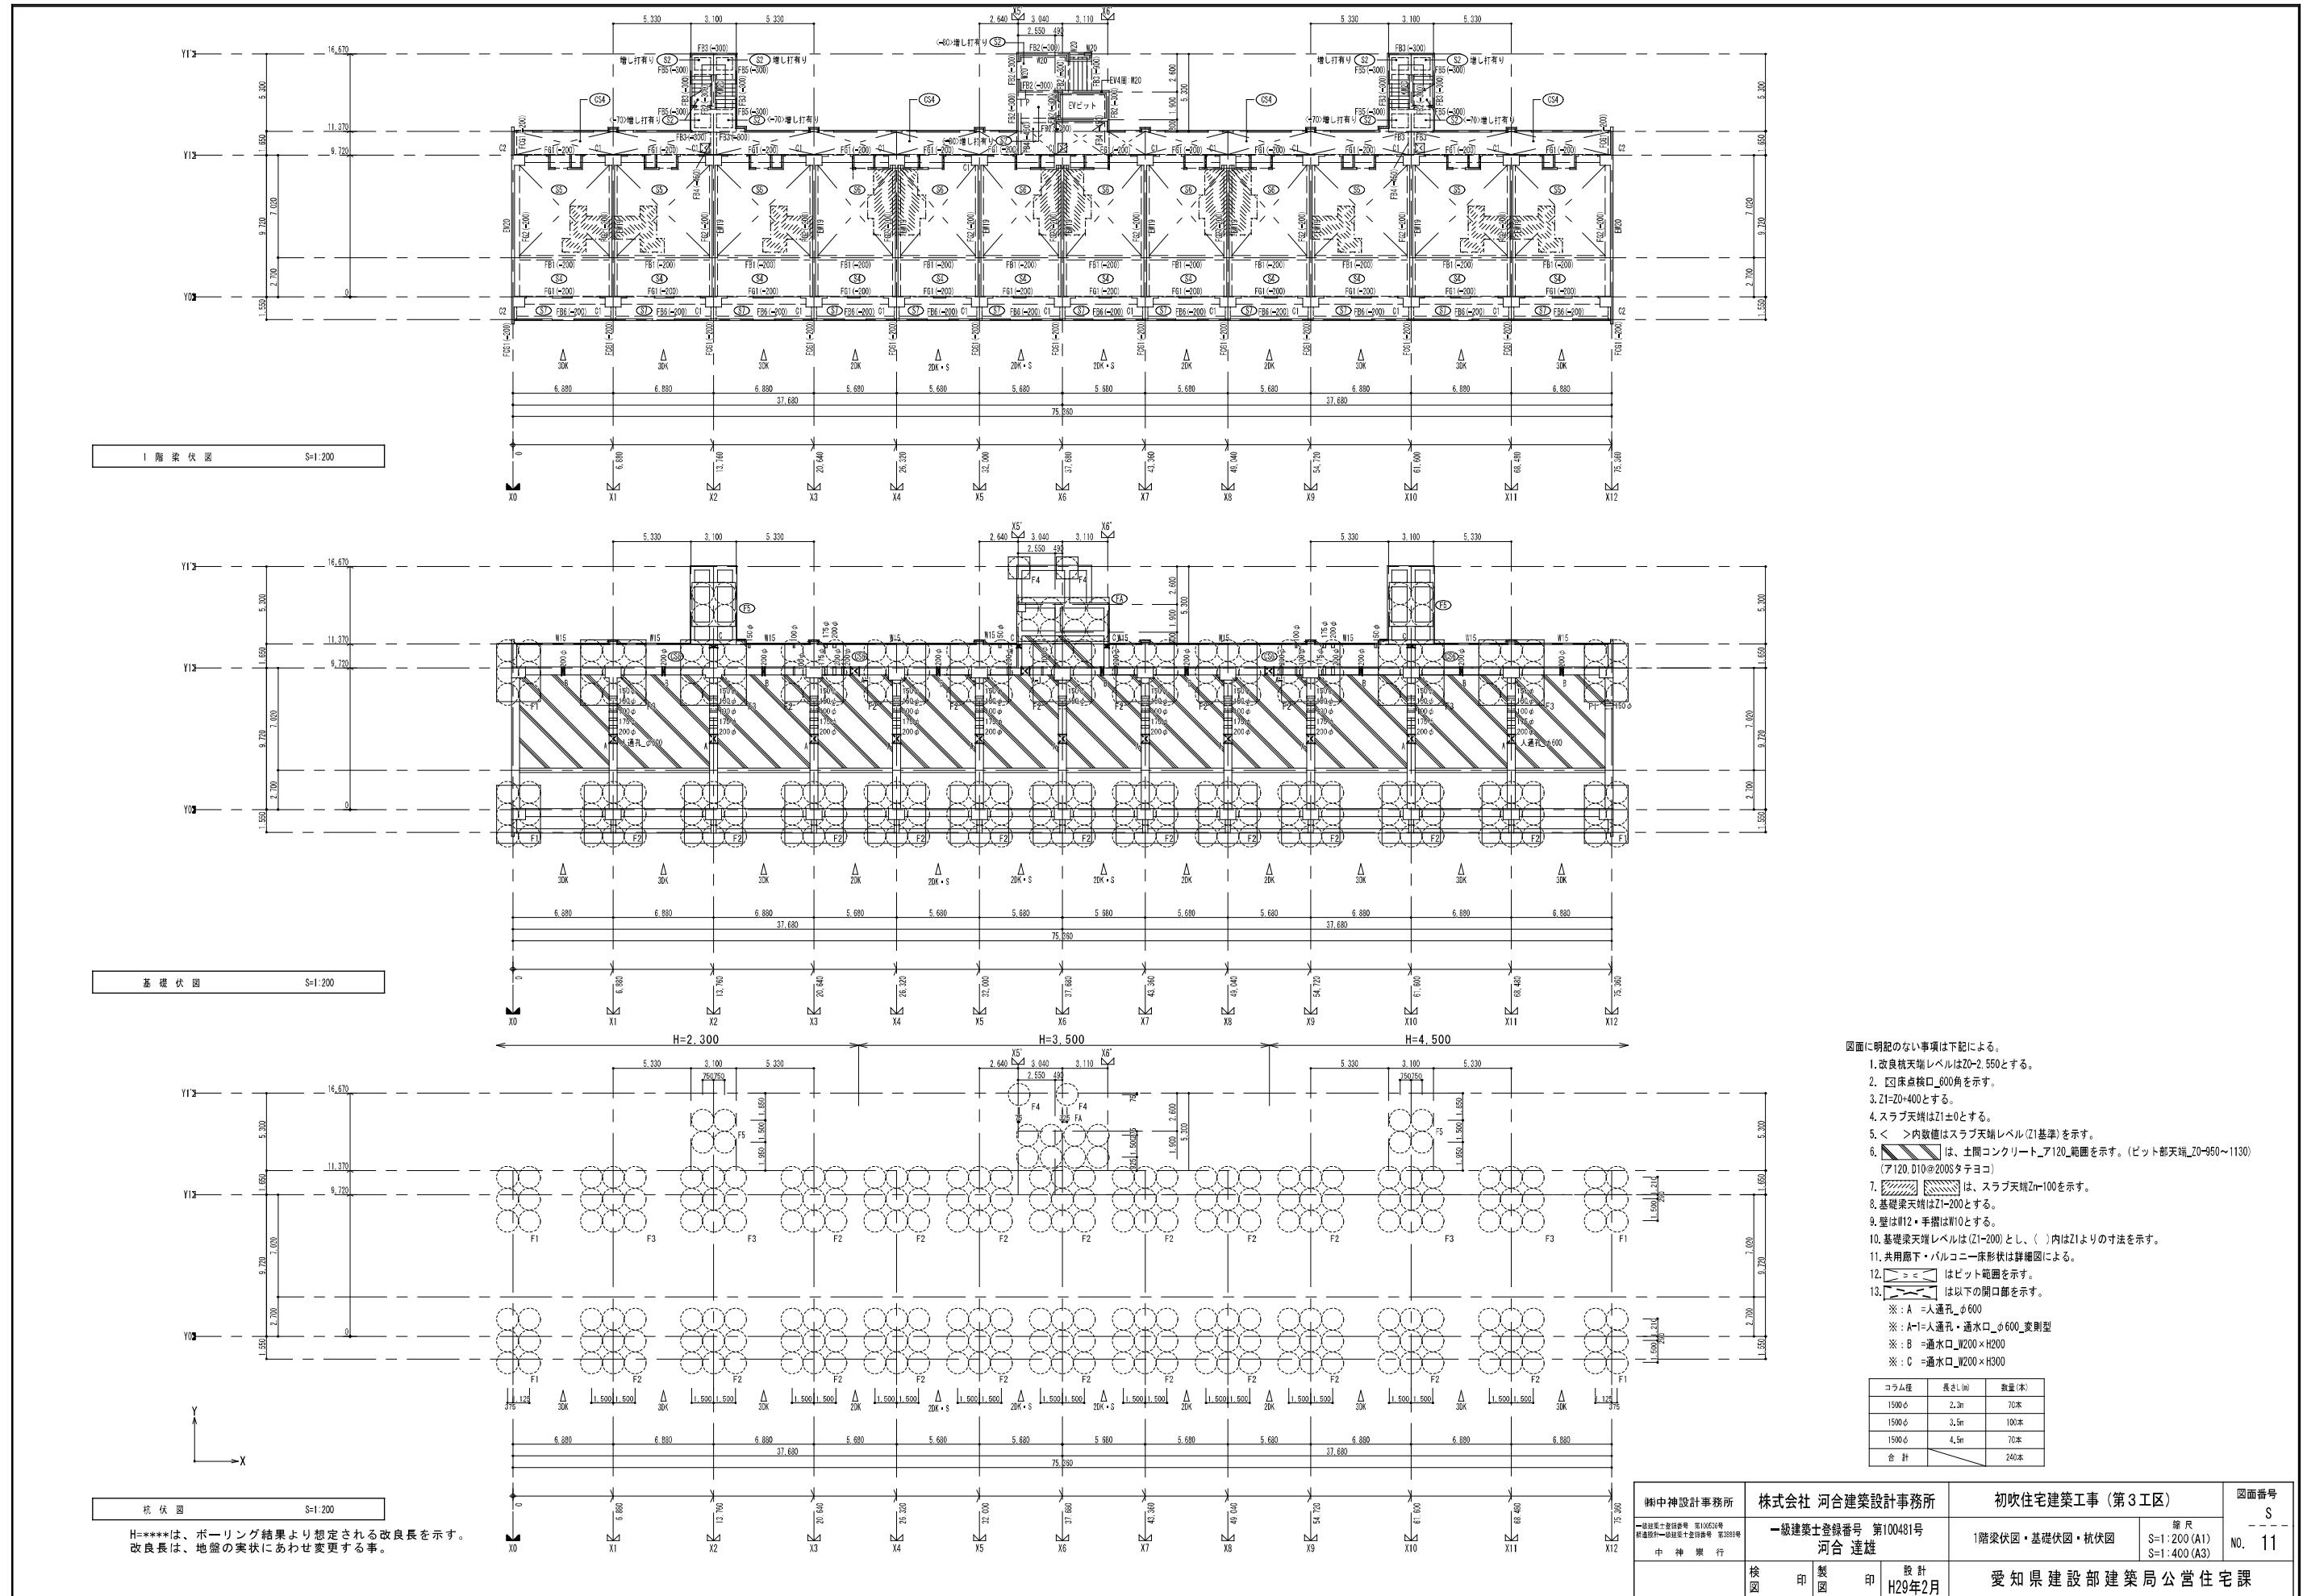

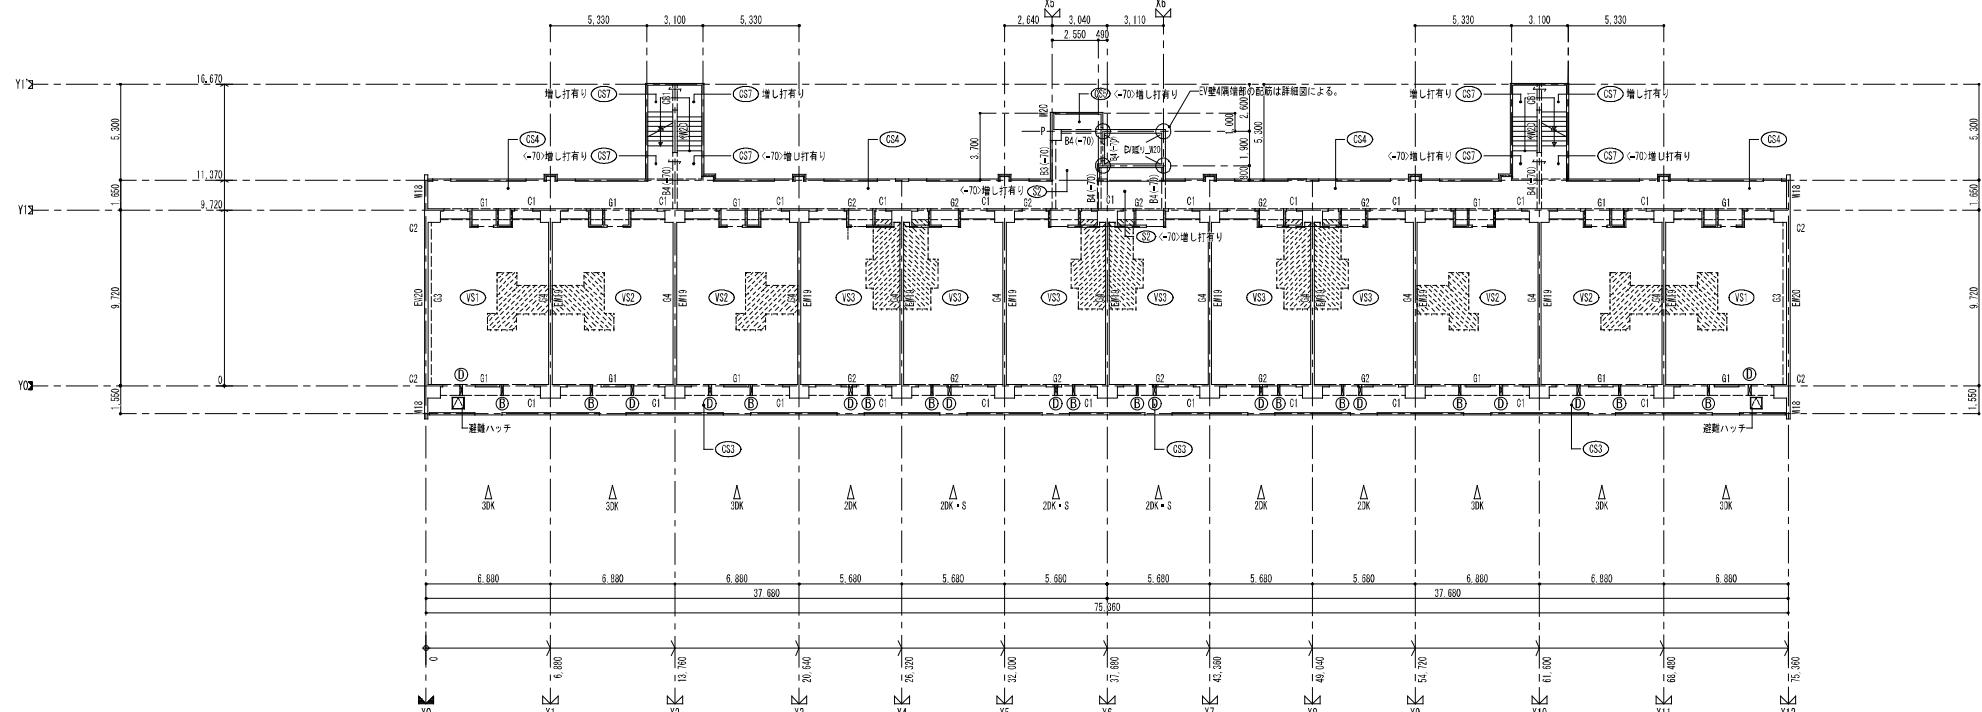


3階梁伏図 S=1:200

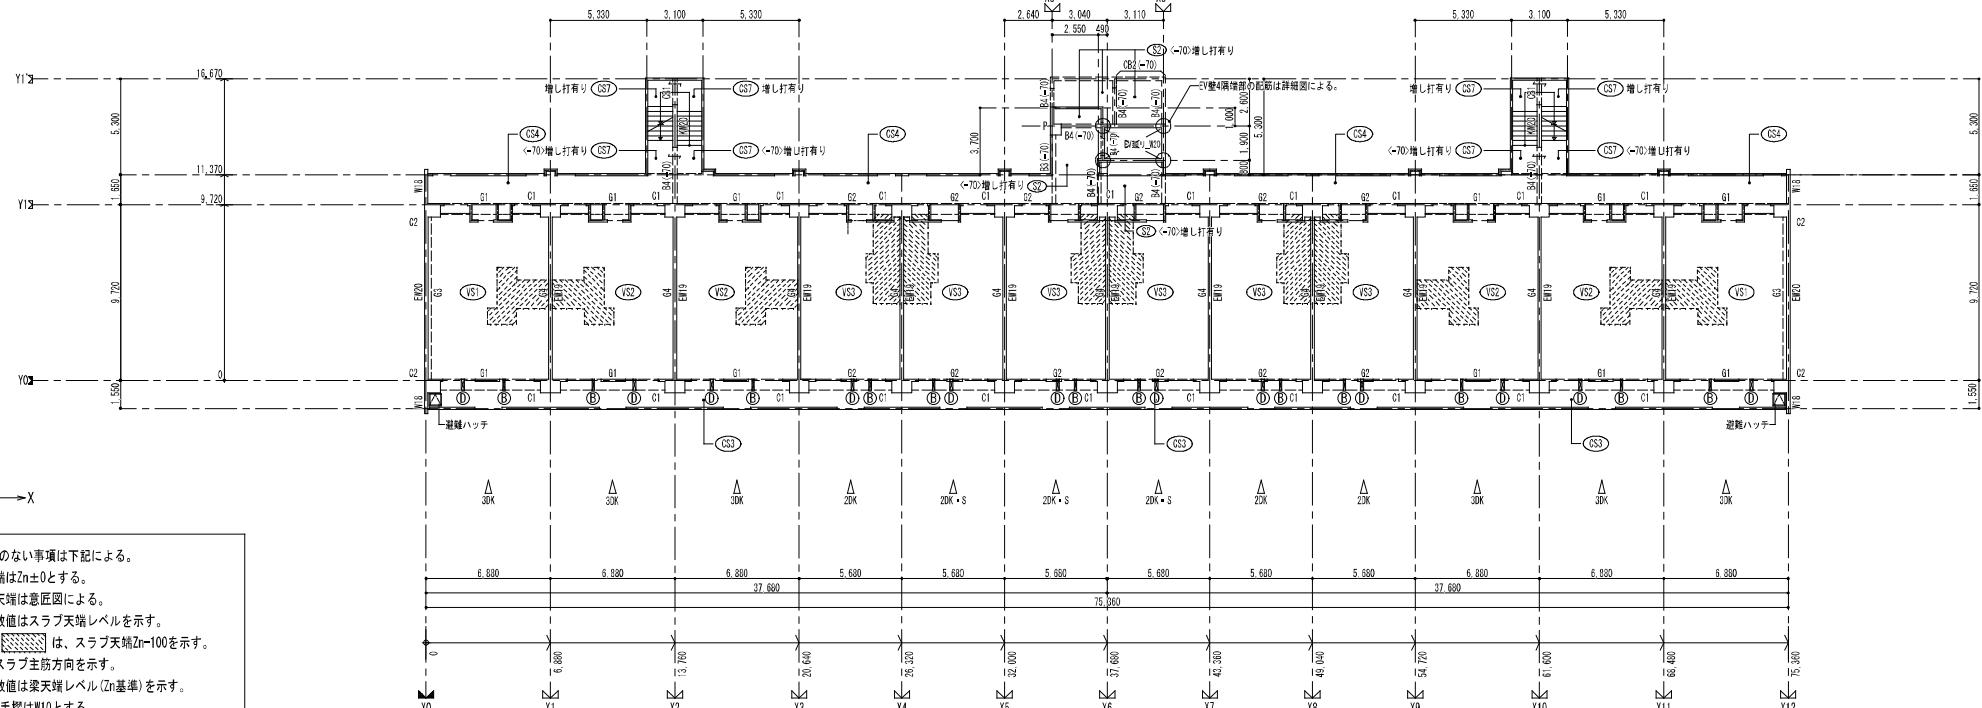

2階梁伏図 S=1:200

※: 図面に明記のない事項は下記による。  
 1. スラブ天端はZn±0とする。  
 2. RFスラブ天端は意匠図による。  
 3. <> 内部数値はスラブ天端レベルを示す。  
 4. [ ] は、スラブ天端Zn±100を示す。  
 5. [ ] はスラブ主筋方向を示す。  
 6. ( ) 内数値は梁天端レベル (Zn基準) を示す。  
 7. 壁はW12・手指はW10とする。  
 8. 階段室内のスラブ天端は意匠図による。  
 9. ( ) はスリーブ位置を示す。  
 10. 梁天端はZn±0とする。  
 R61, R62, R63梁天端レベルはZR-200とする。  
 R64, R65, B1梁天端レベルは意匠図による。  
 11. 共用廊下・バルコニー床形状は詳細図による。

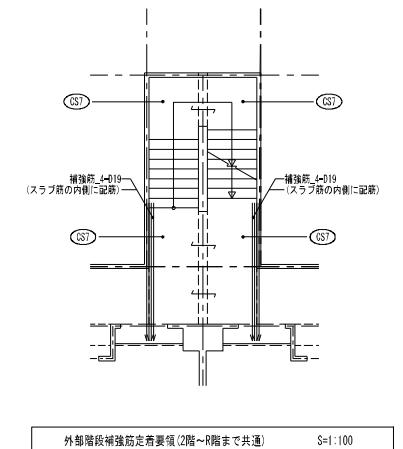

外部階段補強筋走査要領(2階~R階まで共通) S=1:100

株中神設計事務所	株式会社 河合建築設計事務所	初吹住宅建工事(第3工区)	図面番号 S
一級建築士登録番号 第10053号 新造設計一級建築士登録番号 第2889号 中 神 建 行	一級建築士登録番号 第100481号 河合 達雄	2階・3階 梁伏図 S=1:400(A1) S=1:400(A3)	縮尺 No. 12
検 印	製 印	設 計	H29年2月