
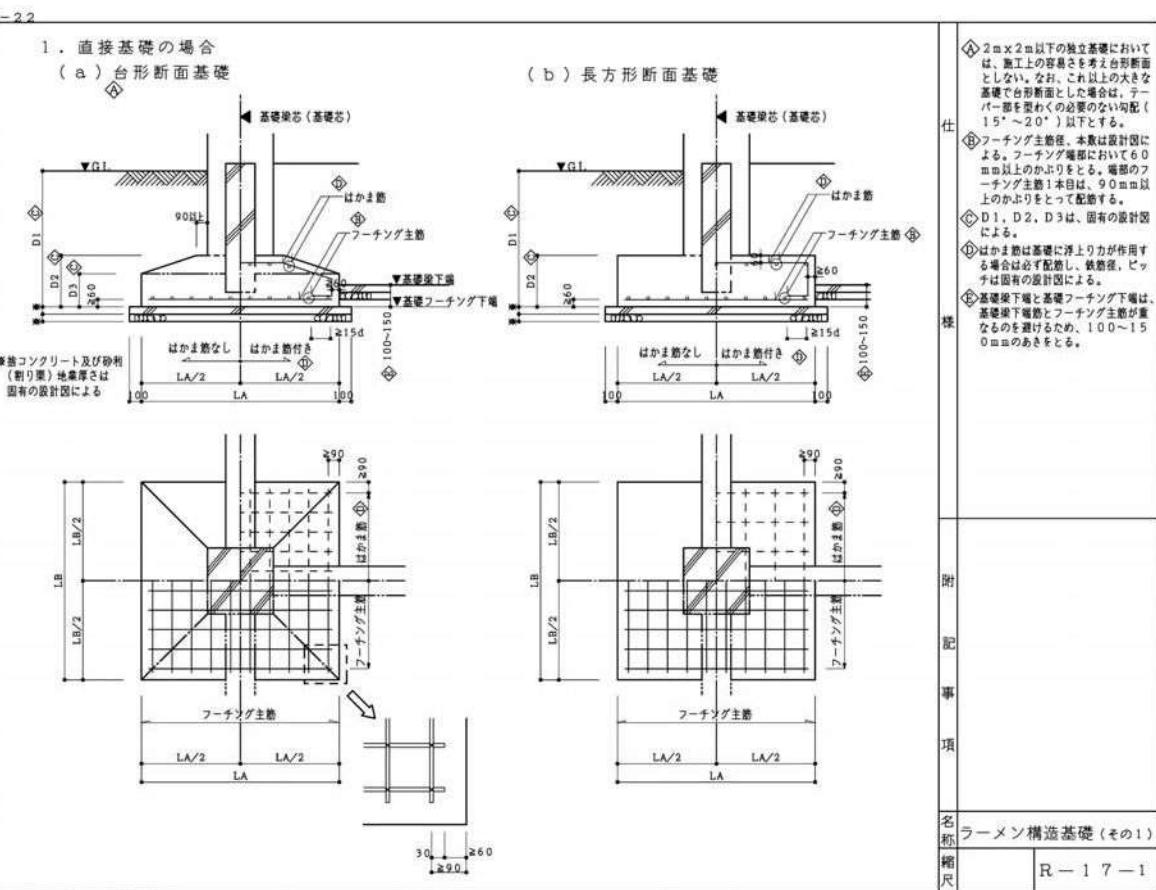
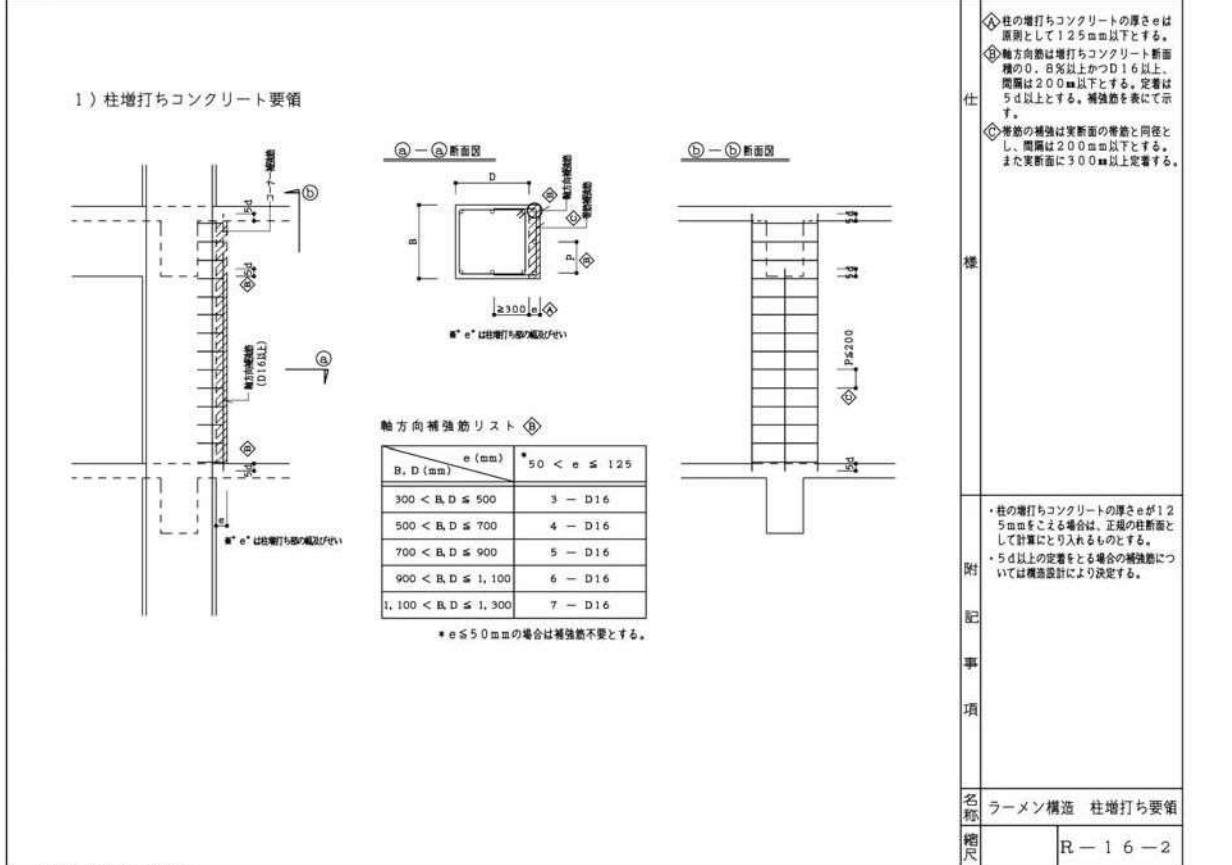
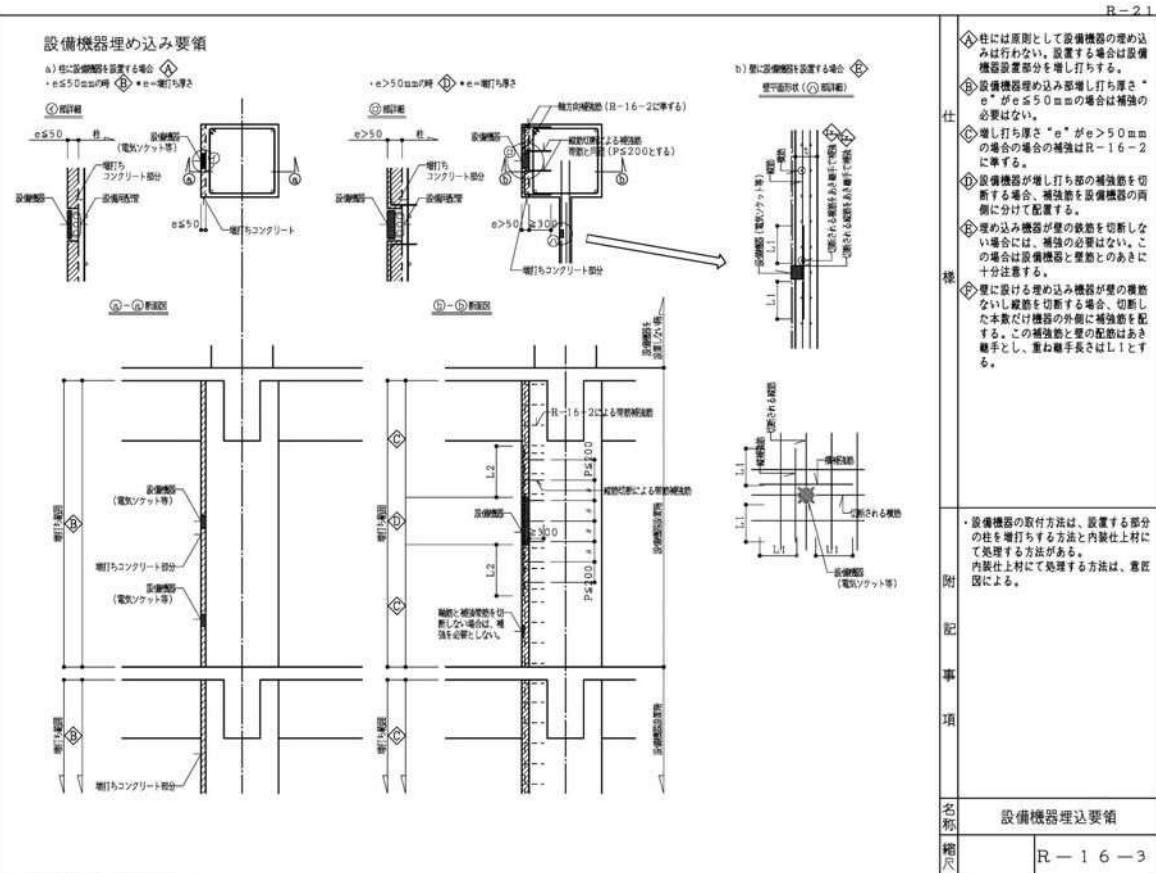




株式会社 E R C デザイン	株式会社 黒川建築事務所	平針住宅建築工事（第10工区）	図面番号
一級建築士登録第256338号 構造設計一級建築士登録登録番号 第3860号 代表取締役 田中 寛寿	一級建築士登録第100527号 代表取締役 黒川 喜洋彦	配筋基準図(4)	総尺 A1 : - A3 : - No.504
検 図	製 図	設計 平成29年3月	愛知県建設部建築局公営住宅課

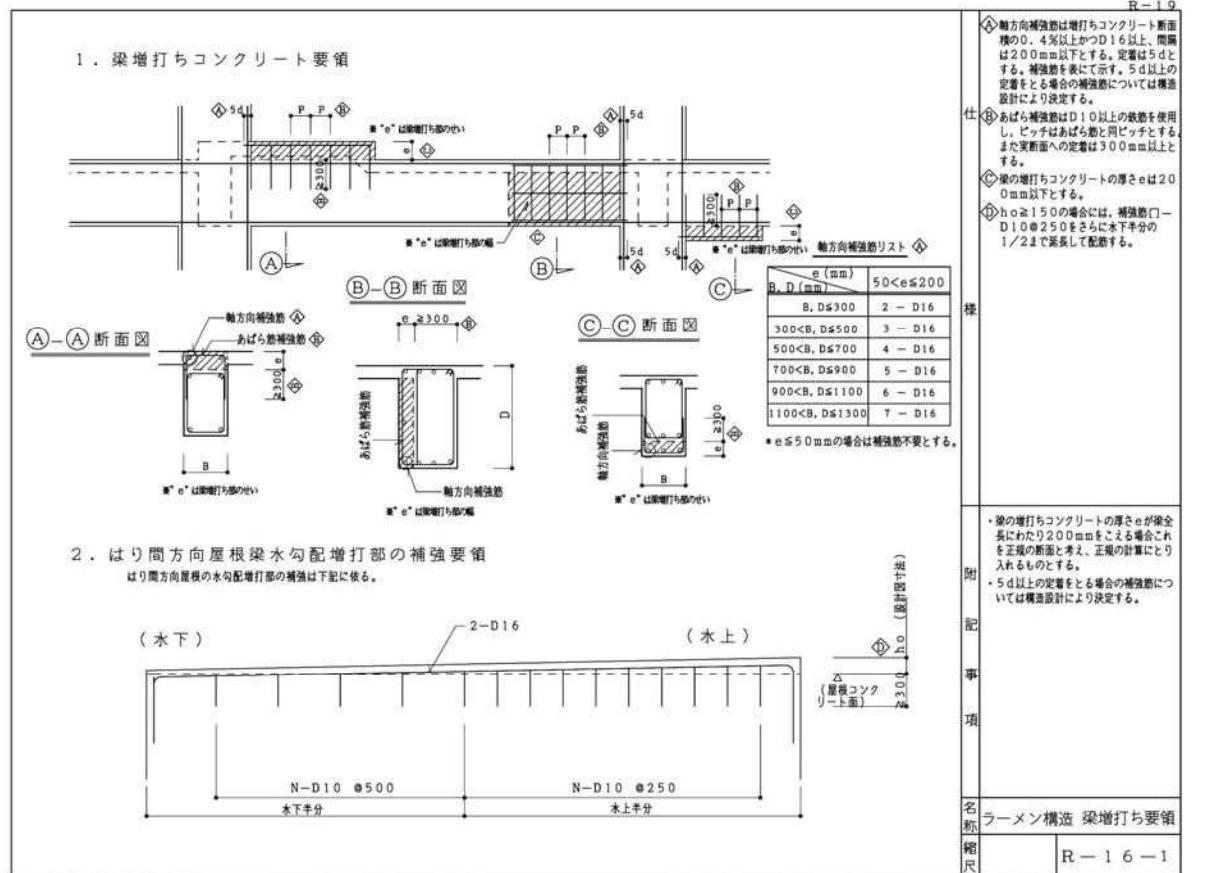



公共住宅標準詳細設計図集

株式会社 E R C デザイン	株式会社 黒川建築事務所	平針住宅建築工事 (第10工区)	図面番号
一級建築士登録第256338号 構造設計一級建築士登録番号 第3860号 代表取締役 池田寛彦	一級建築士登録第100527号 代表取締役 黒川 喜洋彦	配筋基準図(5)	縮尺 A1 : - A3 : -
検 図	製 図	設 計 平成29年3月	No.505

愛知県建設部建築局公営住宅課

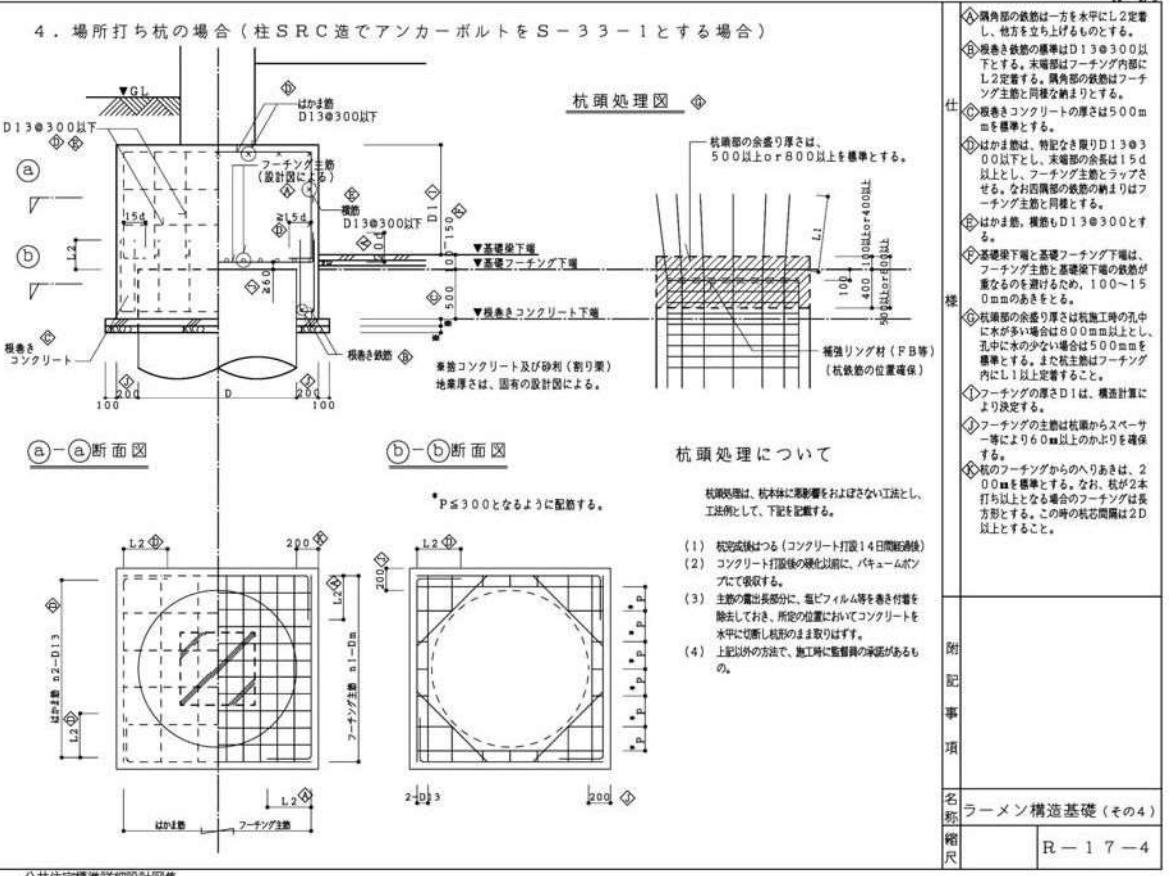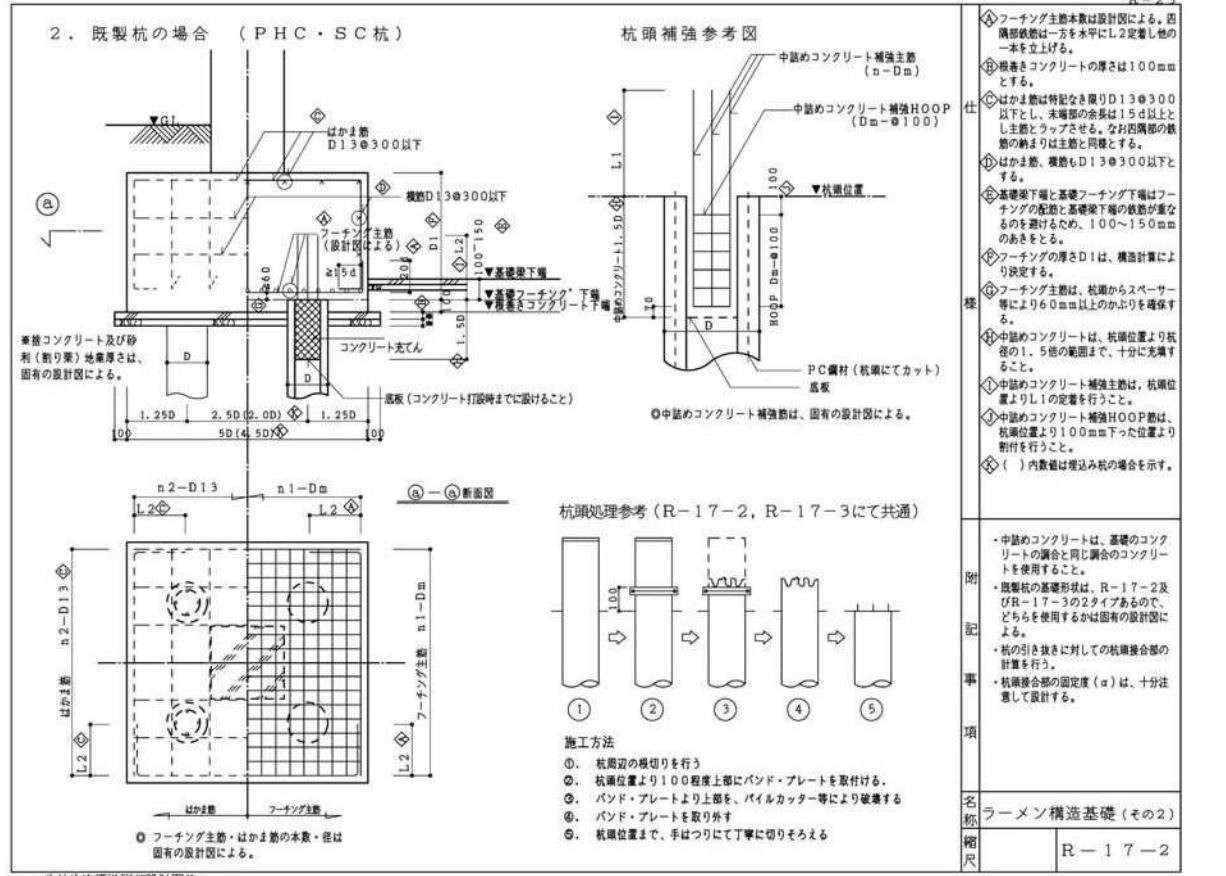


公共住宅標準詳細設計図集

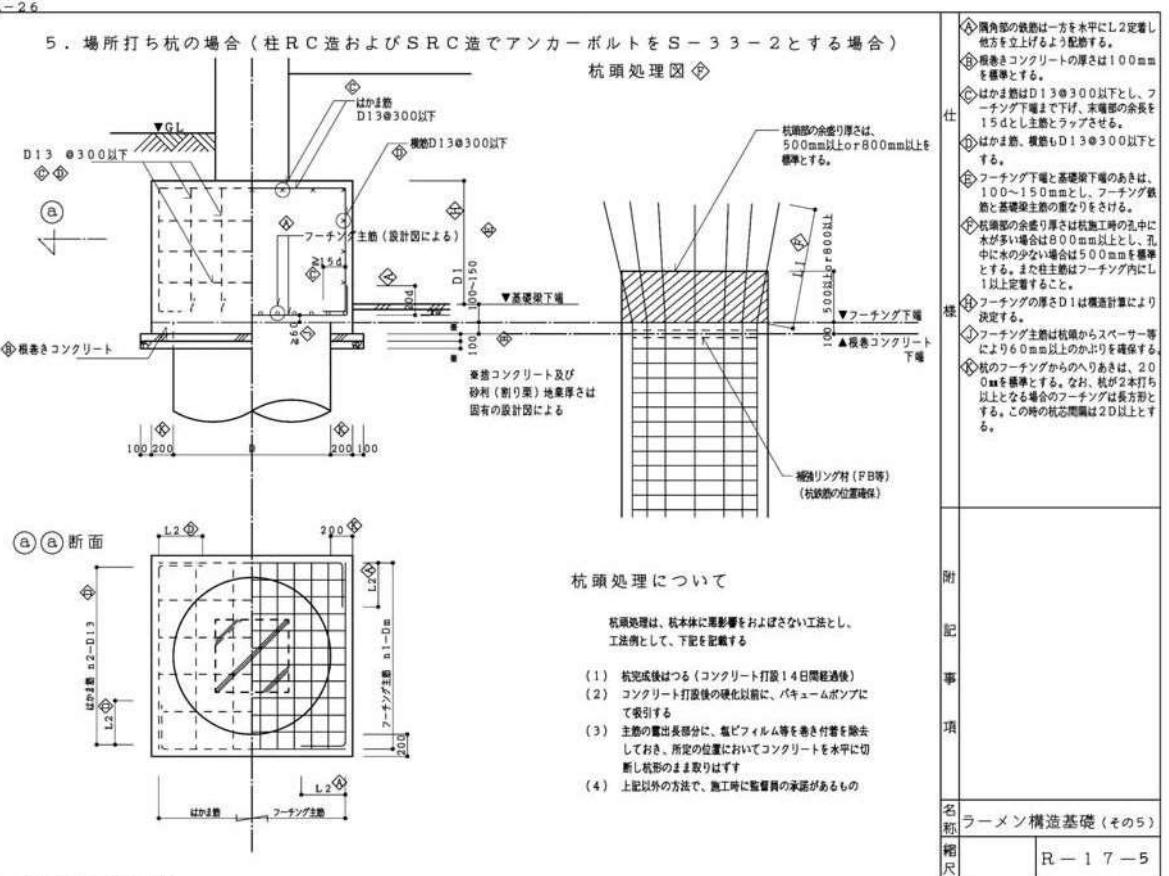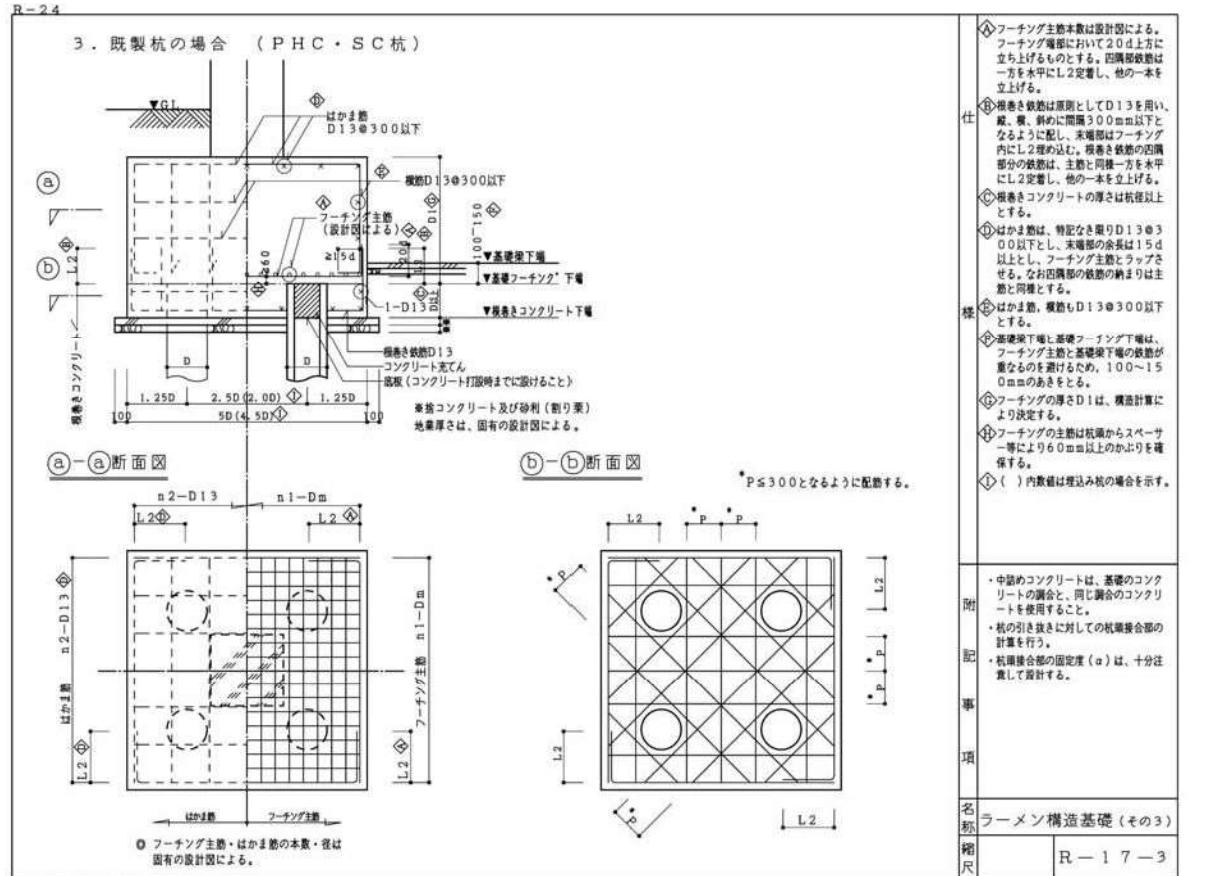


公共住宅標準詳細設計図集


株式会社 E.R.Cデザイン	株式会社 黒川建築事務所	平針住宅建築工事 (第10工区)	図面番号
一級建築士登録第256338号 構造設計一級建築士登録番号 第3860号 代表取締役 池田寛彦	一級建築士登録第100527号 代表取締役 黒川 喜洋彦	配筋基準図(6) A1:- A3:-	平成29年3月 No.S06
検 査 図 製 図 設計 計 划 平成29年3月		愛知県建設部建築局公営住宅課	

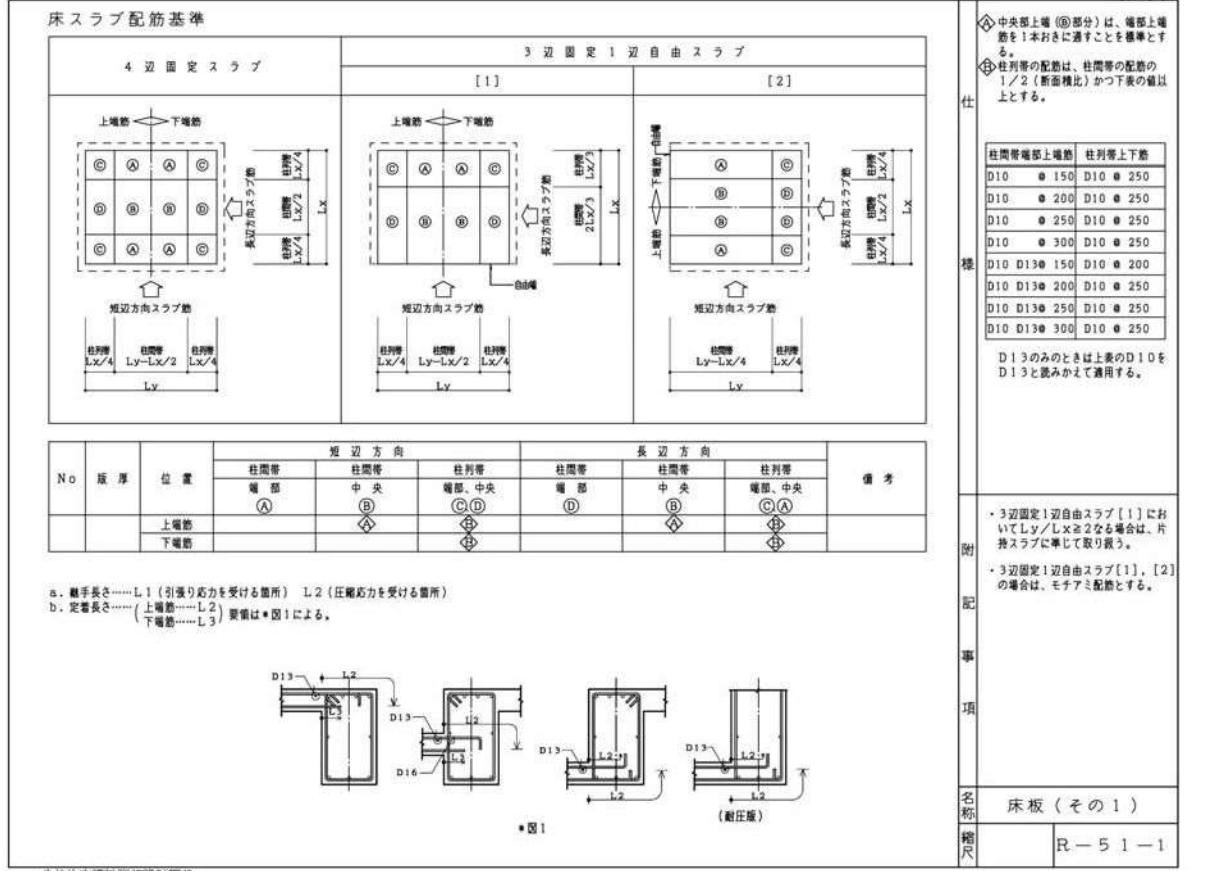


公共住宅樣本詳細設計圖集

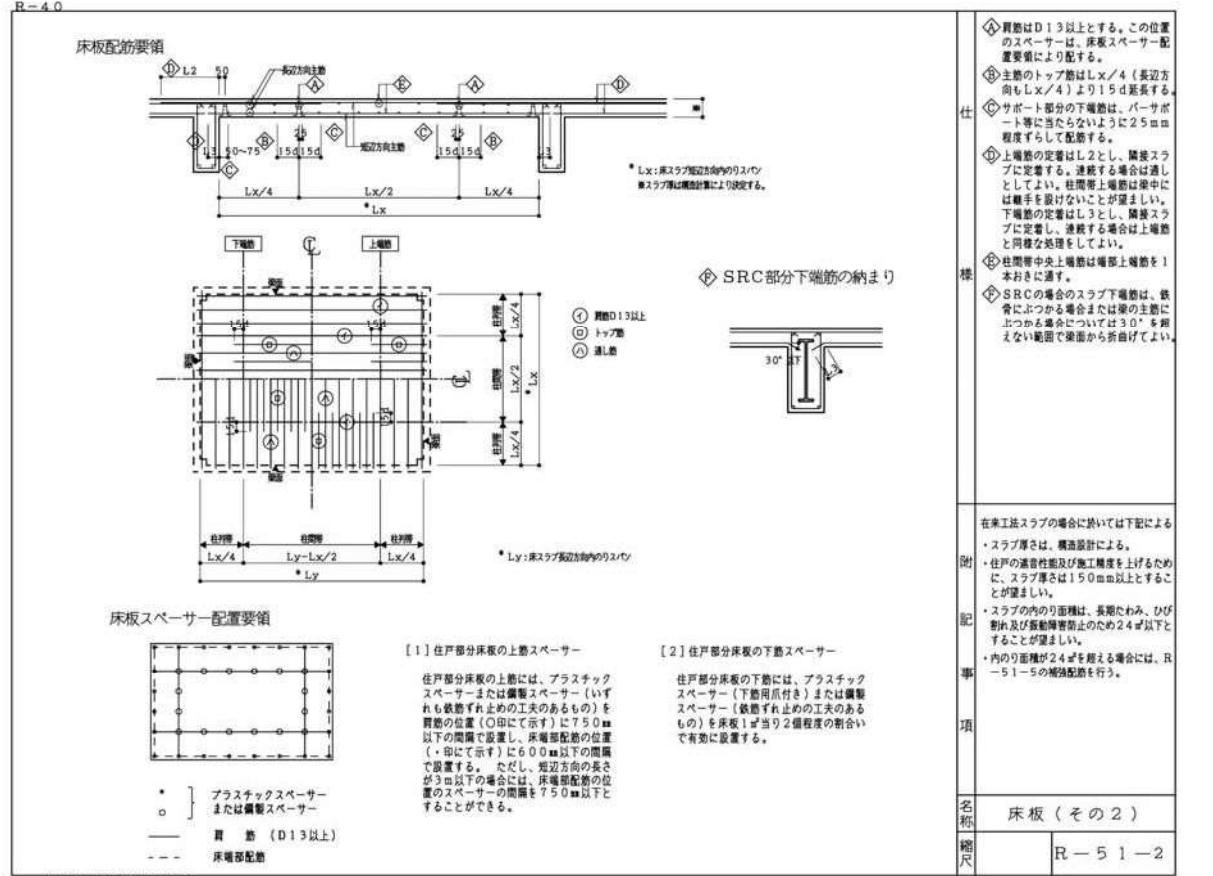

公共住宅標準詳細設計図集



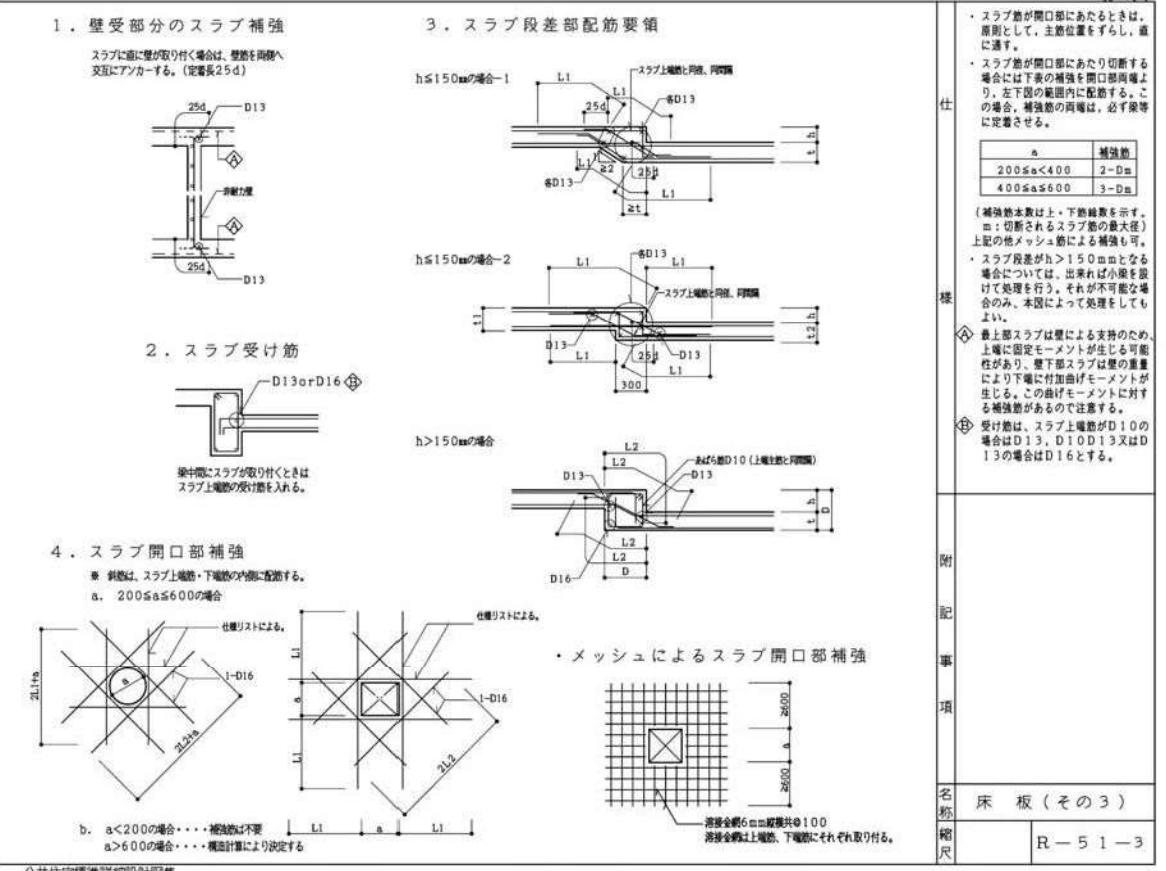


公共住宅標準設計和設計公則

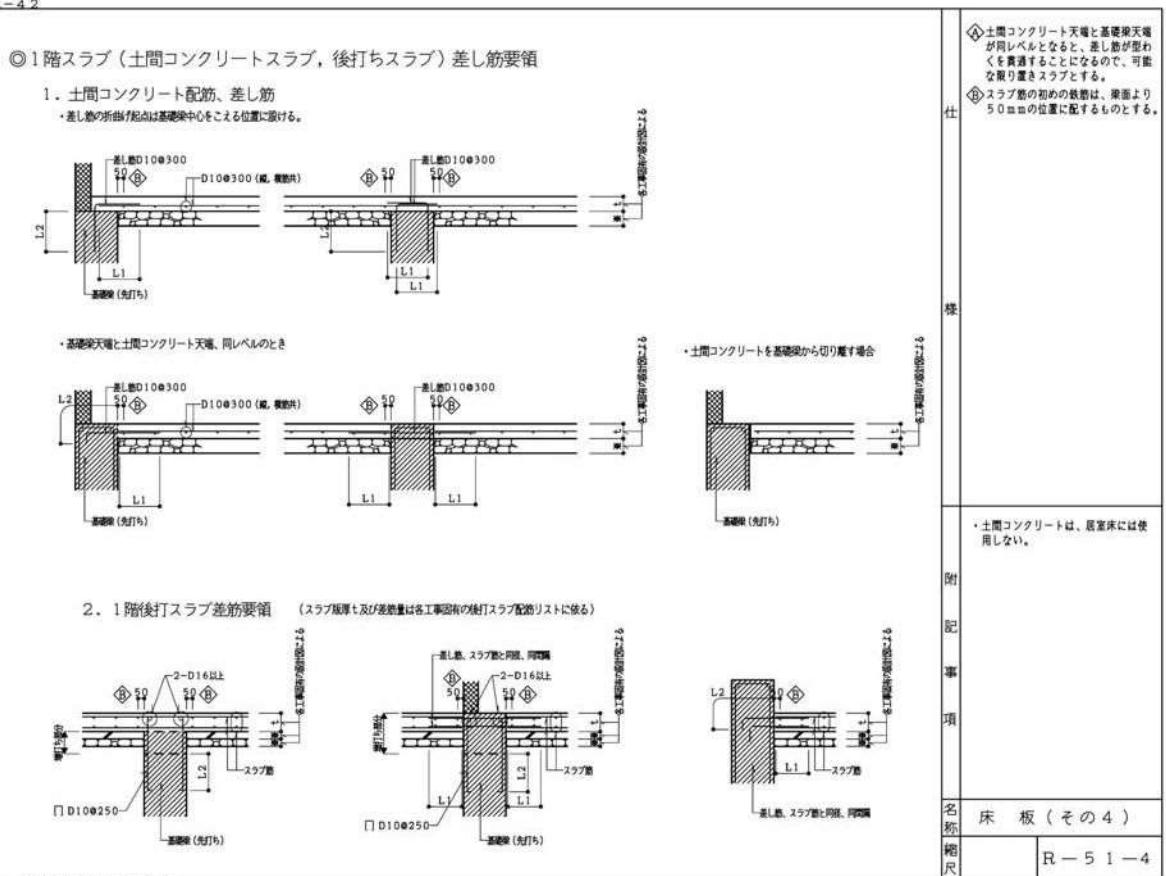


公共住宅標準詳細設計図集

株式会社 E R C デザイン	株式会社 黒川建築事務所	平針住宅建築工事（第10工区）		図面番号 No.S07
一級建築士登録第25633号 構造設計一級建築士登録番号 第3860号 代表取締役 池田寛彦	一級建築士登録第100527号 代表取締役 黒川 喜洋彦	配筋基準図(7)		
検 査 図	製 図	設 計	平成29年 3月	愛知県建設部建築局公営住宅課

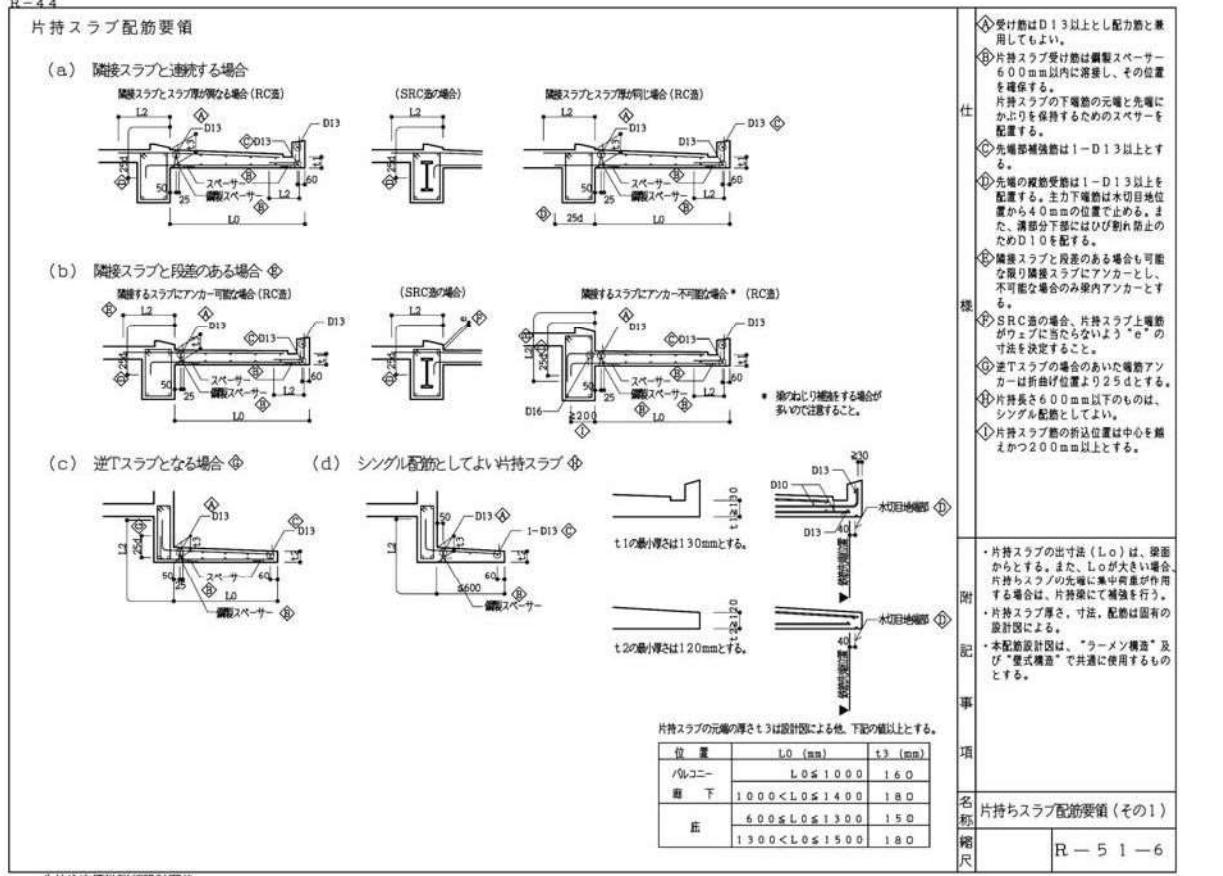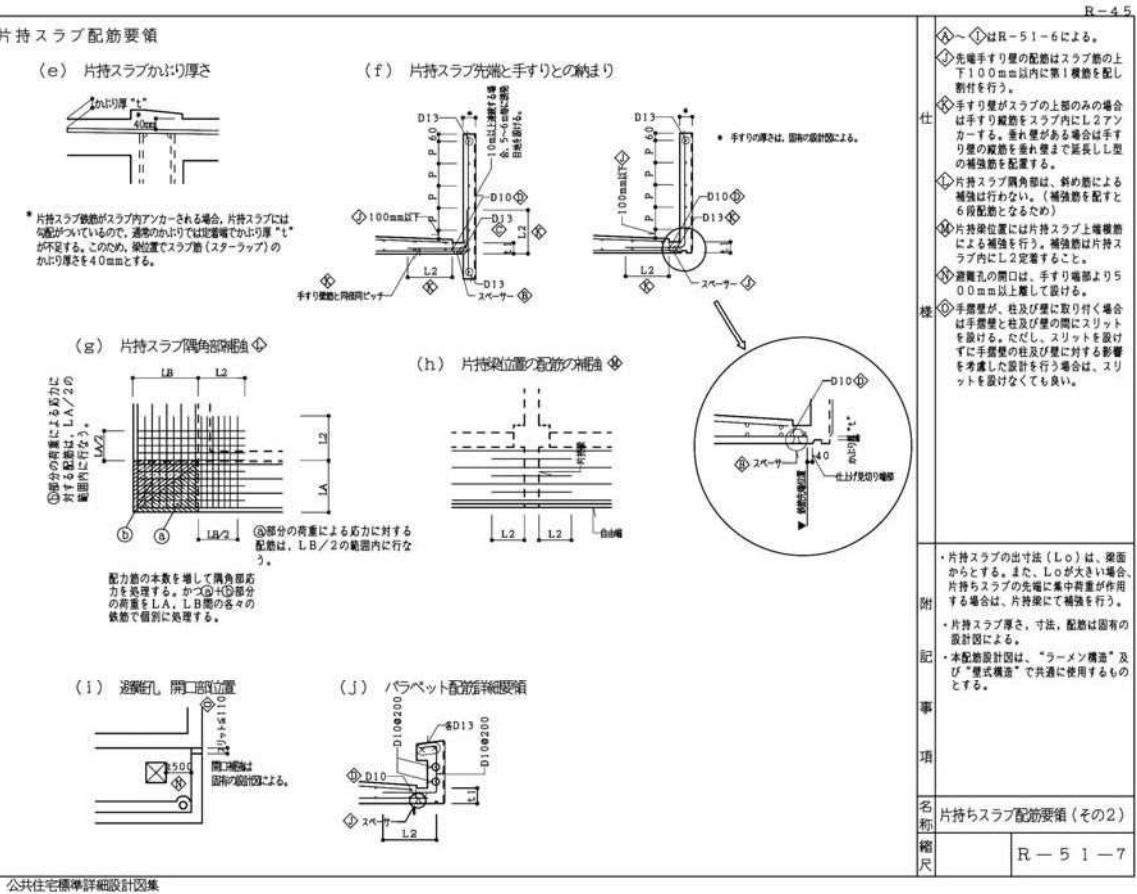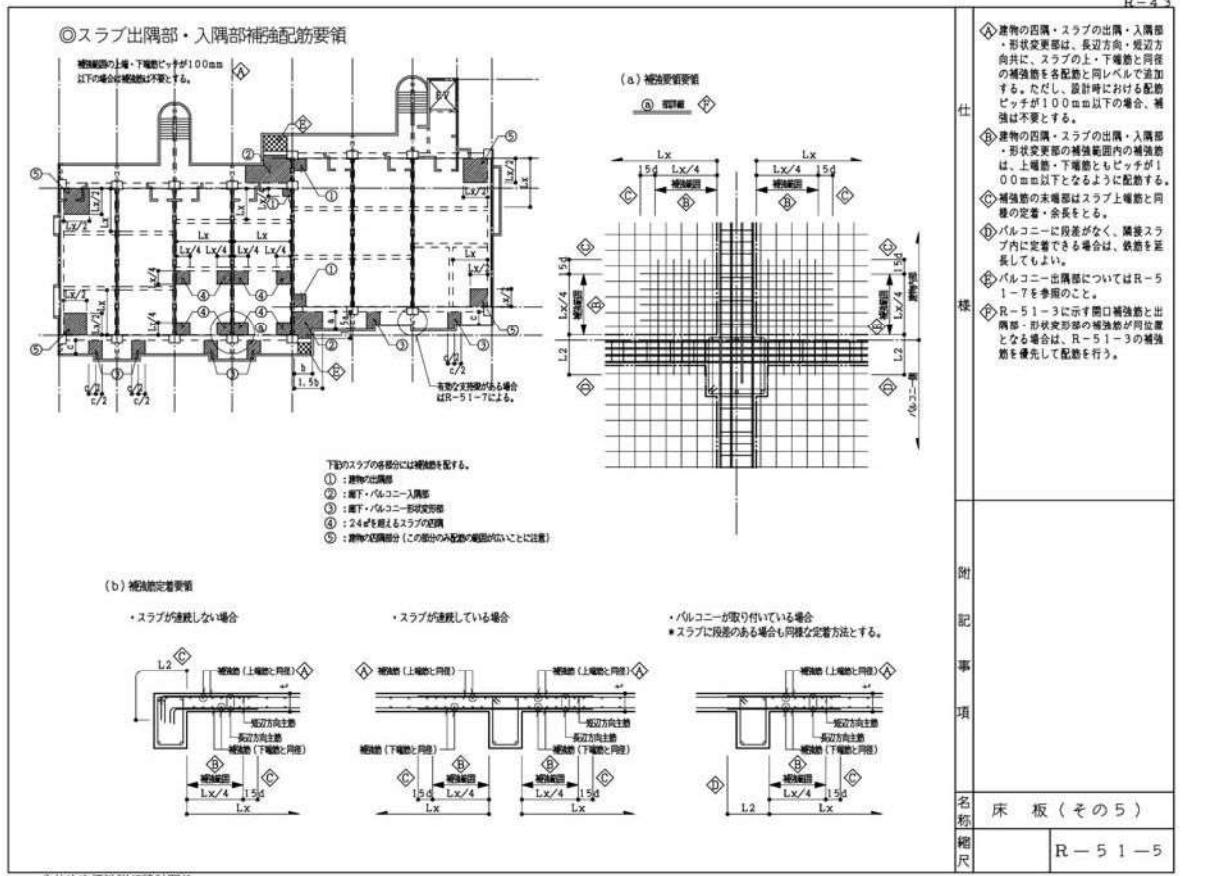


公共住宅標準詳細設計図集


株式会社 E R C デザイン	株式会社 黒川建築事務所	平針住宅建築工事 (第10工区)	図面番号
一級建築士 登録第256338号 構造設計一級建築士登録番号 第3860号 代表取締役 池田克彦	一級建築士 登録第100527号 代表取締役 黒川 喜洋彦	配筋基準図(8)	縮尺 A1 : - A3 : -
検 査 図 製 図 設計 平成29年3月		愛知県建設部建築局公営住宅課	No.508

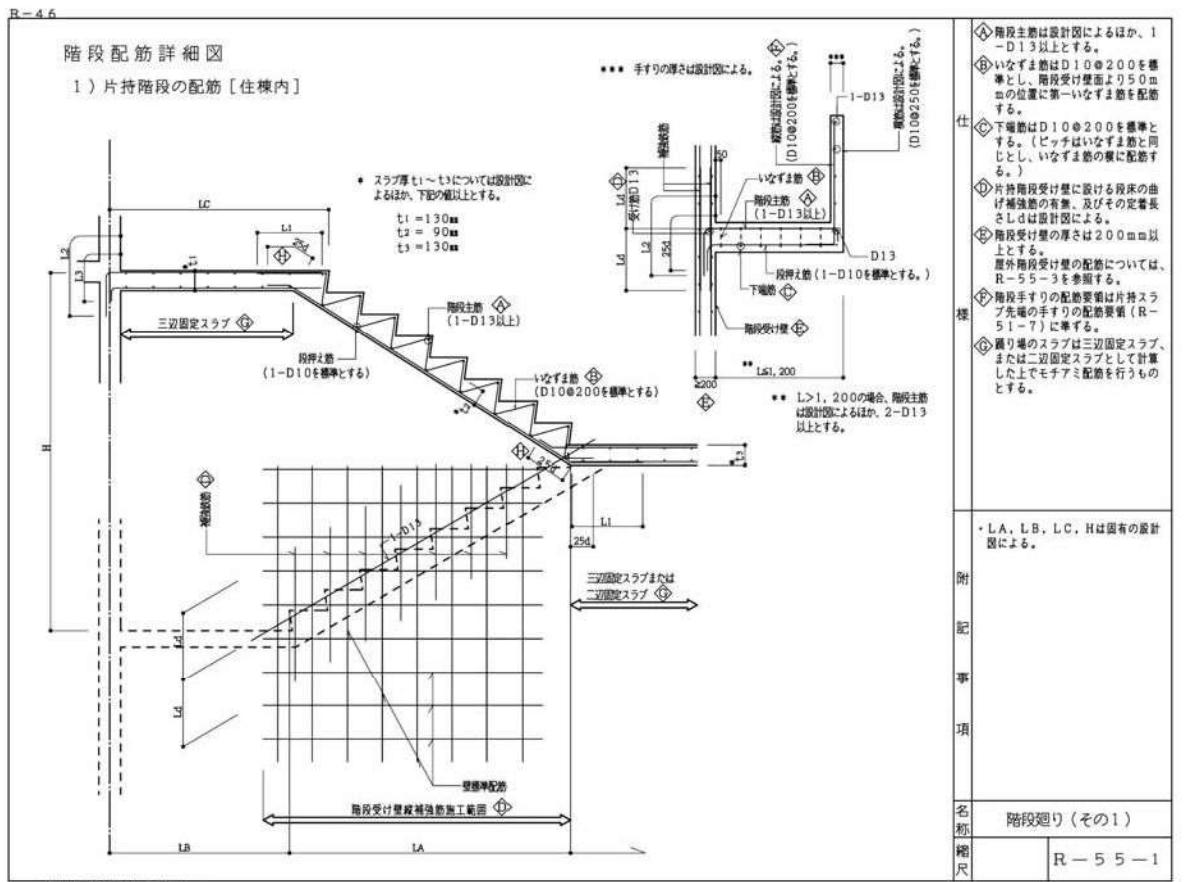

公共住宅標準詳細設計図集

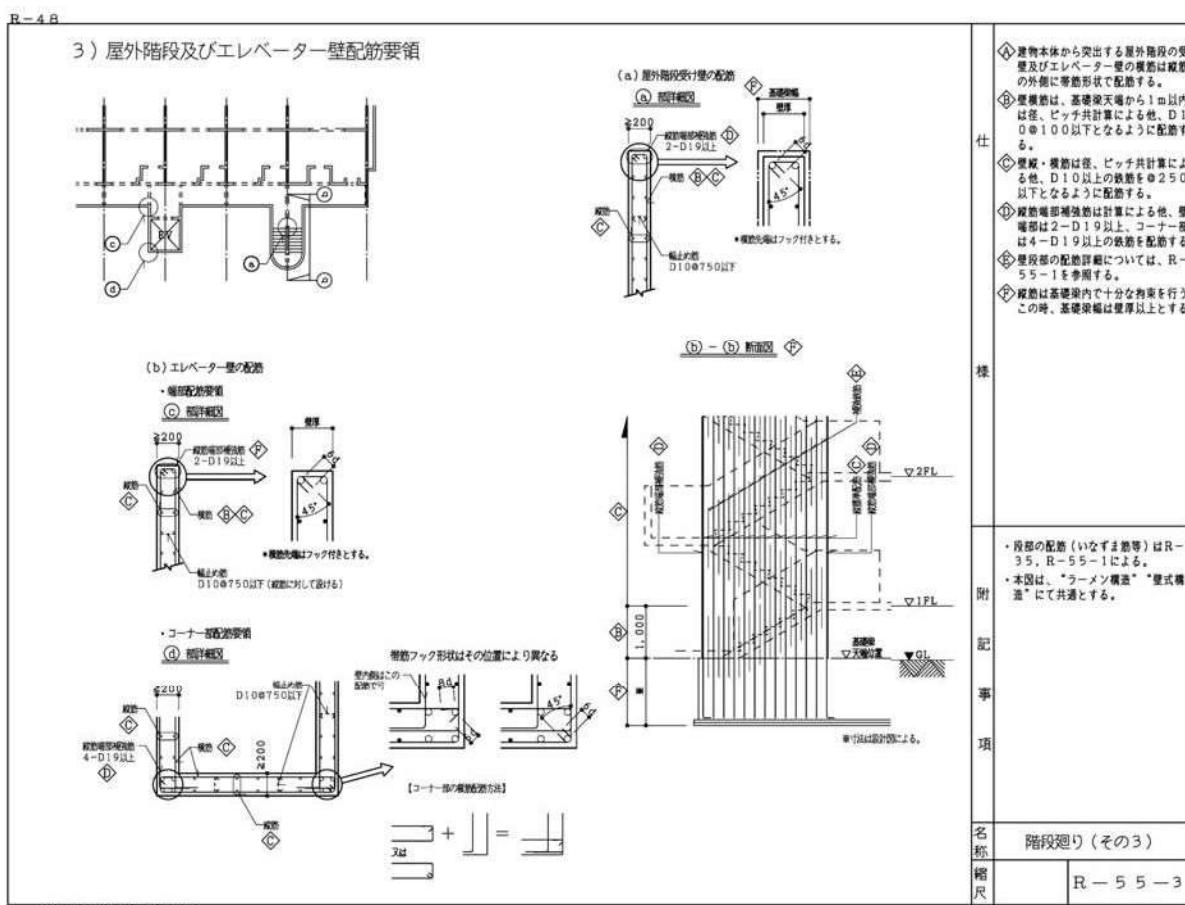

公共住宅標準詳細設計図集

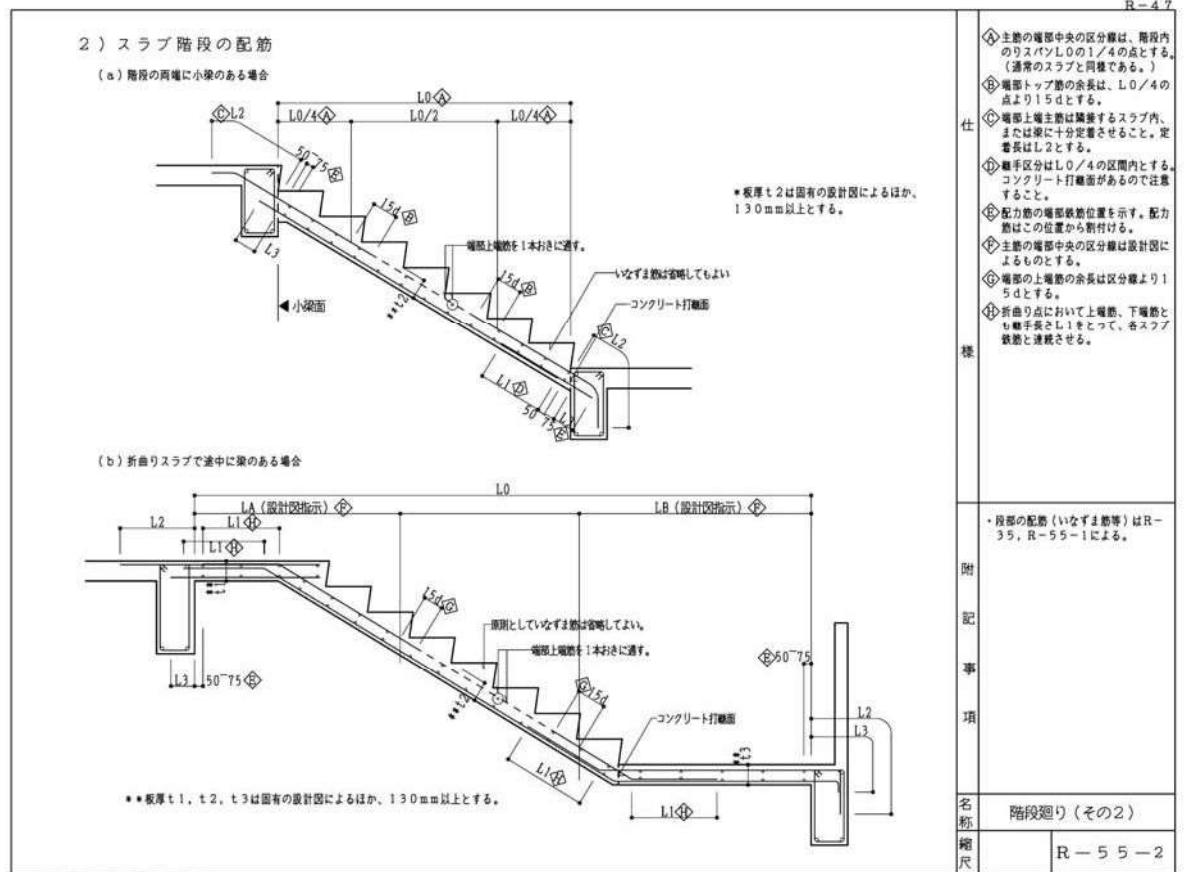

公共住宅標準詳細設計図集

株式会社 E RC デザイン	株式会社 黒川建築事務所	平針住宅建築工事 (第10工区)	図面番号
一級建築士 登録第256338号 構造設計一級建築士登録番号 第3860号 代表取締役 池田 寛彦	一級建築士 登録第100527号 代表取締役 黒川 喜洋彦	配筋基準図(9)	縮尺 A1 : - A3 : - No. S09
検 査 図	製 図	設計 平成29年3月	愛知県建設部建築局公営住宅課

ボーリング柱状図


調査名 平成28年度 平針住宅地質調査(第4次)

ボーリングNo. []


事業・工事名

シートNo.

ボーリング名	No. 1	調査位置	愛知県名古屋市天白区平針南三丁目地内	北緯 35° 6' 36.3"
発注機関	愛知県建設部建築局公営住宅課	調査期間	平成28年9月26日～28年9月28日	東経 137° 0' 15.8"
調査業者名	NTCコンサルタンツ(株)中部支社 電話 (052-229-1724)	現場代理人	三宅裕次	ボーリング責任者 鈴木敏之
孔口標高	49.84m	主任技師	三宅裕次	
角上 180°	方 90°	北 0°	地盤勾配	水平0°
角下 0°	西 6°	南 90°	鉛直	鉛直0°
総掘進長	30.45m	向 180°	勾配	90° 0°
使用機種	エンジン	試錐機	東邦地下工機 D-0D	ハンマー落下用具 半自動型
			ヤンマー NFAD9	ポンブ 東邦地下工機 BG-4C

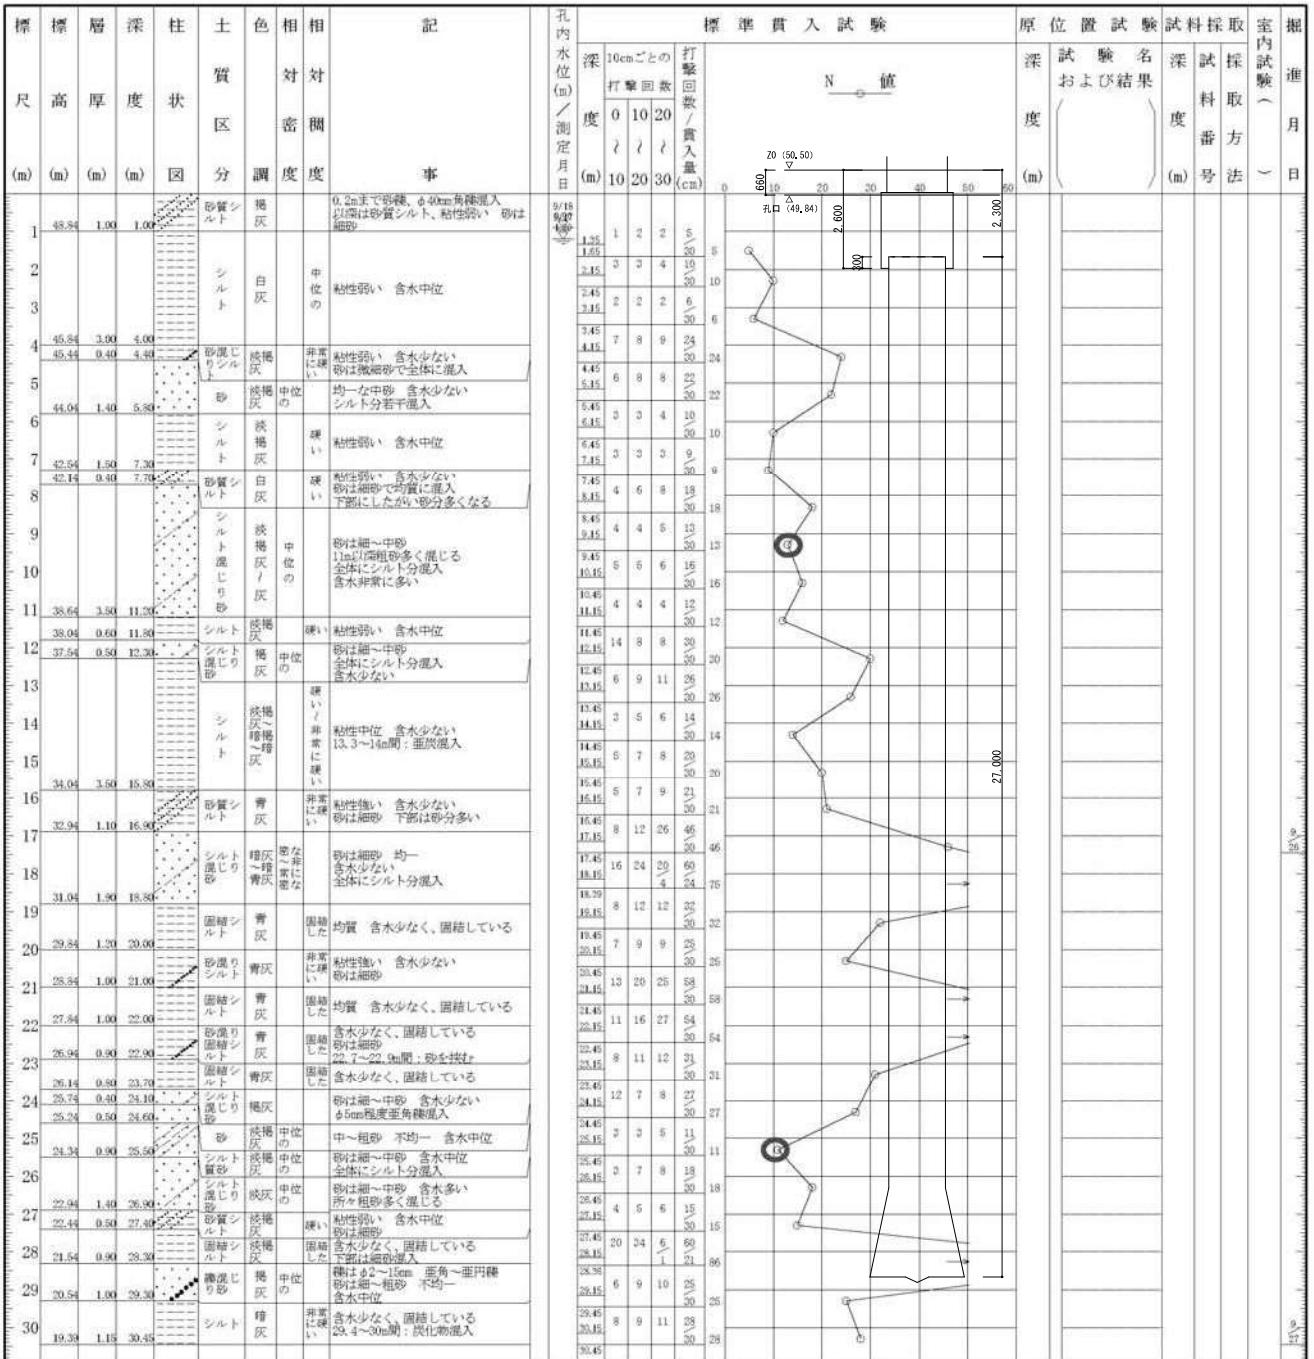

株式会社 E RC デザイン	株式会社 黒川建築事務所	平針住宅建築工事 (第10工区)	面図番号
一級建築士登録第256338号 構造設計一級建築士登録番号 第3860号 代表取締役 池田寛彦	一級建築士登録第100272号 代表取締役 黒川 喜洋彦	ボーリング柱状図 1	縮尺 A1 : N.S A3 : N.S
検図	製図	設計 平成29年3月	愛知県建設部建築局公営住宅課

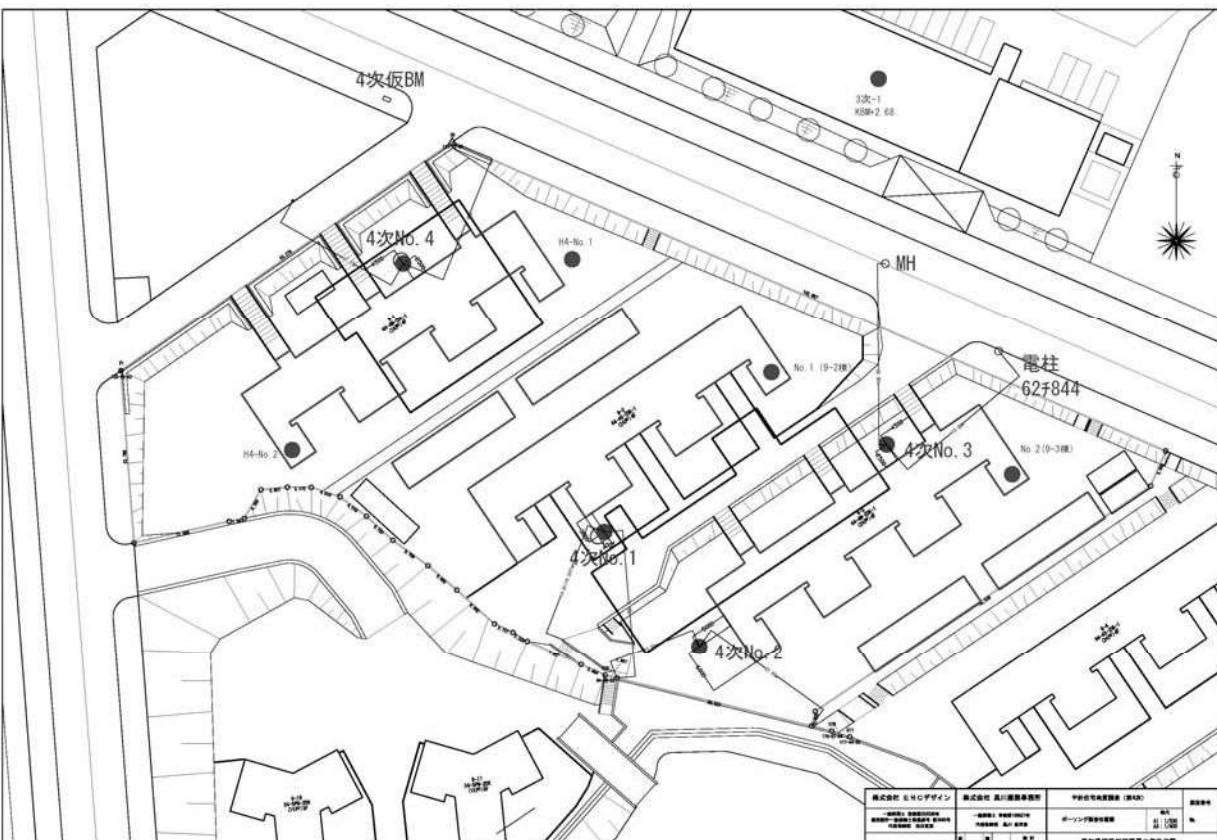


ボーリング柱状図

調査名 平成28年度 平針住宅地質調査(第4次)

ボーリングNo. []

事業・工事名

ボーリング名	No. 2	調査位置	愛知県名古屋市天白区平針南三丁目地内			北緯	35° 6' 35.8"
発注機関	愛知県建設部建築局公営住宅課	調査期間	平成28年9月28日～28年9月30日	東経	137° 0' 16.4"		
調査業者名	N T C コンサルタント(株)中部支社 電話(052-229-1724)	主任技師	三宅裕次	現場代理人	三宅裕次	コア鑑定者	三宅裕次
孔口標高	50.77m	角上180°	方北90°	地盤勾配	船底0°	試錐機	東邦地下工機 D-0D
総掘進長	33.43m	度下0°	向180°	度90°	度0°	使用機種	エンジン
						落成用具	半自動型
						ヤンマー NFAD9	ポンブ
						東邦地下工機 BG-4C	

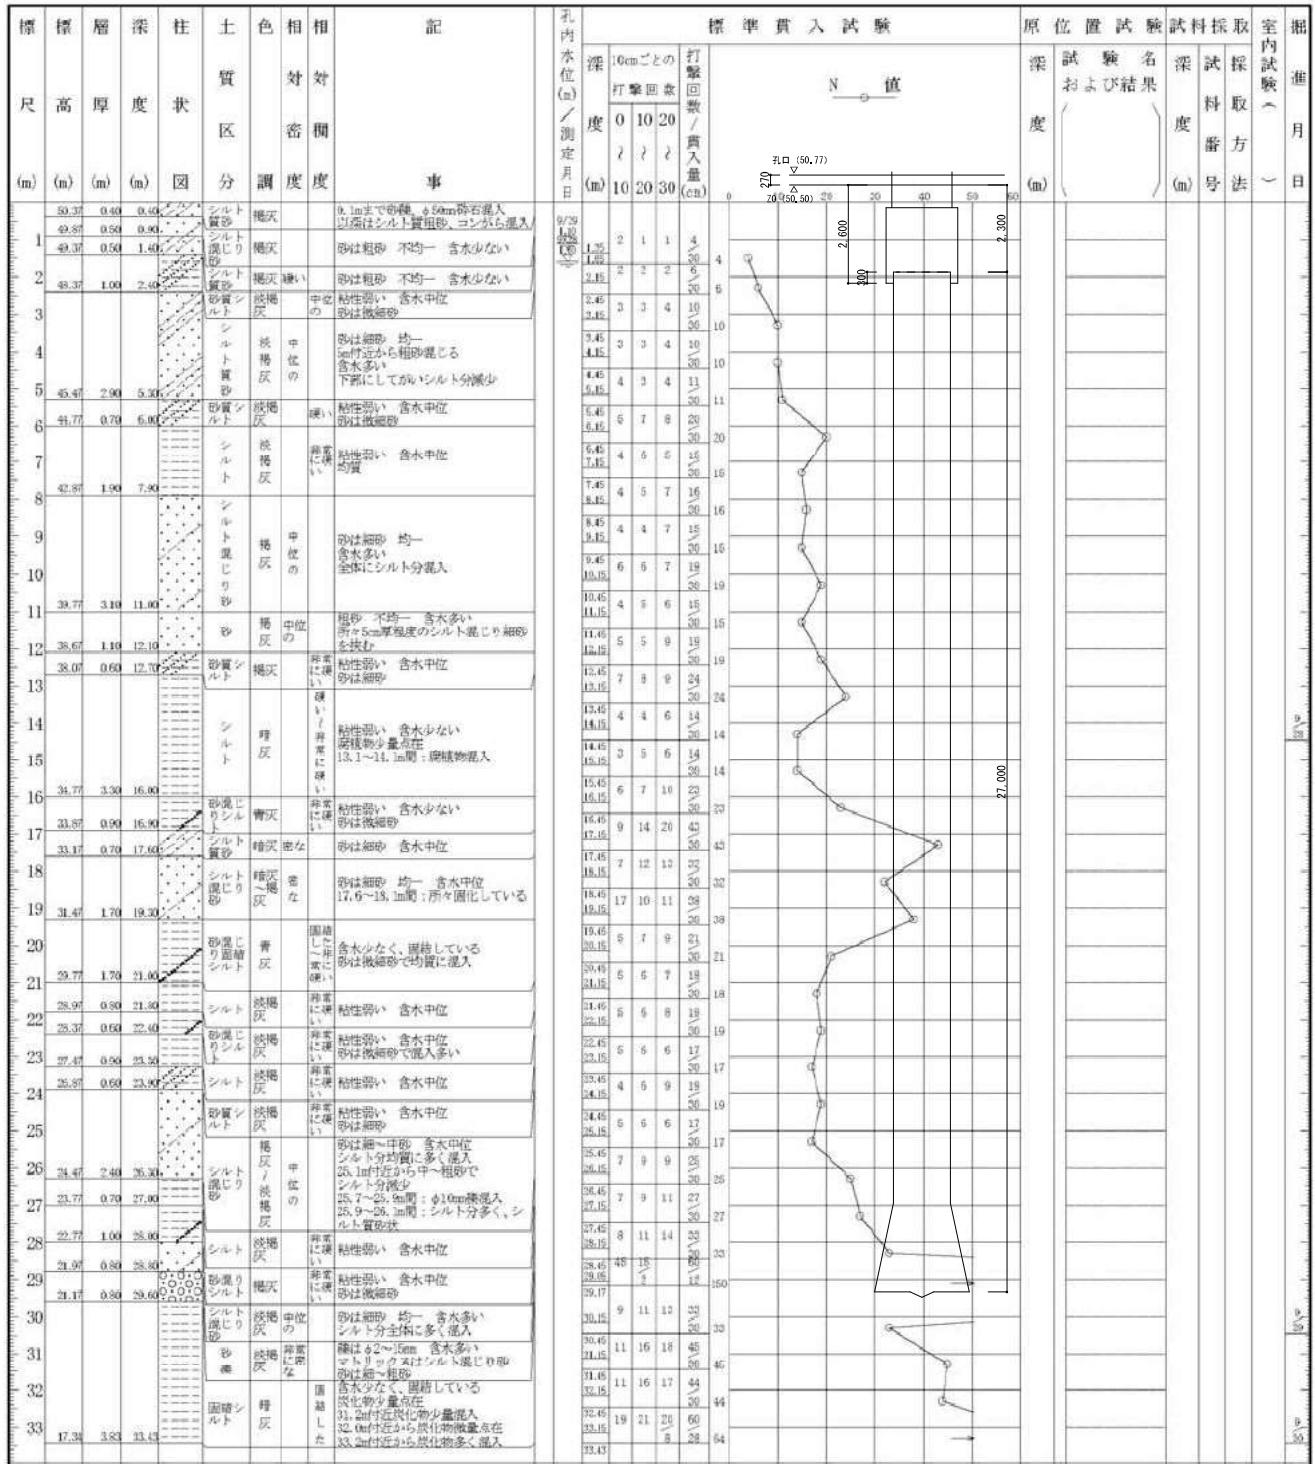


ボーリング柱状図

調査名 平成28年度 平針住宅地質調査(第4次)

ボーリングNo. []


事業・工事名

ボーリング名	No. 3	調査位置	愛知県名古屋市天白区平針南三丁目地内			北緯	35° 6' 36.6"
発注機関	愛知県建設部建築局公営住宅課	調査期間	平成28年9月30日～28年10月4日	東経	137° 0' 17.3"		
調査業者名	N T C コンサルタント(株)中部支社 電話(052-229-1724)	主任技師	三宅裕次	現場代理人	三宅裕次	コア鑑定者	三宅裕次
孔口標高	50.55m	角上180°	方北90°	地盤勾配	船底0°	試錐機	東邦地下工機 D-0D
総掘進長	30.45m	度下0°	向180°	度90°	度0°	使用機種	エンジン
						落成用具	半自動型
						ヤンマー NFAD9	ポンブ
						東邦地下工機 BG-4C	

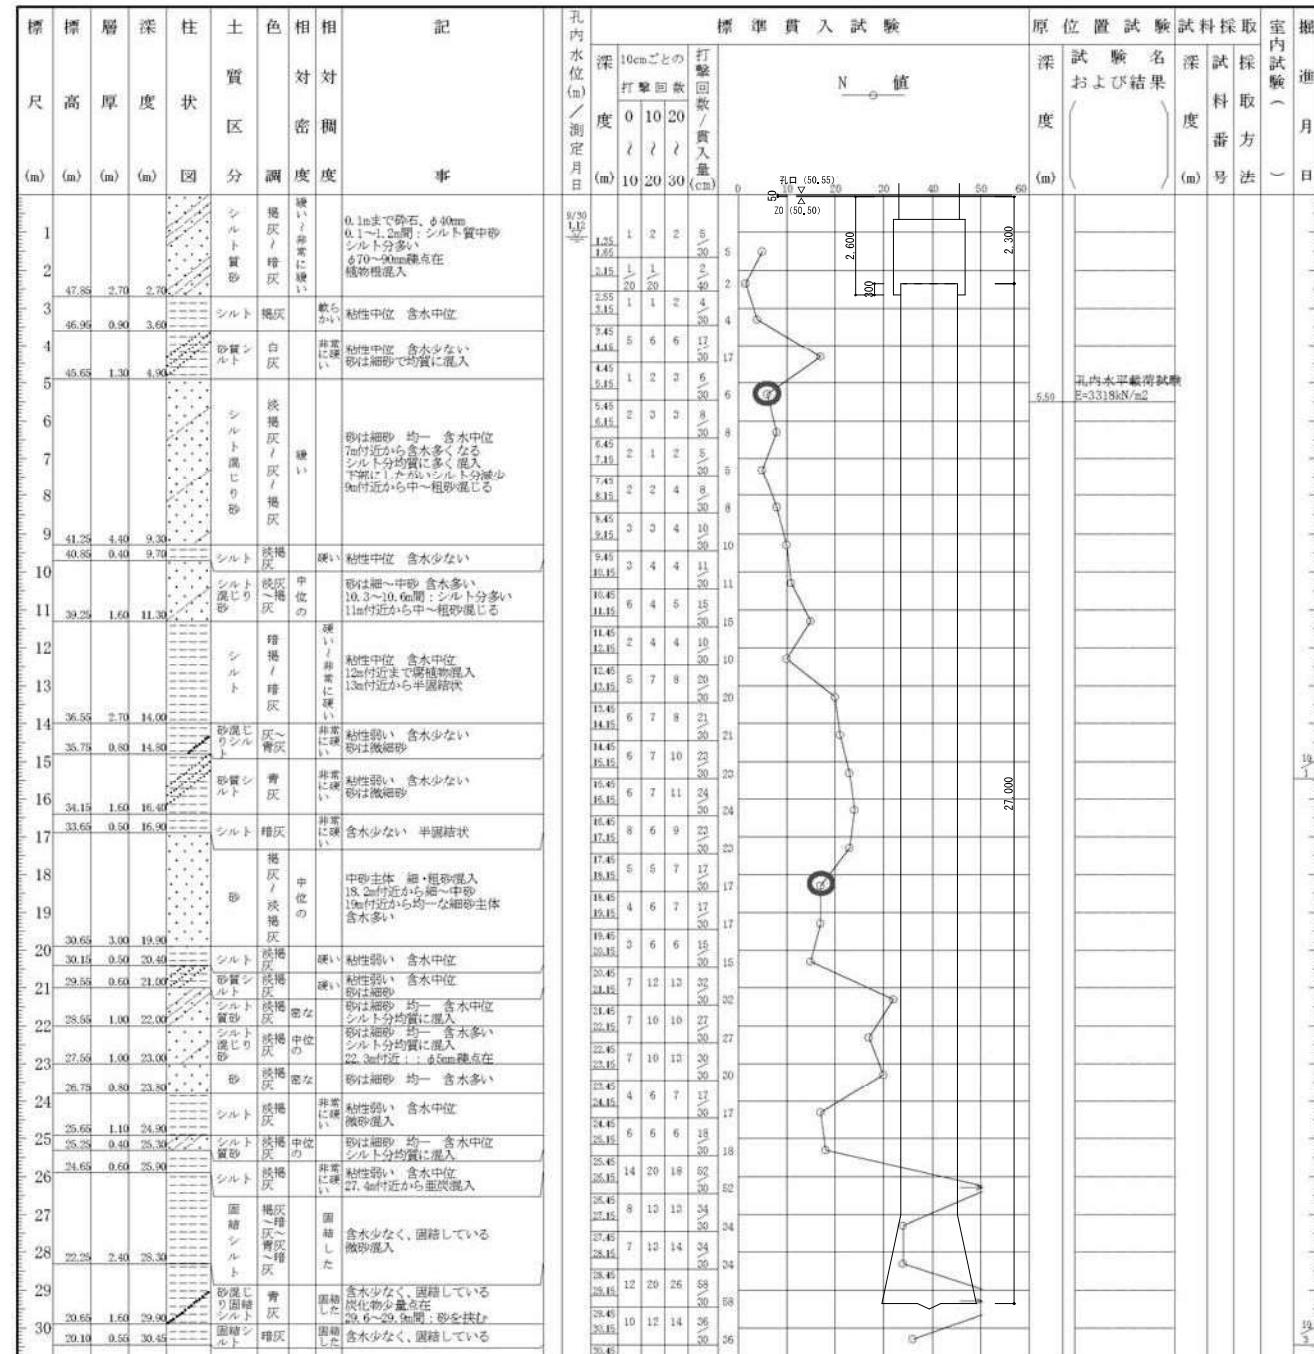


株式会社 E R C デザイン	株式会社 黒川建築事務所	平針住宅建築工事(第10工区)	面番号
一級建築士登録第256338号 構造設計一級建築士登録登録番号 第3860号 代表取締役 池田寛寿	一級建築士登録第100527号 代表取締役 黒川 喜洋彦	ボーリング柱状図 2 平成29年3月	A1 : N.S A3 : N.S
検査	製図	設計	No.S11

愛知県建設部建築局公営住宅課

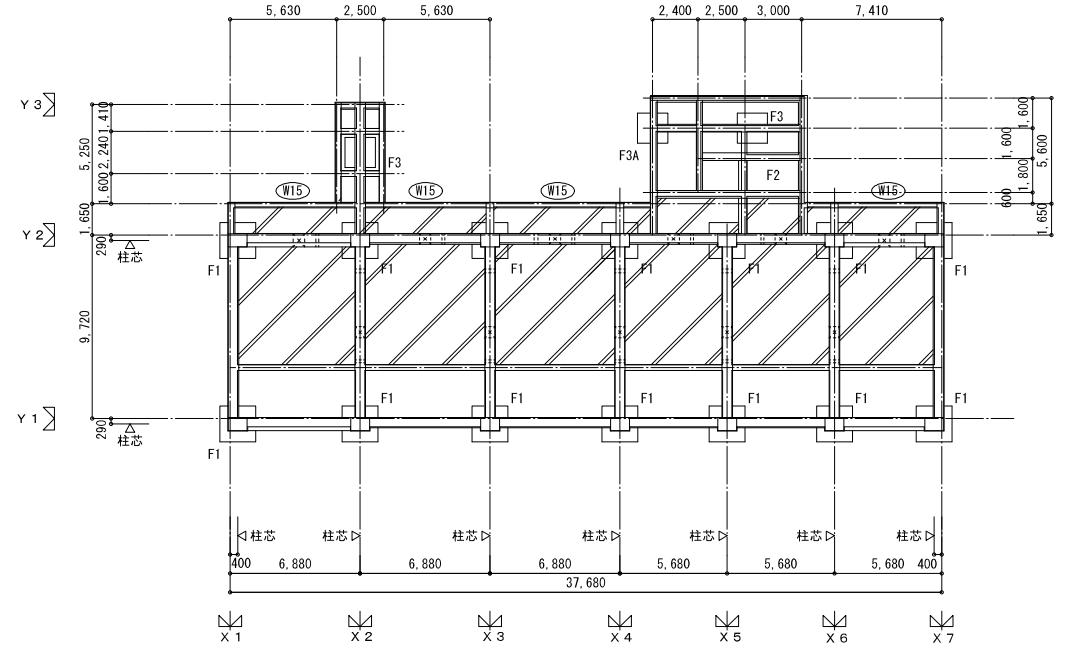


基礎伏図 S=1/200

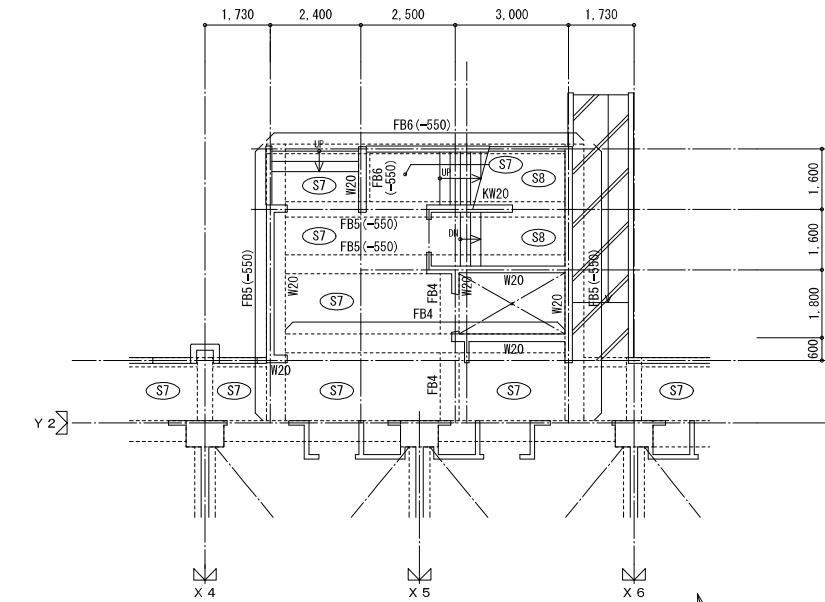


外部階段、EV室部分拡大図 S=1/100

注) 特記なき限り下記とする。

1. スラブ天端及び土間コンクリート天端は意匠図による。

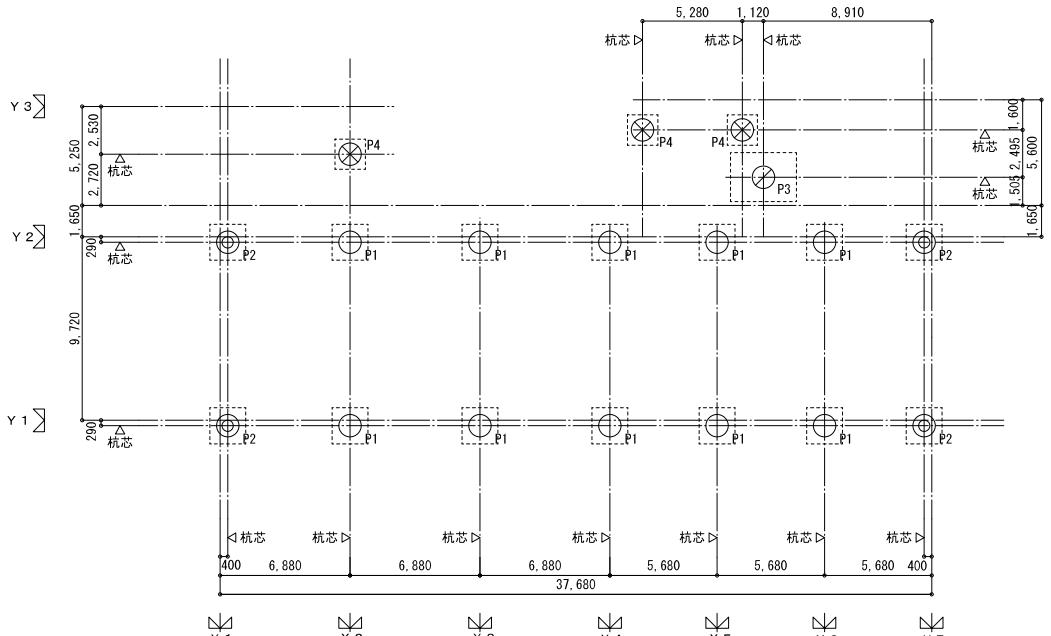

杭伏図 S=1/200





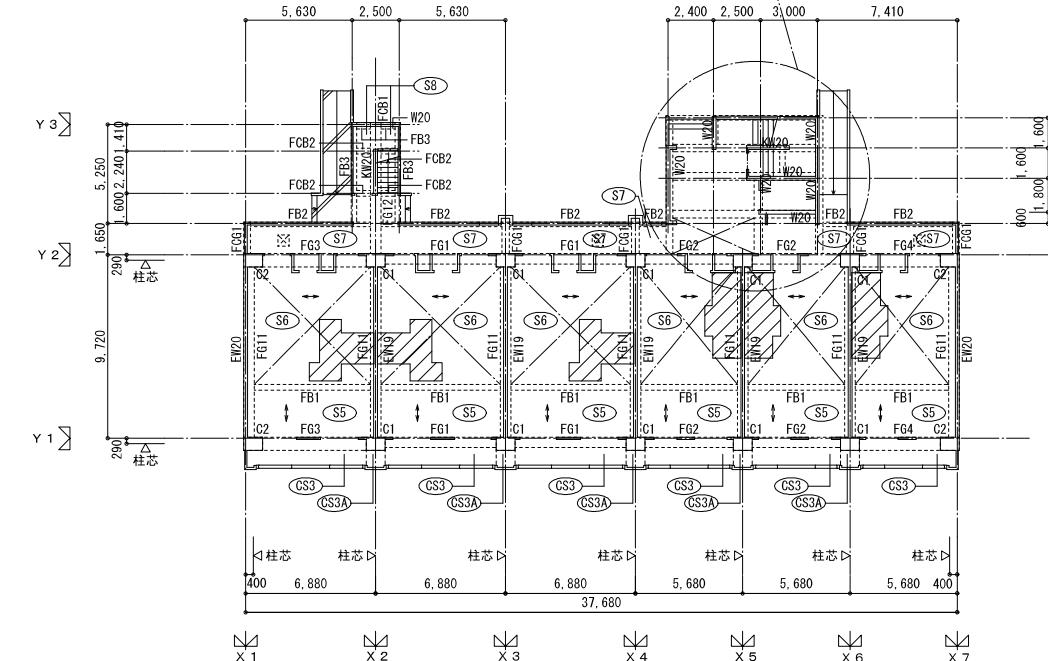


1階柱壁床梁伏図 S=1/200

注) 特記なき限り下記とする。

1. 桁天端はZ0-2300とする。
2. Z1=Z0+400とする。
3. スラブ天端はZ1±0とする。
4. < >内数値はスラブ天端レベル(Z1基準)を示す。
5. □は、土間コンクリート範囲を示す。(ビット部天端Z0-800)(t=120, D10@200シングルクロス)※スローブ部は意匠図による。
6. △は、スラブ天端Zn-100を示す。
7. 基礎梁天端はZ0+200とする。
8. ()内数値は、基礎梁天端レベル(Z1基準)を示す。
9. 壁はW12とする。
10. □は人通り(Φ600)を示す。
11. □はビット範囲を示す。
12. Y2通G梁直上のW12において、G梁と直交するW12壁下端は水平スリットを設置すること。
13. Y2通/X5軸C1柱に接続するW12壁には、柱間に船直スリットを設置すること。
14. 試験杭の位置・本数は監督職員の指示による。

株式会社 E R C デザイン	株式会社 黒川建築事務所	平針住宅建築工事（第10工区）	図面番号
一級建築士 登録第256338号 構造設計一級建築士登録番号 第3860号 代表取締役 池田寛彦	一級建築士 登録第100527号 代表取締役 黒川 喜洋彦	伏図(杭・基礎・1階)	A1 : 1/200 A3 : 1/400 No.S12
検 査 図 製 図 設計 計 划 平成29年3月		愛知県建設部建築局公営住宅課	

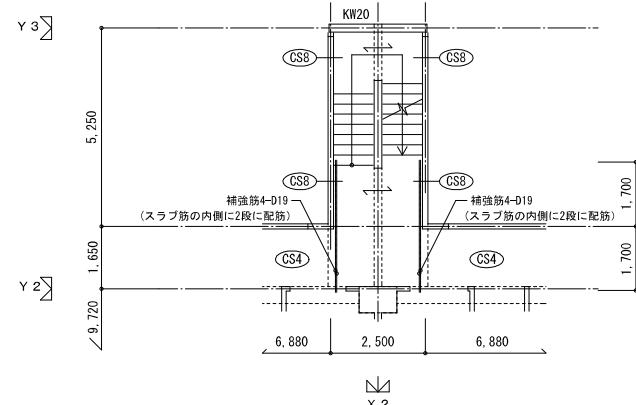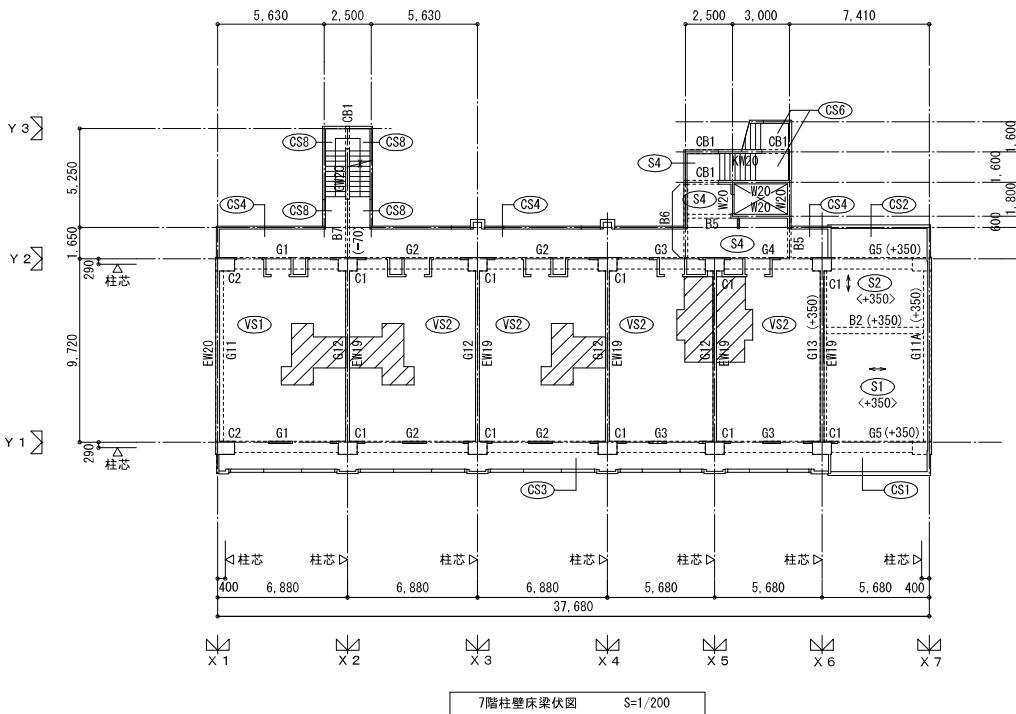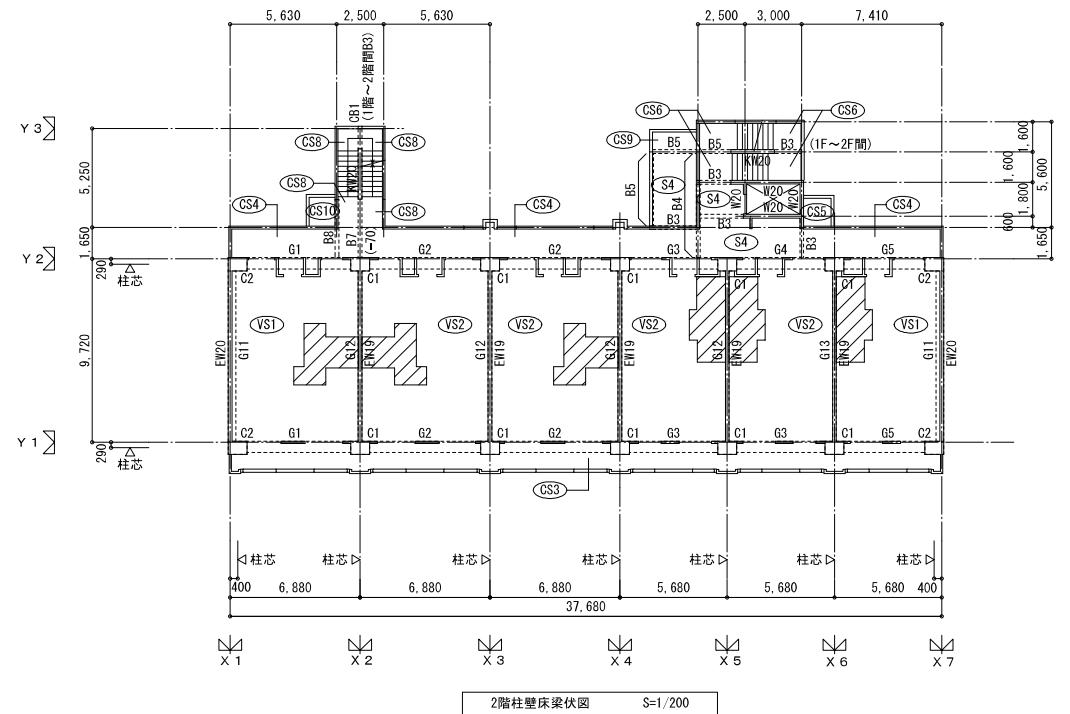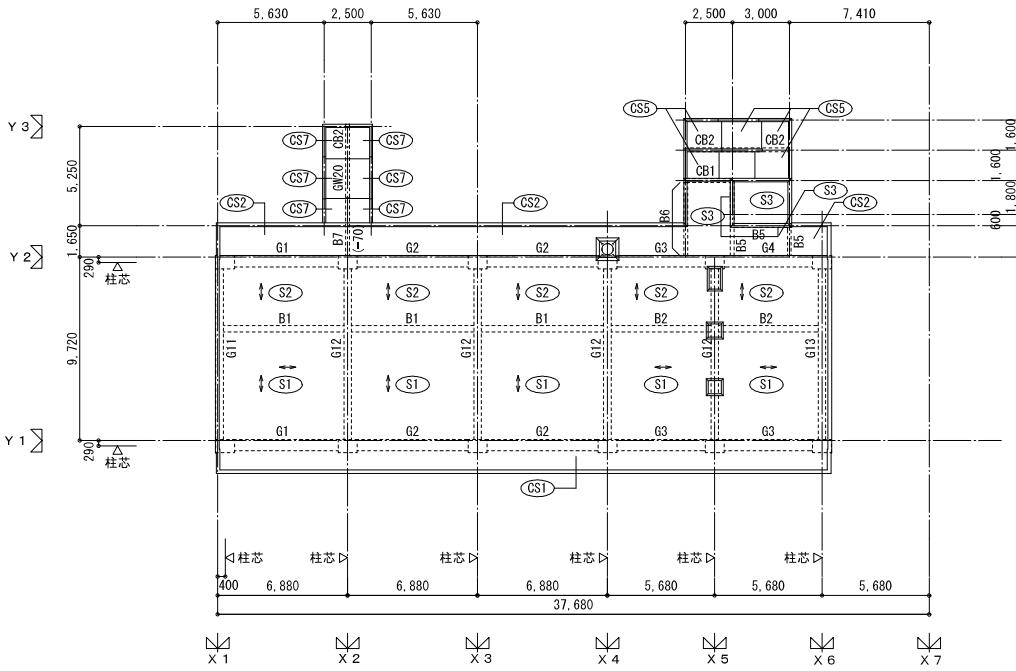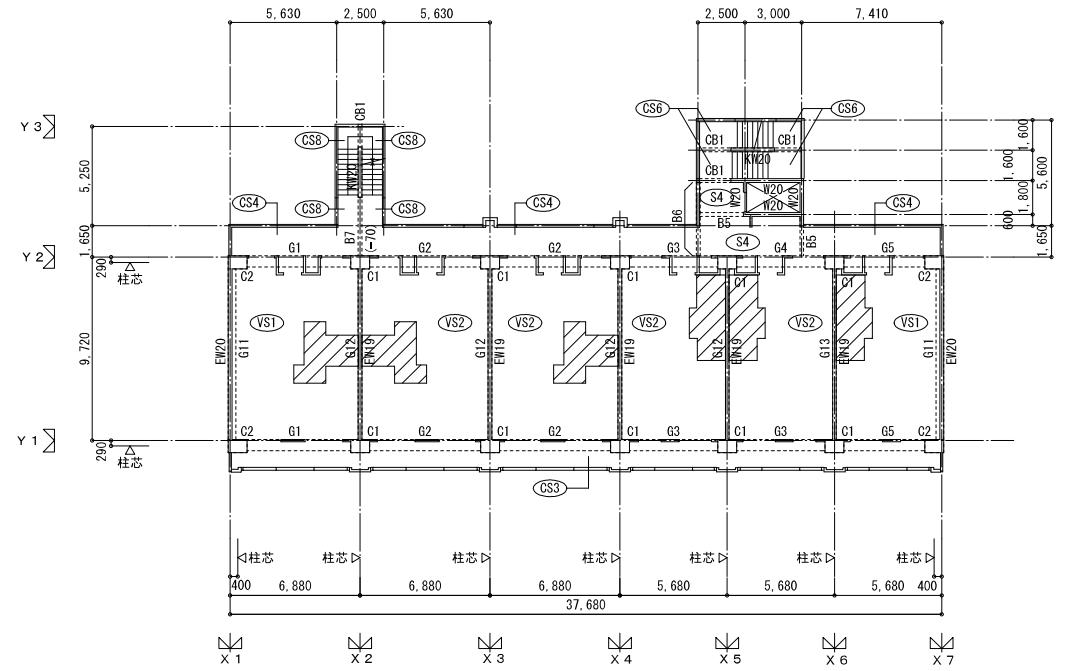

注) 特記なき限り下記とする。
 1. スラブ天端はZn±0とする。
 2. RFスラブ天端は意匠図による。
 3. < >内数値は梁天端レベル(Zn基準)を示す。
 4. は、スラブ天端Zn±100を示す。
 5. 1 はスラブの主筋方向を示す。
 6. 梁天端はZn±0とする。
 RG1, RG2, RG3梁天端レベルはZR-200とする。
 RG4, RG5, B1梁天端レベルは意匠図による。

株式会社 E R C デザイン	株式会社 黒川建築事務所	平針住宅建築工事 (第10工区)	図面番号
一級建築士 登録第256338号 構造設計一級建築士登録番号 第3860号 代表取締役 田中 康彦	一級建築士 登録第100527号 代表取締役 黒川 喜洋彦	伏図(2階～R階) A1:1/200 A3:1/400	No.S13
検 査 図 製 図 設計 計 划 平成29年3月	愛知県建設部建築局公営住宅課		