

# 清水住宅始め2住宅取壊し工事

## 図面目録

	図面番号	図面名称	縮尺		図面番号	図面名称	縮尺
共通	00	表紙 図面目録	NO SCALE				
	01	取壊し工事特記仕様書 1/3	NO SCALE				
	02	取壊し工事特記仕様書 2/3	NO SCALE				
	03	取壊し工事特記仕様書 3/3	NO SCALE				
清水住宅 取壊し工事	04	全体配置図・付近見取図	1/500				
	05	既設撤去配置図	1/300				
	06	仮設計画図	1/200				
	07	敷地整備図	1/200				
	08	埋設配管撤去配置図	1/200				
	09	架空配線撤去配置図	1/200				
	10	1・2号棟 平面図・立面図・基礎伏図	1/200				
	11	基礎詳細図	1/30				
	12	既設物置・自転車置場 平面図・立面図	1/50 1/200				

愛知県建築局公共建築部公営住宅課

工事(種別)番号 H31Q12J00340

項目	特記事項
<b>■取壟し工事■</b>	
<b>&lt;一般事項&gt;</b>	
1.1.1 適用範囲	<p>■1章 一般共通事項■</p> <p>1. この特記事項以外は下記に準拠する。ただし、本工事に関係のない事項は適用しない。</p> <p>1) 愛知県財務規則 2) 工事請負契約書 3) 国土交通省大臣官房官庁常務部監修 建築物解体工事共通仕様書（平成24年版） 4) 関係法令及び諸工事基準 5) 愛知県建築工事品質管理要領</p> <p>2. 特記事項は、○印のついたものを適用する。○印のない場合は、※印のついたものを適用する。 ○印と、○で囲まれた※印のある場合は、共に適用する。</p> <p>3. 設計図書に関する疑義は、原則として、入札執行前に質問書の提出によって確かめるものとする。</p>
1.1.3 官公署等への届出手続等	* 工事の着手、施工、完成に当たり、関係官公署その他の関係組織への必要な届出手續等を遅滞なく行う。
1.1.4 工事実績情報の登録	* 請負金額が500万円以上の工事は、(一財)日本建設情報総合センター(JACIC)の工事実績情報システム(CORINS)に、工事実績情報の登録を、その内容について監督職員の確認を(JACICの様式「登録のための確認のお願い」に従って)受けた上、行う。(受注時、変更時、竣工時)また、登録後にJACICが発行する「登録内容確認書」に従って受けた上、行う。(受注時、変更時、竣工時)
1.1.8 疑義に対する協議等	* 設計図書について監督職員と協議を行った結果、設計図書の訂正又は変更を行う場合の措置は、契約書の規定によるほか、「愛知県建設局設計変更事務取扱要領」（平成31年4月1日改正）に定めるところによる。 ( <a href="http://www.pref.aichi.jp/kensetsu-kikaku/gijyutsu/kiyjyun.html">http://www.pref.aichi.jp/kensetsu-kikaku/gijyutsu/kiyjyun.html</a> )
<b>&lt;工事関係図書&gt;</b>	
1.2.1 実施工程表	* 概成工期：・有（ 年 月 日） ※無
1.2.2 施工計画書	* つり足場を使用するすべての工事において、つり足場の組立・解体作業中の墜落・転落による労働災害防止の方法等の記入及び愛知労働局労働基準部安全課長事務連絡（平成22年7月6日）の注意事項をふまえた施工計画書を作成し、監督職員に提出する。（平成22年7月23日付22企第332号建設企画課長通知）
1.2.3 工事の記録	A. 本工事は電子納品の対象工事とする。 B. 対象となる成果品の作成については、「愛知県電子納品運用ガイドライン(案)」及び「愛知県デジタル写真管理情報基準(案)」( <a href="http://www.pref.aichi.jp/site/cals/densinohin.html">http://www.pref.aichi.jp/site/cals/densinohin.html</a> を参照)に基づく。ただし、電子納品チェックリストについては、他の書類に同様の内容を記載した場合、省略できるものとする。 C. 成果品の提出部数については、電子媒体（CD-R又はDVD-R）2部とする。 D. 受注者は、電子納品に必要なハード及びソフト環境の整備を行なう。また、受注者は、検査時（中間検査、完了検査）に写真情報の閲覧機器を準備する。 E. その他、電子納品に関する詳細な取扱いについては、発注者、受注者協議の上、決定する。 F. 工事写真の撮影時期、内容、枚数等は下記のとおりとする。 1) 着工前：工事に先立ち、敷地、隣地及び周辺道路、建築物、工作物等の現況を撮影する。 2) 工事中：①黒板（白板）に所定事項を明記し、工事の進捗状況を撮影、記録すると共に、特に施工後隠ぺい又は埋設される部分は、被写体に幅広テープを添えて撮影する。 記載事項：件名（工事名）、名称（工種）、位置、工程、備考、撮影年月日 ②監督職員の指示により、適宜提出する。 ※ デジタルカメラの撮影素数は100万画素を標準とする。 ※ デジタル工事写真的小黒板情報電子化を行う場合は、工事契約後、監督職員の承諾を得た上で「デジタル工事写真的小黒板情報電子化について」により行なうことができる。 3) 完成時：工事着工前に撮影した地点と同一地点から、敷地全景を撮影し、着工前写真と共に提出する。
<b>&lt;工事現場管理&gt;</b>	
1.3.1 施工管理	* 主任技術者・監理技術者の設置その他の主任技術者・監理技術者に関する制度の運用については、「監理技術者制度運用マニュアル」（平成28年12月19日付け国土建第352号国土交通省土地・建設産業局建設業課長通知）によるものとする。
1.3.3 電気保安技術者	* 電気保安技術者：・適用する ※適用しない
1.3.5 施工条件	* 施工時間 時間制限：・無 ※有（午前8時から午後5時まで） * 工事車両の駐車場所 場所制限：※有（駐車場所：※敷地内 ・（ ））・無 * 資機材置場所 置場制限：※有（置き場所：※敷地内 ・（ ））・無 * その他：（ ）
1.3.6 施工中の安全確保	* アスベスト除去工事の有無にかかわらず、6.1.3に記載の粉じん濃度測定を行う。 * 南海トラフ沿いの大規模な地震発生の可能性が平常時と比べて相対的に高まった旨の「南海トラフ地震に関する情報」（臨時）が発表された場合、受注者は、継続的に地震関連情報の収集に努め、工事中の建築物等及び仮設物に対し、必要な安全対策措置が実施されているかの確認、及び作業員や必要に応じ第三者に対する安全の再確認を行うなど、有事に際しての備えを行なうこと。 * 作業開始前、終了後の現場内外の点検を必ず毎日行うこと。 * 工事施工にあたっては、騒音、埃、運搬等により付近住民に迷惑を及ぼさないよう、対策を十分講ずること。 * 工事用車両の現場進入経路は、近隣の状況を把握し、迷惑をかけないよう配慮すること。
1.3.10 発生材の処理	* 発注者に引渡しを要するもの：P C Bを使用している機器材料 特別管理産業廃棄物：・有（処理方法：）※無 現場において再利用を図るもの： * 引渡しを要するものは、監督職員の指示する場所に整理し、リスト表を作成し、監督職員に引渡す。 * 引渡しを要しないものは、すべて場外に搬出し、関係法規に従い適正に処理する。 * 本工事で発生する産業廃棄物のうち、愛知県内の最終処分場に搬入する産業廃棄物については、愛知県産業廃棄物税が課税されるので適正に取り扱うこと。
引渡し等	* 調査：※行わない ・行う（・調査範囲（ ） 調査方法（ ） ・図示による）
<b>&lt;施工調査&gt;</b>	
1.4.2 施工数量調査	* 工事完了前に、整地後地盤高（5m間隔で測定）及び地下埋設物、管閉塞位置等を記入した敷地完成図面を、A1判又はA2判で作成し、監督職員に提出する。
<b>&lt;工事検査及び技術検査&gt;</b>	
1.6.1 工事検査	* 完成図のCADデータ ※提出する（・愛知県電子納品運用ガイドライン(案)に基づく ※監督職員との協議による） ・提出しない
<b>■その他■</b>	
* 本工事による動力用水等の手続き及び費用はすべて受注者負担とする。 * 本工事により道路を破損した場合は原型復旧し、維持管理等の一切の費用は受注者負担とする。 * 電気、給水及びガス等設備の切断復旧は、本工事とする。 * 管類の閉塞位置を杭等で表示すること。 * 「愛知県環境物品等調達方針」( <a href="http://www.pref.aichi.jp/kankyokatsudo/0000009402.html">http://www.pref.aichi.jp/kankyokatsudo/0000009402.html</a> を参照)	


項目	特記事項								
東洋ゴム化工品㈱及びニッタ加工品㈱で製造された製品や材料（以下、ゴム製品等とする。）を用いる場合には、同社が製造するゴム製品等に対して請負者が指定した第三者（東洋ゴム化工品(株)、ニッタ化工品(株)）と資本面・人事面で関係がない者）によって作成された品質を証明する書類を提出し、監督職員の確認を得るものとする。	* 別記2(4)に掲げられた一般資材、建設機械等の選定に当たっては、事業ごとの特性、必要とされる強度や耐久性、機能の確保、コスト等に留意しつつ、品目ごとの判断の基準を満足するものを使用するものとする。 * 本工事に使用する資材等は、品質が規格値を満足し、かつ価格が適正である場合には、県内産の優先使用に努めるものとする。 * 受注者は、東洋ゴム化工品(株)、ニッタ加工品(株)で製造された製品や材料（以下、ゴム製品等とする。）を用いる場合には、同社が製造するゴム製品等に対して請負者が指定した第三者（東洋ゴム化工品(株)、ニッタ化工品(株)）と資本面・人事面で関係がない者）によって作成された品質を証明する書類を提出し、監督職員の確認を得るものとする。なお必要な品質証明書は、以下の試験及び検査において、製品に応じて必要な規格について取得するものとする。								
常備図書	<table border="1"> <thead> <tr> <th>試験名</th> <th>計測項目</th> </tr> </thead> <tbody> <tr> <td>通常状態での試験（常態試験）</td> <td>硬さ、比重、引張強度、伸び 熟老化前後での変化率（硬さ、比重、引張強度、伸び）</td> </tr> <tr> <td>圧縮永久ひずみ試験</td> <td>圧縮による残留歪み</td> </tr> <tr> <td>製品検査</td> <td>外観、寸法、性能</td> </tr> </tbody> </table>	試験名	計測項目	通常状態での試験（常態試験）	硬さ、比重、引張強度、伸び 熟老化前後での変化率（硬さ、比重、引張強度、伸び）	圧縮永久ひずみ試験	圧縮による残留歪み	製品検査	外観、寸法、性能
試験名	計測項目								
通常状態での試験（常態試験）	硬さ、比重、引張強度、伸び 熟老化前後での変化率（硬さ、比重、引張強度、伸び）								
圧縮永久ひずみ試験	圧縮による残留歪み								
製品検査	外観、寸法、性能								
建設業退職金共済制度	ただし、第三者による品質証明書類を提出し監督職員の確認を得た場合であっても、後に製品不良等が判明した場合に受注者の瑕疵担保責任が免責されるものではない。								
施工体系図の掲示	* 工事現場には次の図書を常備する。 建築物解体工事共通仕様書（平成24年版）（国土交通省大臣官房官庁常務部監修）								
各種調査への協力	* 本工事に関わる自社及び下請会社の中にこの制度を使用する者がある場合は、同制度に加入し、掛金収納書を提出しなければならない。制度を使用しない又は証紙を購入しない場合は、理由書等を提出する。 * 下請契約を締結する場合においては、下請金額に関わらず施工体系図を作成し、工事現場の工事関係者及び公衆が見やすい場所（仮囲いなど）に掲示する。								
特定住宅瑕疵担保責任	* 本工事が、公共事業労務調査、共通費実態調査等の対象工事となつた場合は、必要な協力をすること。 * 本工事における木材利用状況に関する調査に協力をすること。 * 本工事が低入札価格調査制度の調査対象工事となつた場合は、工事完了時に県が行なう工事コスト調査に協力しなければならない。なお、コスト調査における作業内容等については別途、監督職員の指示による。また、本工事の一部を下請けする場合は、下請負者についても工事コスト調査等の協力を得ること。 * 「特定住宅瑕疵担保責任の履行の確保に関する法律」に基づく、保険への加入又は保証金の供託： ・要する ※要しない								
工程表・工事費内訳明細書	* 愛知県公共工事請負契約約款第3条第1項に規定する工事費内訳明細書及び工程表は、発注者から請求があった時に提出すること。 * 解体作業は、原則として破碎工法とし、騒音、振動等に十分に配慮すること。 * 「建設工事に伴う騒音振動対策技術指針（建設大臣官房技術審議官通達）」及び関連法規の規定を厳守し施工する。また、騒音規制法、振動規制法の規制の対象となる作業（特定建設作業）及び下記に指定した建設機械については、「低騒音型、低振動型建設機械の指定に関する規程」（建設大臣告示）により指定された建設機械を使用する。 作業名： 作業名： 建設機械名： 建設機械名：								
騒音・振動対策	* 排出ガス対策型建設機械の適用：※有り ・なし (対象機種：パックホウ、車輪式トラクターショベル、ブルドーザー、発動発電機、空気圧縮機、油圧ユニット、ローラー類、ホイールクレーン（いずれもディーゼルエンジン出力7.5～260kW）) (対象規制値：排出ガス対策型建設機械指定要領（国土交通省総合政策局）の別表1（1次基準値）) * 貨物自動車等の車種規制非適合車の使用抑制等に関する要綱 ( <a href="http://www.pref.aichi.jp/kanki-ka/car/yoko/">http://www.pref.aichi.jp/kanki-ka/car/yoko/</a> ) * 工事場が「自動車NOx・PM法」の規制対象地域内においては、「貨物自動車等の車種規制非適合車の使用抑制等に関する要綱」（愛知県）に基づき、対象地域外からの流入車も含め、車種規制非適合車の使用抑制に努めるものとする。 * 受注者は、軽油を燃料とする特定特殊自動車の使用にあたって、燃料を購入して使用するときは、当該特定特殊自動車の製作等に関する事業者または団体が推奨する軽油（ガソリンスタンド等で販売されている軽油をいう）を選択しなければならない。また、監督職員から特定特殊自動車に使用した燃料の購入伝票を求められた場合、提示しなければならない。なお、軽油を燃料とする特定特殊自動車の使用にあたっては、下請負者等に関係法令等を遵守せらるるものとする。 * 受注者は、下請負に付する場合には、次の各号に掲げる要件をすべて満たさなければならない。 1) 受注者が、工事の施工につき総合的に企画、指導及び調整するものであること。 2) 下請負者は、当該下請負工事の施工能力を有すること。 3) 下請負者は、建設業法に基づく営業停止の期間中でないこと。 4) 下請負者は愛知県の競争入札参加資格者である場合に、愛知県建設工事等指名停止取扱要領に基づく指名停止期間中でないこと。 5) 下請負者は、「愛知県が行う調達契約からの暴力団排除に関する事務取扱要領」に掲げる排除措置の措置要件に該当しない者であること。 * 施工体制については「施工体制の適正化に向けての現場点検の手引き（案）」によること。 * 建設業法第24条の7第1項の規定により作成した施工体制台帳（同項の規定により記載すべきものとされた事項に変更が生じたことに伴い新たに作成されたものも含む。）の写しを監督職員に提出すること。 (公共工事の入札及び契約の適正化の促進に関する法律第15条)								
特定特殊自動車の燃料	* 現場代理人 事故報告								
工事の下請負	* 現場代理人においては、受注者との直接的な雇用関係があること。 * 工事施工中に事故が発生した場合には、直ちに監督職員に通報するとともに、事故発生報告書を監督職員に速やかに提出すること。 * 既存の壁等に対して作業（仕上塗材の除去・補修、コア抜きやアンカーボルト打設作業など仕上塗材の破断を伴う全ての作業）をする場合は、既存壁等の石綿含有仕上塗材使用の有無を確認し、石綿が含有されている場合、徐去工法、作業方法等について関係法令所管部局及び監督職員と協議の上、適切な石綿飛散防止措置を講じること。								
施工体制									
現場代理人 事故報告									
石綿含有仕上塗材の 除去・補修、 既存壁等への作業									
	株式会社 山田設計 清水住宅始め2住宅取壟し工事 取壟し工事 特記仕様書1／3 図面番号 01 縮尺								
	愛知県建築局公共建築部公営住宅課								


項目	特記事項												
契約後VE	<ul style="list-style-type: none"> <li>* 本工事は、契約約款第20条第2項に基づく提案を受け付ける契約方式（以下「契約後VE」という。）の （※対象工事（契約金額が250万円未満の場合を除く。）・対象外工事）とする。</li> <li>* 契約後VEを行う場合には、「愛知県建設部契約後VE実施要領」の規定により行うものとする。 「愛知県建設部契約後VE実施要領」は、建設企画課HP（下記URL参照）に掲載している。 <a href="https://www.pref.aichi.jp/soshiki/kensetsu-kikaku/dobokujiyutsu-jiltushiyouryou.html">https://www.pref.aichi.jp/soshiki/kensetsu-kikaku/dobokujiyutsu-jiltushiyouryou.html</a></li> <li>* VE提案の範囲 ※請負者がVE提案を行う範囲は、設計図書に定められている内容に関する変更により請負代金額の低減を伴うものとする。【工事全体をVE提案の対象とする場合】 ・請負者がVE提案を行う範囲は、設計図書に定められている内容のうち、工事材料及び施工方法等に関する変更により請負代金額の低減を伴うものとし、原則として工事目的物の変更を伴わないものとする。【工事目的物をVE提案の対象としない場合】 （）【その他VE提案を求める範囲によって適宜記載する】</li> <li>* VE提案の実施にあたり、関係機関協議等第三者との調整等を要する提案については、あらかじめ、請負者が主体となり当該第三者との事前調整等を行い、実施の見込みがある提案であること。</li> <li>* リサイクル資材の率先利用を図るため、「愛知県あいくる材率先利用方針」を遵守し、あいくる材として認定されている資材の利用に努める。</li> <li>* 愛知県あいくる材率先利用方針第3のAAグループ及びAグループの認定資材を優先的に使用する。</li> <li>* 愛知県あいくる材の指定があるものについて、それ以外のものを使用する場合は、監督職員の承諾を要する。</li> <li>* 工事完了時にあいくる材の使用実績を、リサイクルガイドライン様式8「あいくる材使用状況報告書」及び様式9「あいくる材使用実績集約表」により電子データで監督職員に提出する。</li> <li>* 以下の資料は次のHPから入手することができます。 愛知県建設副産物リサイクルガイドライン実施要綱、様式 <a href="http://www.pref.aichi.jp/soshiki/kensetsu-kikaku/recycle-guideline.html">http://www.pref.aichi.jp/soshiki/kensetsu-kikaku/recycle-guideline.html</a>、 COBRIS <a href="http://www.recycle.jacic.or.jp/index.html">http://www.recycle.jacic.or.jp/index.html</a> 愛知県あいくる材率先利用方針、あいくる材認定資材一覧 <a href="http://www.pref.aichi.jp/site/aicle">http://www.pref.aichi.jp/site/aicle</a>、 再資源化等報告書 <a href="http://www.pref.aichi.jp/kensetsu-kikaku/gijyutsu/kentiku-tebiki300401.pdf">http://www.pref.aichi.jp/kensetsu-kikaku/gijyutsu/kentiku-tebiki300401.pdf</a>、 その他提出書類の様式等 <a href="http://www.pref.aichi.jp/kensetsu-kikaku/gijyutsu/youshikisyuu.html">http://www.pref.aichi.jp/kensetsu-kikaku/gijyutsu/youshikisyuu.html</a></li> </ul>												
再生資源の利用の指定	<ul style="list-style-type: none"> <li>■2章 仮設工事■</li> <li>* 騒音・粉じん等の対策方法：図面による 工事中は、粉じん等の飛散を防止するため十分な散水を行うこと。</li> <li>* 防音パネル等を取り付ける足場等の設置範囲、高さ等：※図面による（）</li> <li>* 解体養生は、監督職員が飛散防止に必要と認めた箇所ができたときは受注者の責任で速やかに対処処置する。</li> </ul>												
2.2.2 足場その他	<ul style="list-style-type: none"> <li>* 定置する足場、脚橋、リフト等の設置：・建築工事・※本工事・別契約工事 足場：（幅：0.6・0.9・1.2 m）手すり先行工法</li> <li>* 足場を設ける場合は、「手すり先行工法に関するガイドラインについて」（平成21年4月24日厚生労働省労働基準局長基発第0424002号）に規定する「手すり先行工法等に関するガイドライン」により、「働きやすい安心感のある足場に関する基準」に適合する手すり、中さん及び幅木の機能を有する足場とし、足場の組立て、解体又は変更の作業は、「手すり先行工法による足場の組立て等に関する基準」の2の(2)手すり据置き方式又は2の(3)手すり先行専用足場方式により行う。</li> <li>* 屋根面からの墜落事故防止対策として、必要に応じて、JIS A8971(屋根工事用足場及び施工方法)に基づき、建方作業台、渡り廊下、墜落防護など足場及び装備機材を設置する。</li> <li>* 工事施工にあたり、安全確保のため仮囲いを設置し、周辺住民通行人に迷惑のかからないよう万全を期す。 なお、出入口の位置等は仮設計画書を作成し、監督職員の承諾を得る。</li> <li>* 仮囲いの構造：○成型鋼板（高さ：3.0m）※解体養生シート（高さ：※3.6・5.4 m） 仮囲いの位置：図面による</li> <li>* 仮囲いは第三者の出入りができるないようにし、作業終了時は閉鎖すること。</li> <li>* 工事用道路、工事用水、排水及び特殊仮設：</li> <li>* 監督職員事務所：・設ける ※設けない</li> <li>* 規模：・10・20・35・65・100 m<sup>2</sup>程度</li> <li>* 標準仕上げ</li> <li>* 設備、備品等</li> <li>* 監督職員事務所の標準備品：机、いす、書棚、行事予定表、ゴム長靴、雨合羽、保護帽、懐中電灯、安全帯、衣類ロッカー、受注者加入の電話子機、冷暖房機器、消火器、湯沸器、掃除具</li> <li>* 監督職員事務所の選択備品：・パソコン・プリンター・FAX・複写機</li> <li>* 監督職員事務所の電気、水道、ガス及び電話の使用料並びに便所の清掃料などは受注者の負担とする。</li> <li>* 建設に係る区域内に、受注者の仮設事務所、現場作業所及び仮設便所等を設置できる。設置する場所は、仮設建物の位置、規模及び設置期間について仮設計画図に記入の上、事前に監督職員の承諾を受ける。</li> <li>* 建築物等の解体作業時における石綿ばく露防止対策等の掲示：※実施する・実施しない 実施する場合は、厚生労働省愛知労働局ホームページ(<a href="http://aichi-rooudoukyoku.jsite.mhlw.go.jp/hourei_seido_tetsuzuki/asbestos01/asbestos05.html">http://aichi-rooudoukyoku.jsite.mhlw.go.jp/hourei_seido_tetsuzuki/asbestos01/asbestos05.html</a>)等にて確認の上、掲示する。</li> <li>* 建設現場標識：※設ける・設けない・他工事と共同設置</li> </ul> <p>《建設現場標識（例）》</p> <table border="1"> <tr> <td>工事名 ○○住宅取壊し工事</td> <td>上</td> </tr> <tr> <td>工期 ○○年○○月○○日まで</td> <td>1,000</td> </tr> <tr> <td>発注者 愛知県建築局公共建築部公営住宅課</td> <td></td> </tr> <tr> <td>工事監理者 ○○建築設計事務所</td> <td></td> </tr> <tr> <td>工事施工者 ○○建設株式会社</td> <td></td> </tr> <tr> <td>1,200以上</td> <td></td> </tr> </table>	工事名 ○○住宅取壊し工事	上	工期 ○○年○○月○○日まで	1,000	発注者 愛知県建築局公共建築部公営住宅課		工事監理者 ○○建築設計事務所		工事施工者 ○○建設株式会社		1,200以上	
工事名 ○○住宅取壊し工事	上												
工期 ○○年○○月○○日まで	1,000												
発注者 愛知県建築局公共建築部公営住宅課													
工事監理者 ○○建築設計事務所													
工事施工者 ○○建設株式会社													
1,200以上													
建設現場標識の設置	<ul style="list-style-type: none"> <li>■3章 解体施工■</li> <li>* 槽内の汚水、汚物の事前措置：※3.2.1(8)による（）・図面による</li> <li>* 杭の撤去：・撤去（解体）する（工法：※引抜き工法・破碎する）※残置する（位置は図面による） →引抜き工法により解体する場合、引抜きできない杭が発生したときは、監督職員と協議する。</li> <li>* 引き抜いた杭の処理：※分別解体する（）</li> <li>* 既存樹木：※伐採、根抜・移植（移植するもの、移植先：）・図面による</li> </ul>												
<事前措置>													
3.2.1 事前措置													
<基礎及び杭>													
3.9.2 杭													
<構内舗装等>													
3.10.1 構内舗装等													


項目	特記事項																								
<地下埋設物及び埋設配管>	<ul style="list-style-type: none"> <li>* 地下埋設物等：※図示のものを撤去する・残置する（位置、種別等は図面による） →図面以外の埋設物、埋設配管等の存在を確認した場合は、監督職員と協議する。</li> </ul>																								
3.11.1 地下埋設物及び埋設配管																									
<解体後の整地>	<ul style="list-style-type: none"> <li>* 埋戻し、盛土：・山砂の類・根切り土の中の良質土・他現場の建設発生土の中の良質土・再生コンクリート砂</li> </ul>																								
3.12.1 埋戻し、盛土及び整地																									
<一般事項>	<ul style="list-style-type: none"> <li>* 建設廃棄物の処理計画</li> </ul>																								
4.1.4 建設廃棄物の処理計画																									
<建設廃棄物の運搬及び処分の委託等>	<ul style="list-style-type: none"> <li>* 産業廃棄物管理表（以下「マニフェスト」という。）集計表を作成し、監督職員に提出する。マニフェスト集計表は任意様式とし、交付した全てのマニフェストについて、交付年月日、交付番号、車両ナンバー、廃棄物の内訳（tまたはm<sup>3</sup>）、マニフェスト返却日又は運搬・処分・最終処分終了日が記載され、受注者の社印を押したものとする。また、紙マニフェストの場合は伝票を整理して保管し、必要に応じて検査員等に提示する。</li> </ul>																								
4.3.1 運搬及び処分の委託																									
<再資源化等及び最終処分>	<ul style="list-style-type: none"> <li>* 分別収集は、「リサイクルガイドライン」別表3の区分により実施する。</li> </ul>																								
4.4.1 再資源化等																									
特定建設資材の再資源化等	<ul style="list-style-type: none"> <li>* 工事に伴い発生する指定副産物のうち、次のものは再資源化施設へ搬出する。 ※コンクリート塊・※アスファルトコンクリート塊・※建設発生木材・（） また、鉄骨・建具・ダクト・配管・機器等の金属類については、積極的に再資源化を図ること。</li> <li>* (1)蛍光ランプ及びHIDランプ：・再資源化する※再資源化しない (2)硬質ポリ塩化ビニル管及び離手：・再資源化する※再資源化しない (3)ガラス：・再資源化する※再資源化しない</li> <li>* 木材を指定建設資材廃棄物として縮減：※しない（再資源化施設へ搬出）・する</li> <li>* 建設廃棄物を再資源化し、現場で利用：・する（）</li> </ul>																								
別表1 建築物に係る解体工事	<table border="1"> <thead> <tr> <th>工程及毎の解体方法</th> <th>工程</th> <th>作業内容</th> <th>分別・解体等の方法</th> </tr> </thead> <tbody> <tr> <td>・建築設備、内装材等</td> <td>○有・無</td> <td>・手作業</td> <td>○手作業と機械作業の併用</td> </tr> <tr> <td>・屋根ふき材</td> <td>○有・無</td> <td>・手作業</td> <td>○手作業と機械作業の併用</td> </tr> <tr> <td>・外装材、上部構造部材</td> <td>○有・無</td> <td>・手作業</td> <td>○手作業と機械作業の併用</td> </tr> <tr> <td>・基礎、基礎ぐい</td> <td>○有・無</td> <td>・手作業</td> <td>○手作業と機械作業の併用</td> </tr> <tr> <td>・その他（）</td> <td>・有 ○無</td> <td>・手作業</td> <td>・手作業と機械作業の併用</td> </tr> </tbody> </table>	工程及毎の解体方法	工程	作業内容	分別・解体等の方法	・建築設備、内装材等	○有・無	・手作業	○手作業と機械作業の併用	・屋根ふき材	○有・無	・手作業	○手作業と機械作業の併用	・外装材、上部構造部材	○有・無	・手作業	○手作業と機械作業の併用	・基礎、基礎ぐい	○有・無	・手作業	○手作業と機械作業の併用	・その他（）	・有 ○無	・手作業	・手作業と機械作業の併用
工程及毎の解体方法	工程	作業内容	分別・解体等の方法																						
・建築設備、内装材等	○有・無	・手作業	○手作業と機械作業の併用																						
・屋根ふき材	○有・無	・手作業	○手作業と機械作業の併用																						
・外装材、上部構造部材	○有・無	・手作業	○手作業と機械作業の併用																						
・基礎、基礎ぐい	○有・無	・手作業	○手作業と機械作業の併用																						
・その他（）	・有 ○無	・手作業	・手作業と機械作業の併用																						
別表4 再資源化等をする施設の名称及び所在地（清水住宅取壊し工事）	<table border="1"> <thead> <tr> <th>廃棄物の種類</th> <th>施設の名称</th> <th>所在地</th> </tr> </thead> <tbody> <tr> <td>・コンクリート</td> <td>㈱村上工業</td> <td>東海市横須賀町天宝新田106-40</td> </tr> <tr> <td>・鉄及びコンクリートからなる建設資材</td> <td>同上</td> <td>同上</td> </tr> <tr> <td>・アスファルト・コンクリート</td> <td>同上</td> <td>同上</td> </tr> <tr> <td>・木材</td> <td>㈱寿美屋</td> <td>東海市荒尾町南奥山7番73</td> </tr> </tbody> </table>	廃棄物の種類	施設の名称	所在地	・コンクリート	㈱村上工業	東海市横須賀町天宝新田106-40	・鉄及びコンクリートからなる建設資材	同上	同上	・アスファルト・コンクリート	同上	同上	・木材	㈱寿美屋	東海市荒尾町南奥山7番73									
廃棄物の種類	施設の名称	所在地																							
・コンクリート	㈱村上工業	東海市横須賀町天宝新田106-40																							
・鉄及びコンクリートからなる建設資材	同上	同上																							
・アスファルト・コンクリート	同上	同上																							
・木材	㈱寿美屋	東海市荒尾町南奥山7番73																							
（愛宕南住宅取壊し工事）	<table border="1"> <thead> <tr> <th>廃棄物の種類</th> <th>施設の名称</th> <th>所在地</th> </tr> </thead> <tbody> <tr> <td>・コンクリート</td> <td>㈱ヘイセイ</td> <td>海部郡蟹江町須成西四丁目73番</td> </tr> <tr> <td>・鉄及びコンクリートからなる建設資材</td> <td>同上</td> <td>同上</td> </tr> <tr> <td>・アスファルト・コンクリート</td> <td>同上</td> <td>同上</td> </tr> <tr> <td>・木材</td> <td>同上</td> <td>同上</td> </tr> </tbody> </table>	廃棄物の種類	施設の名称	所在地	・コンクリート	㈱ヘイセイ	海部郡蟹江町須成西四丁目73番	・鉄及びコンクリートからなる建設資材	同上	同上	・アスファルト・コンクリート	同上	同上	・木材	同上	同上									
廃棄物の種類	施設の名称	所在地																							
・コンクリート	㈱ヘイセイ	海部郡蟹江町須成西四丁目73番																							
・鉄及びコンクリートからなる建設資材	同上	同上																							
・アスファルト・コンクリート	同上	同上																							
・木材	同上	同上																							
建設副産物	<ul style="list-style-type: none"> <li>* 解体材、発生材については、「廃棄物の処理及び清掃に関する法律」、「資源の有効な利用の促進に関する法律」、及び「建設工事に係る資材の再資源化等に関する法律」その他の関係法令の規定を遵守し、「愛知県建設副産物リサイクルガイドライン実施要綱」（以下「リサイクルガイドライン」という。）に基づき、適正に処理する。</li> </ul>																								
4.4.2 産業廃棄物広域認定制度	<ol style="list-style-type: none"> <li>1. 事前に建設副産物情報交換システム（以下「COBRIS」と言う。）に登録及び必要事項を入力し、COBRISより出力される、「リサイクルガイドライン」に定める計画書（①、②）を監督職員に提出する。 ① 再生資源利用計画書（実施書）（CREDAS様式1） ② 再生資源利用促進計画書（実施書）（CREDAS様式2）</li> <li>2. 工事完了時に「リサイクルガイドライン」に定める実施書（①、②）の内容をCOBRISに登録及び工事登録証明書を作成し、監督職員に提出する。</li> </ol>																								
4.4.3 再資源化完了報告書等	<ul style="list-style-type: none"> <li>* 産業廃棄物の広域的処理による建設廃棄物の処理：・する※しない</li> </ul>																								
4.4.4 最終処分	<ul style="list-style-type: none"> <li>* 建設リサイクル法第9条第1項の対象建設工事に該当する工事は、再資源化等が完了したとき、同法第18条第1項に基づく報告として、監督職員に「再資源化等報告書」を提出すること。</li> <li>* 最終処分する建設廃棄物： 最終処分場：</li> </ul> <table border="1"> <tr> <td>株式会社 山田設計</td> <td>清水住宅始め2住宅取壊し工事</td> <td rowspan="2">縮尺 図面番号 02 取壊し工事 特記仕様書2/3 愛知県建築局公共建築部公営住宅課</td> </tr> </table>	株式会社 山田設計	清水住宅始め2住宅取壊し工事	縮尺 図面番号 02 取壊し工事 特記仕様書2/3 愛知県建築局公共建築部公営住宅課																					
株式会社 山田設計	清水住宅始め2住宅取壊し工事	縮尺 図面番号 02 取壊し工事 特記仕様書2/3 愛知県建築局公共建築部公営住宅課																							


項目	特記事項																								
<処理に注意を要する建設廃棄物>	《注意》これは設計積算上の条件示明であり、処理施設を指定するものではない。なお、上記によらない場合は、監督職員と協議すること。また、処分に先立ち、処分場等の受入の可否を確認すること。																								
4.5.1 処理に注意を要する建設廃棄物	* 処理に注意を要する建設廃棄物の処理：※図面による・( ) * ヒ素・カドミウム含有せっこうボードの処理：・製造業者に回収を委託・管理型最終処分場で埋立処分 * 4.5.1(c)(1)、(2)以外のせっこうボードの処理：※4.5.1(3)(i)による・4.5.1(3)(ii)による <b>■5章 特別管理産業廃棄物の処理■</b>																								
<一般事項>																									
5.1.2 施工調査	* 特別管理産業廃棄物の搬出時には、監督職員の立会いを受ける。 * 特別管理産業廃棄物の分析調査：・行う <input checked="" type="radio"/> 行わない																								
<特別管理産業廃棄物の処分等>																									
5.4.1 特別管理産業廃棄物の処分	* 種類： 処分：  5.4.3 P C B を含む機器類 * 撤去した機器のメーカー名・型番・製造年月日を記載したリストを作成して発注者へ提出する。 * 微量P C B の分析調査：・行う ※行わない  5.4.4 P C B 含有シーリング材 * 次の物品はP C B の混入が疑われるため、専門の分析機関に依頼し、その有無を確認する。 昭和47年以前の建築物：ポリサルファイド（チオコール）系コーティング 平成元年以前の製造機器：蛍光灯安定器、コンデンサ、リアクトル、コンデンサ用放電コイル、 変圧器（絶縁油中の濃度0.5mg/kg以下のものは対象外） 上記以外においても、P C B 混入の恐れがある場合は、監督職員と協議の上、確認すること。  5.4.5 廃油 * 廃油の処分：※焼却処分または中間処理施設で再生処理・( )  5.4.6 廃酸・廃アルカリ * 廃酸・廃アルカリの処分：※中和処理、焼却処分または中間処理施設で再生処理・( )  5.4.7 ダイオキシン類 * サンプリング調査：・行う <input checked="" type="radio"/> 行わない * 廃棄物の焼却施設 解体方法：※図面による・( ) * 処分方法：※図面による・( ) <b>■6章 アスベスト含有建材の除去及び処理■</b>																								
<一般事項>																									
6.1.1 適用範囲	* 大気汚染防止法に基づき、適正に対応すること。 * 建築設備に使用されているアスベスト含有材の処理：																								
6.1.2 施工調査	* アスベスト含有分析調査： <input checked="" type="radio"/> 行わない・行う ( )																								
6.1.3 アスベスト粉じん濃度測定	* アスベスト除去工事の有無にかかわらず、粉じん濃度測定を行う。濃度測定の方法は下記による。 吹付けアスベスト除去工事がある場合 ※別途指定（図示）による・表1による アスベスト含有建材の処理を行う場合 ・別途指定（図示）による ※表1による アスベスト含有成形板の処理のみの場合、またはアスベスト含有建材の処理がない場合 ※表1のうち①及び④を実施・( ) * 測定方法は「JIS K3850-1空気中の繊維状粒子測定方法-第1部：光学顕微鏡法及び走査電子顕微鏡法」による位相差・分散顕微鏡法とし、測定機関は都道府県労働局に登録されている作業環境測定機関とする。 * 測定結果は速やかに監督職員に報告する。作業中の濃度測定において、測定値が10f/Lを超えた場合は作業を中止して、その発生源を特定して必要な粉じん飛散防止措置を講じた後、監督職員の承諾を得て作業を再開することができる。工事を再開した場合は、再度測定を行い、速やかに監督職員に報告する。  * 【表1】																								
	<table border="1"> <thead> <tr> <th>測定時期</th> <th>測定場所</th> <th>測定点数</th> <th>備考</th> </tr> </thead> <tbody> <tr> <td>処理作業前</td> <td>① 施工区画周辺又は敷地境界</td> <td>4方向各1点</td> <td>注1)</td> </tr> <tr> <td></td> <td>② セキュリティーゾーン入口</td> <td>1点</td> <td>空気の流れを確認 注1)</td> </tr> <tr> <td>処理作業中</td> <td>③ 集じん・排気装置の排出口 (処理作業室外の場合)</td> <td>1点</td> <td>集じん・排気装置 の性能確認 注1)</td> </tr> <tr> <td></td> <td>④ 施工区画周辺又は敷地境界</td> <td>4方向各1点</td> <td>注1)</td> </tr> <tr> <td>処理作業後 隔離シート撤去前</td> <td>⑤ 処理作業室(隔離された区域)内 注2)</td> <td>2点</td> <td>注3)</td> </tr> </tbody> </table> <p>(注)1 速報値で10f/L以上検出された場合は、直ちに作業を中止し、その原因を確認すること。 (注)2 各施工箇所ごとの室面積が10m<sup>2</sup>以下は1点、50m<sup>2</sup>以下までは2点、300m<sup>2</sup>以下までは3点とする。300m<sup>2</sup>を超えるものは、300m<sup>2</sup>ごとに1測定点を追加する。 (注)3 粉じん測定は、粉じん飛散抑制剤を散布した翌日とし、速報値で10f/L以下であることを確認した後、シートの撤去を行うこと。 * 石綿則第6条による隔離措置と「同等以上の効果を有する措置」により除去等作業を行う場合、上表のうち、①及び④を実施する。 * 粉じん濃度測定結果報告書の提出部数：※2部・( )部)  * 石綿作業主任者技能講習修了者または平成18年3月以前の特定化学物質作業主任者の有資格者の内から石綿作業主任者を選任し、法令に基づき、作業の方法、労働者の指導等必要な措置を行うこと。  * 監督職員及び検査員等の保護具、保護衣、作業衣等は受注者が無償で提供すること。  * 除去工法：※6.3.2(a)(1)～(4)による・( ) * 除去したアスベスト含有吹付け材等の飛散防止措置：※湿潤化・固定化  * アスベスト含有吹付け材の処分：・6.3.3(d)(1)による・6.3.3(d)(2)による  * 除去したアスベスト含有保温材等の飛散防止措置：※湿潤化・固定化  * アスベスト含有保温材等の処分：・6.3.3(d)(1)による・6.3.3(d)(2)による</p>	測定時期	測定場所	測定点数	備考	処理作業前	① 施工区画周辺又は敷地境界	4方向各1点	注1)		② セキュリティーゾーン入口	1点	空気の流れを確認 注1)	処理作業中	③ 集じん・排気装置の排出口 (処理作業室外の場合)	1点	集じん・排気装置 の性能確認 注1)		④ 施工区画周辺又は敷地境界	4方向各1点	注1)	処理作業後 隔離シート撤去前	⑤ 処理作業室(隔離された区域)内 注2)	2点	注3)
測定時期	測定場所	測定点数	備考																						
処理作業前	① 施工区画周辺又は敷地境界	4方向各1点	注1)																						
	② セキュリティーゾーン入口	1点	空気の流れを確認 注1)																						
処理作業中	③ 集じん・排気装置の排出口 (処理作業室外の場合)	1点	集じん・排気装置 の性能確認 注1)																						
	④ 施工区画周辺又は敷地境界	4方向各1点	注1)																						
処理作業後 隔離シート撤去前	⑤ 処理作業室(隔離された区域)内 注2)	2点	注3)																						
<除去工事共通事項>																									
6.2.2 石綿作業主任者																									
6.2.6 保護具等																									
6.2.7 保護衣、作業衣																									
<アスベスト含有吹付け材の除去>																									
6.3.2 工法																									
6.3.3 除去したアスベスト等の保管、運搬、処分等																									
<アスベスト含有保温材等の除去>																									
6.4.3 工法																									
6.4.4 除去したアスベスト等の保管、運搬、処分等																									


項目	特記事項
<アスベスト含有成形板の除去>	* アスベスト含有成形板の処分：・6.5.3(d)(2)(i)による・6.5.3(d)(2)(ii)による
6.5.3 除去したアスベストの保管、運搬、処分等	<b>■7章 特殊な建設副産物の処理■</b>
<一般事項>	* 分析調査：・行う <input checked="" type="radio"/> 行わない
7.1.3 施工調査	<b>&lt;特殊な建設副産物の回収及び処分&gt;</b>
7.3.1 特殊な建設副産物の回収及び処分	* 種類、回収及び処分：・図面による・( )
7.3.2 特定物質	* 撤去時のフロンの取扱いは「フロン類の使用の合理化及び管理の適正化に関する法律」(平成27年4月1日施行)に基づいて行うこと。 <b>■その他■</b>
	1) 杭引き抜きや構造物基礎などの解体、撤去後の処理について：図面による解体、撤去の完了時に、監督職員の立会い、確認を受けること。 2) 災害及び公害の防止：次の届出を受注者にて行う 特定施設の設置の届出(騒音規制法第6条、振動規制法第6条)、騒音発生施設又は振動発生施設の設置の届出(愛知県公害防止条例第20条第2項)、特定建設作業の実施の届出(騒音規制法第14条、振動規制法第14条) 3) 解体後の整地工事完了時の掘削等による確認 ※適用する(確認方法等：図面又は監督職員の指示による)・適用しない 4) ・石綿含有建築用仕上塗材の除去等作業における大気汚染防止法令上の取扱い等については、平成29年5月31日 基安化発0531第1号「石綿含有建築用仕上塗材の除去等作業における大気汚染防止法令上の取扱い等について」によること。 ・石綿含有建築用仕上塗材の除去作業等における石綿飛散防止対策については、平成29年5月30日環水大大発第1705301号「石綿含有仕上塗材の除去作業等における石綿飛散防止対策について」によること。 ・既存仕上塗材層の処理方法に関する事項は、「建築物の改修・解体時における石綿含有建築用仕上塗材からの石綿粉じん飛散防止処理技術指針(国立研究開発法人 建築研究所)」によること。 * 水道メーター、ガス、電気メーターについては、工事着手前に監督職員の指示を受ける。
	株式会社 山田設計 清水住宅始め2住宅取扱い工事 図面番号 縮尺 0.3 取扱い工事 特記仕様書3/3 愛知県建築局公共建築部公営住宅課

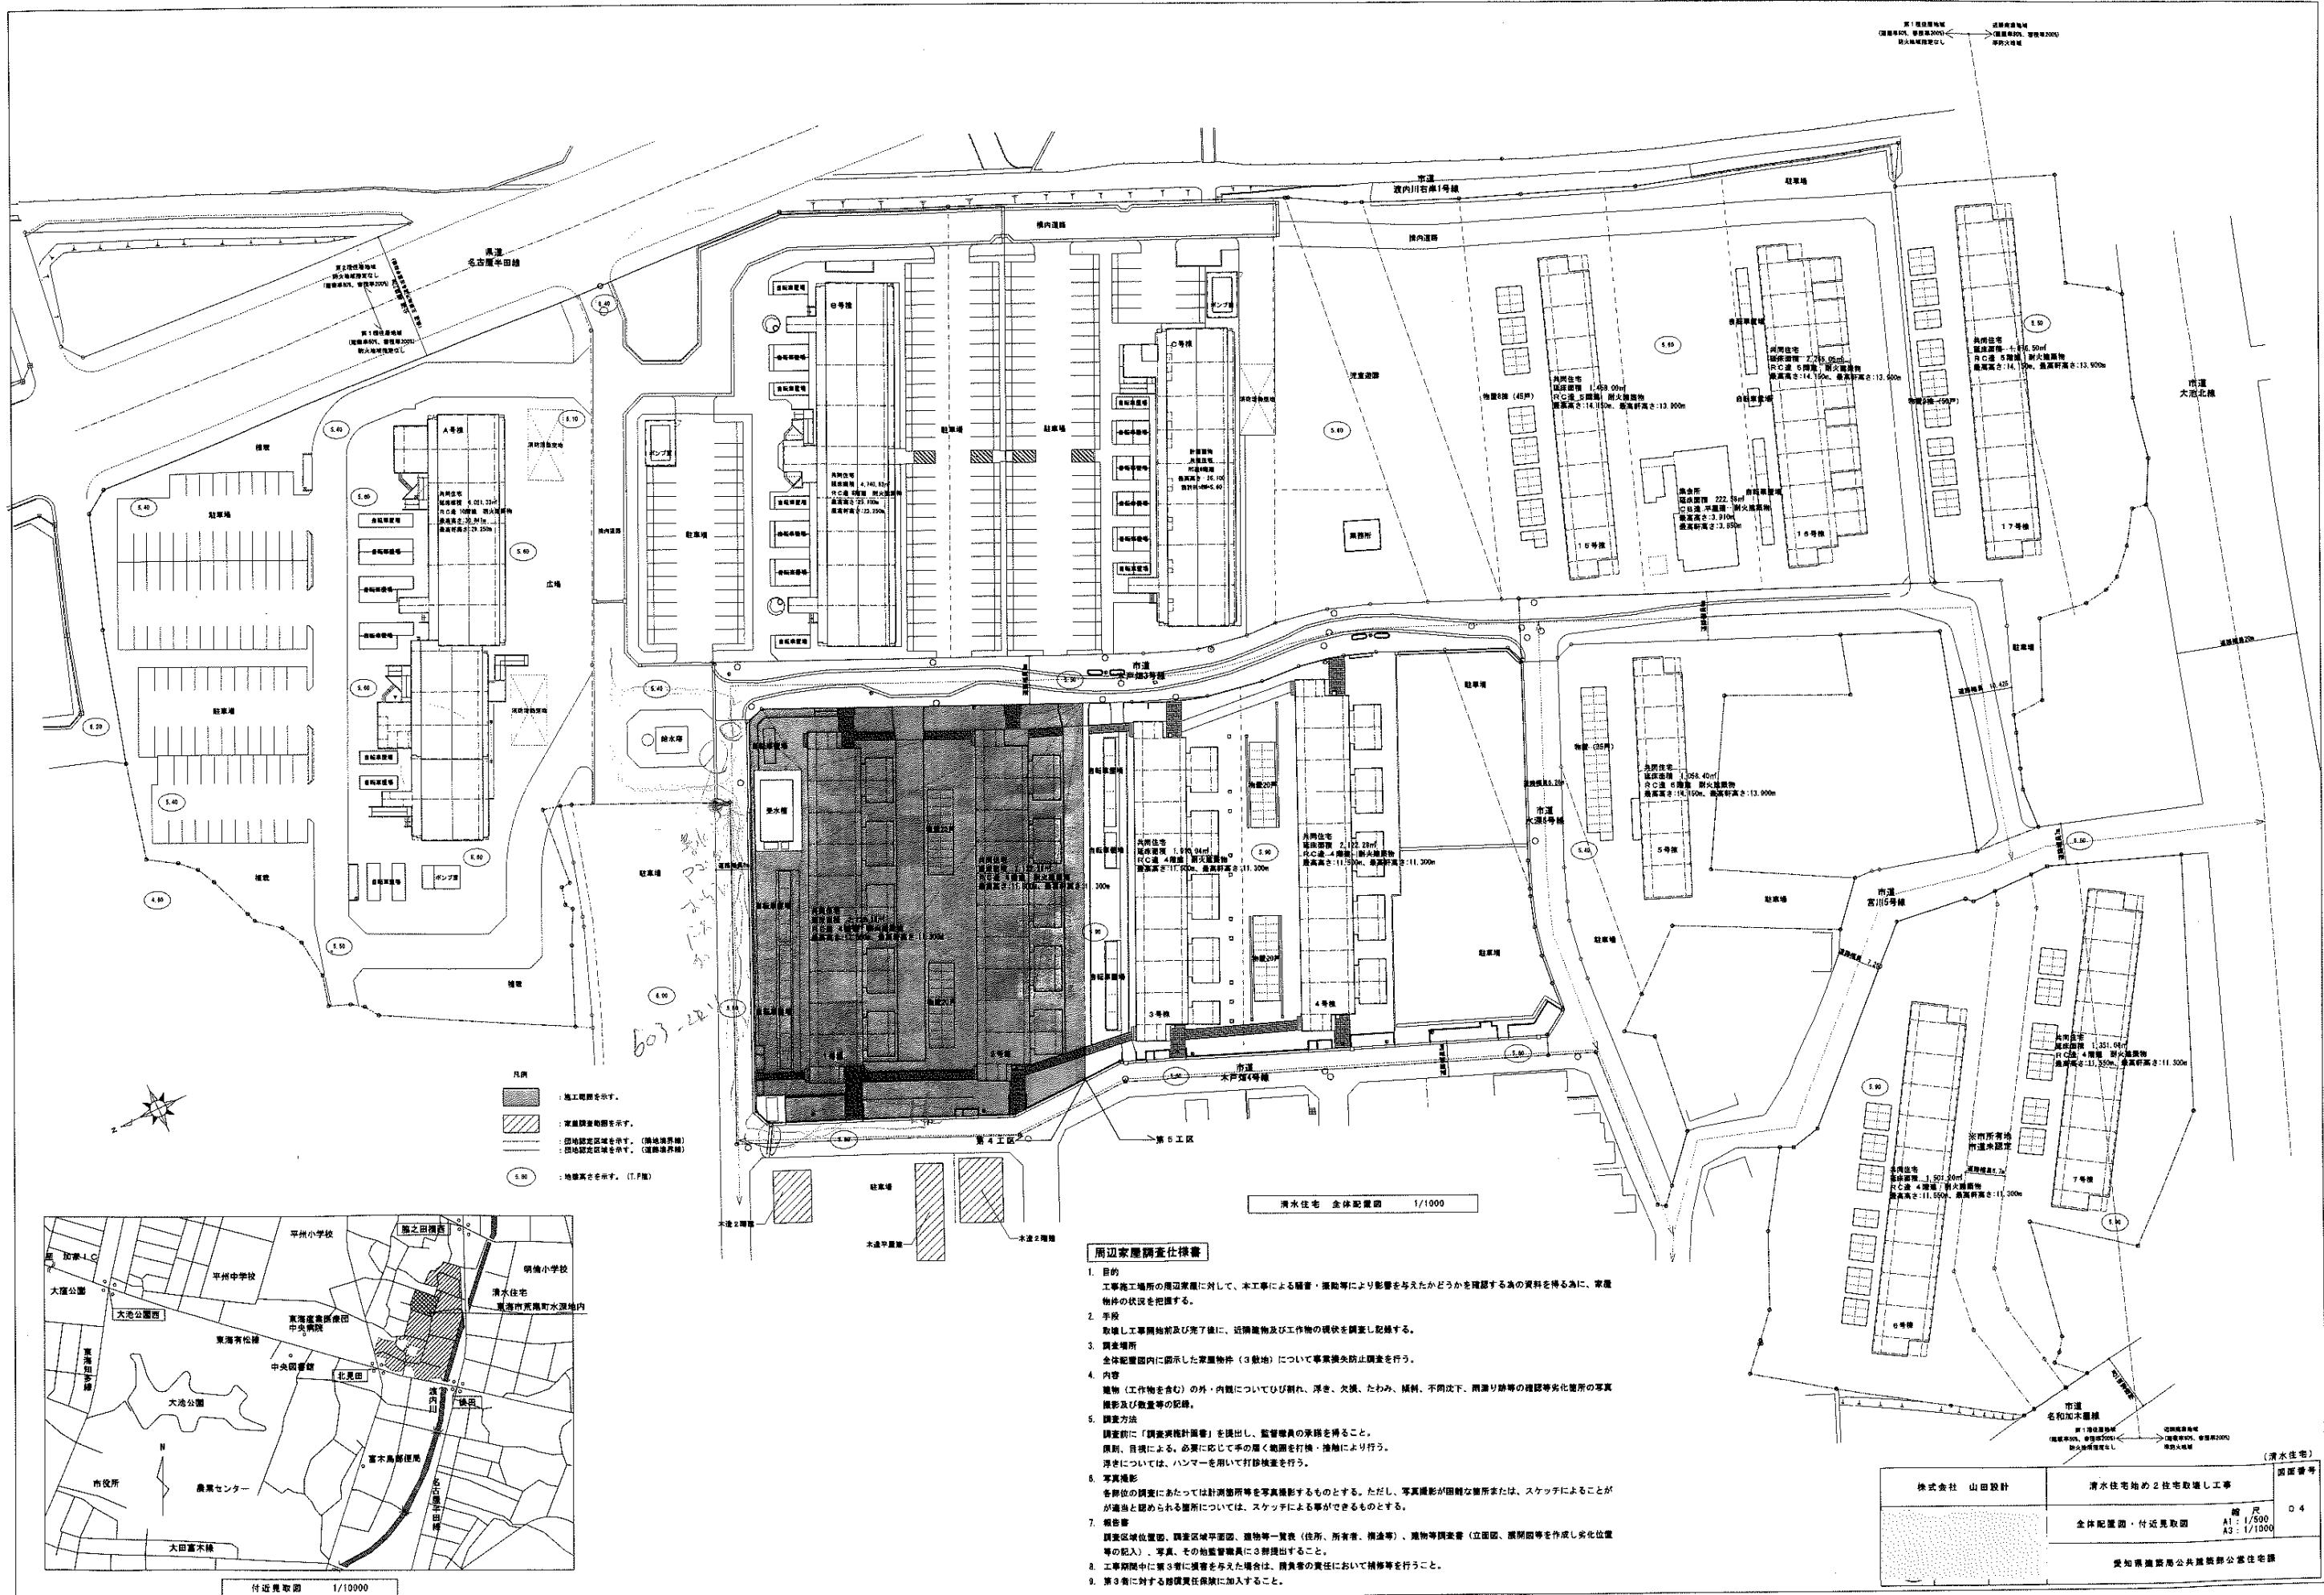

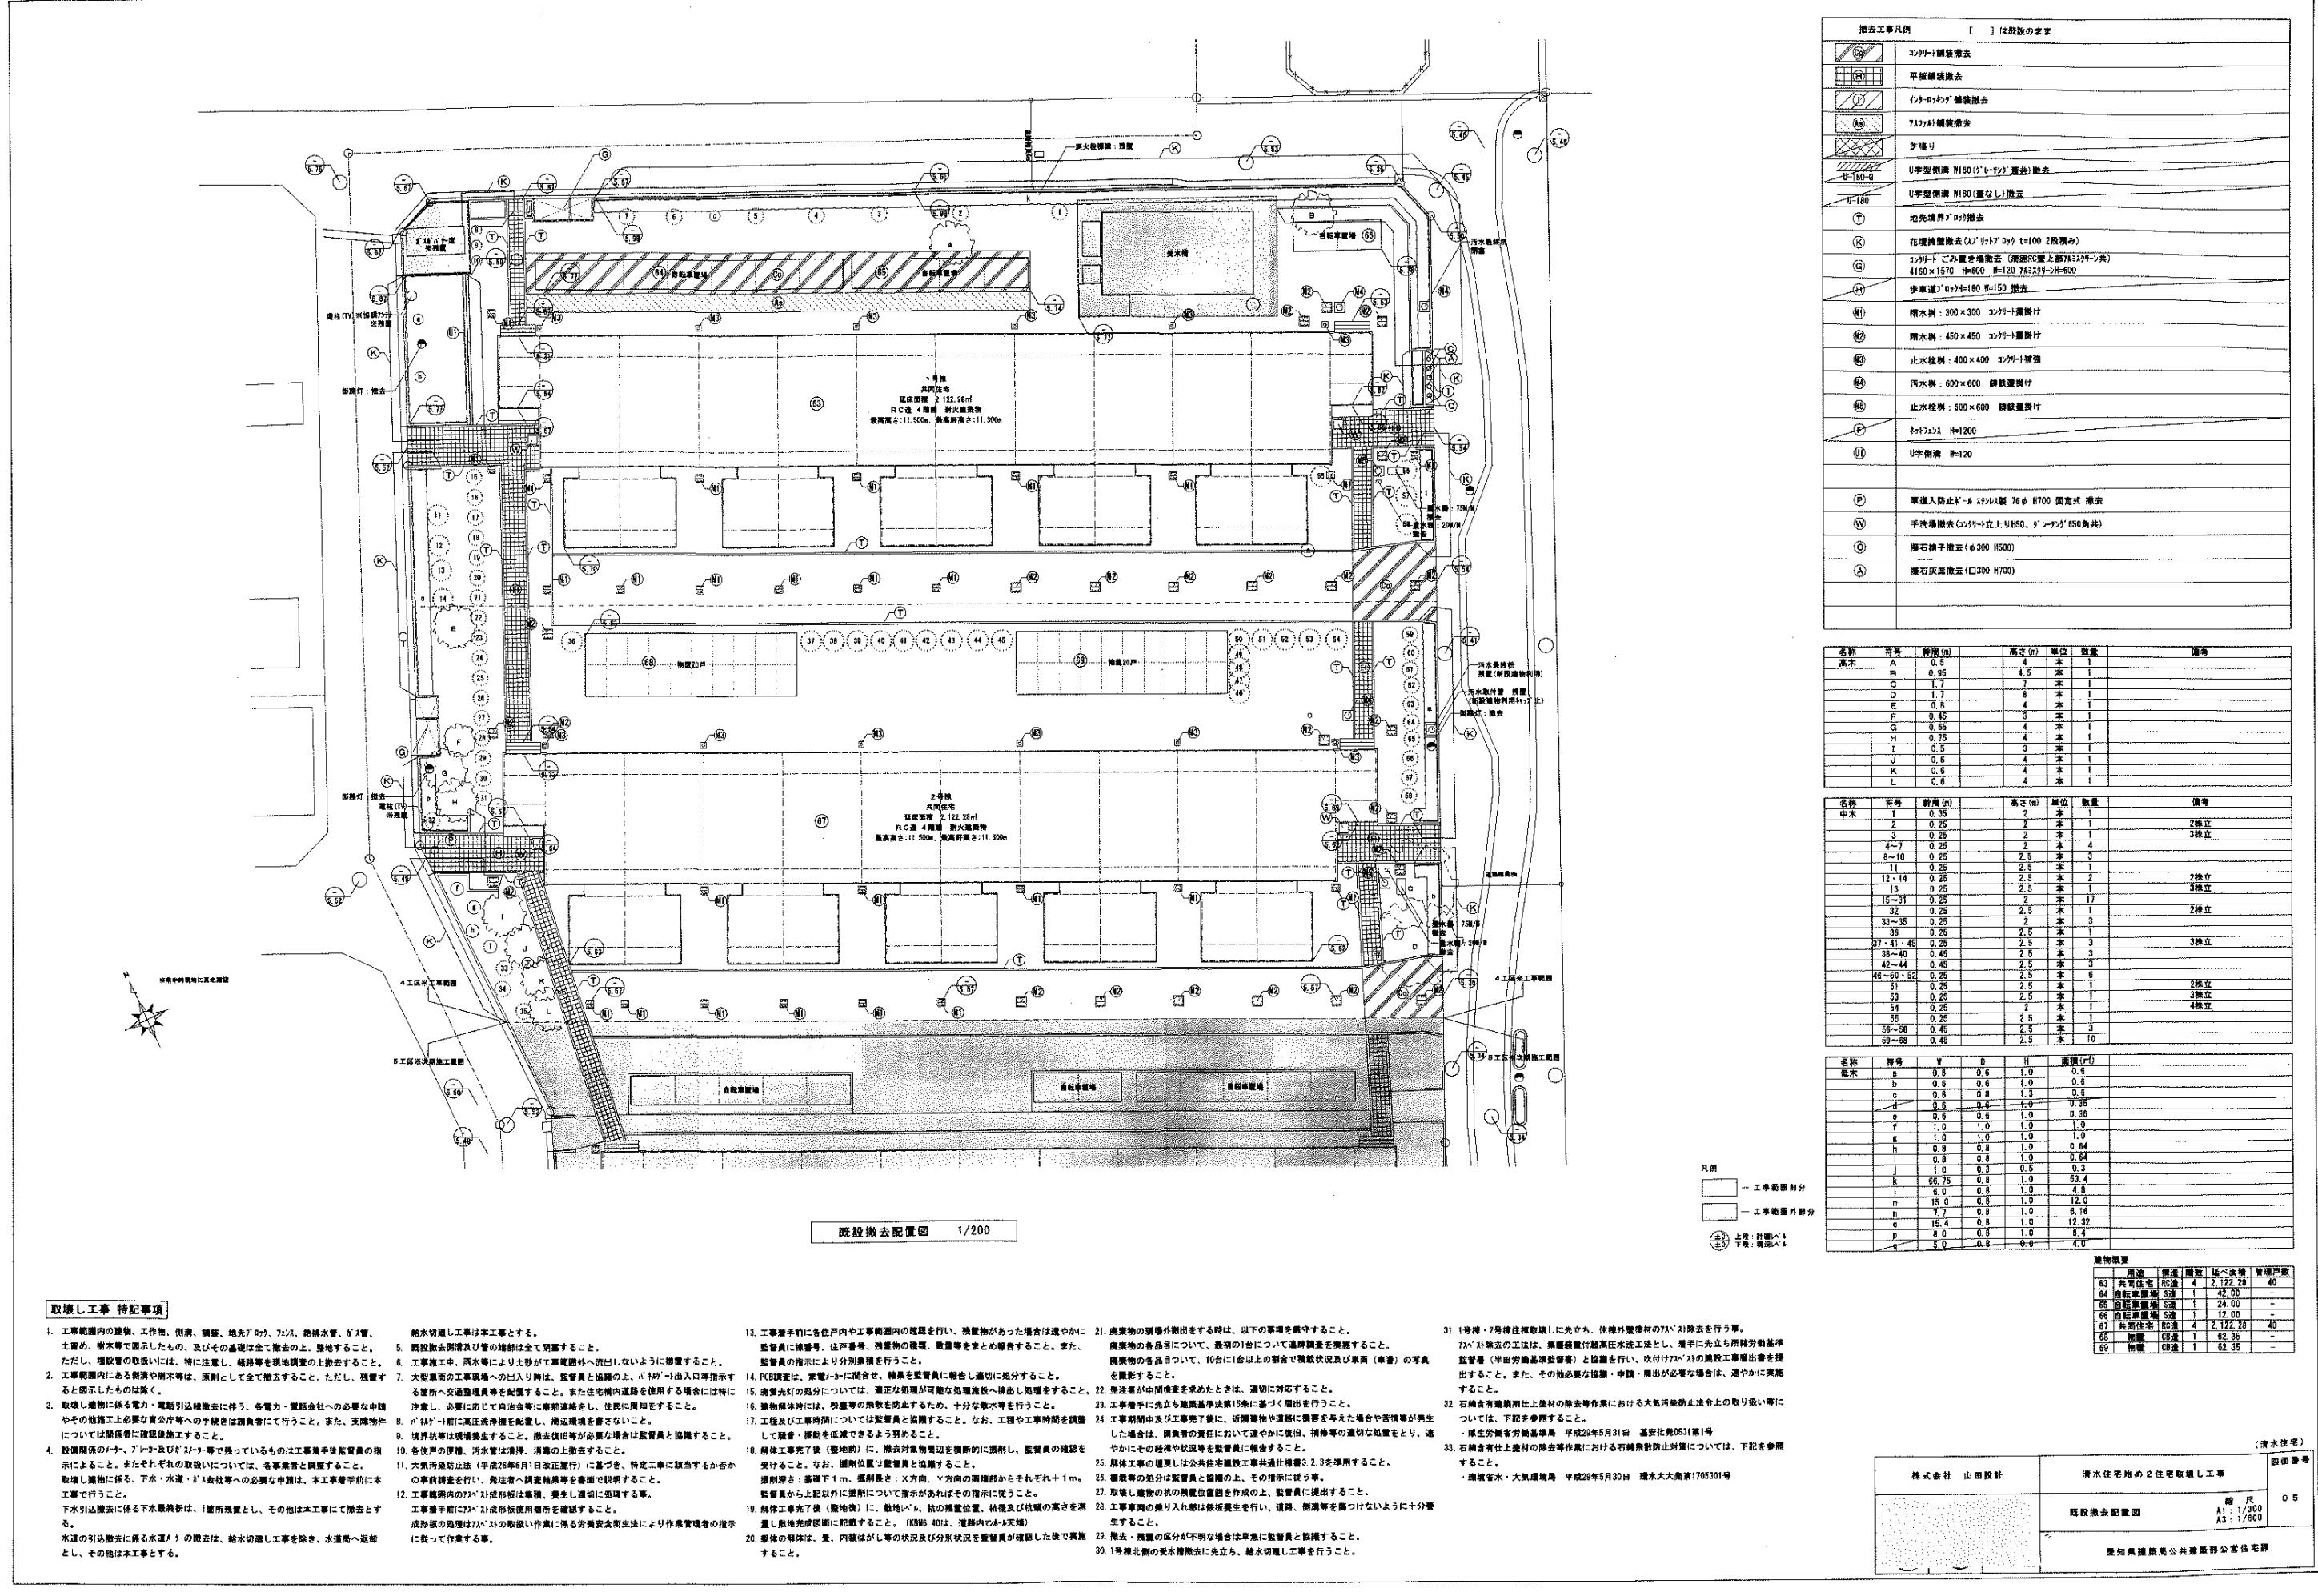

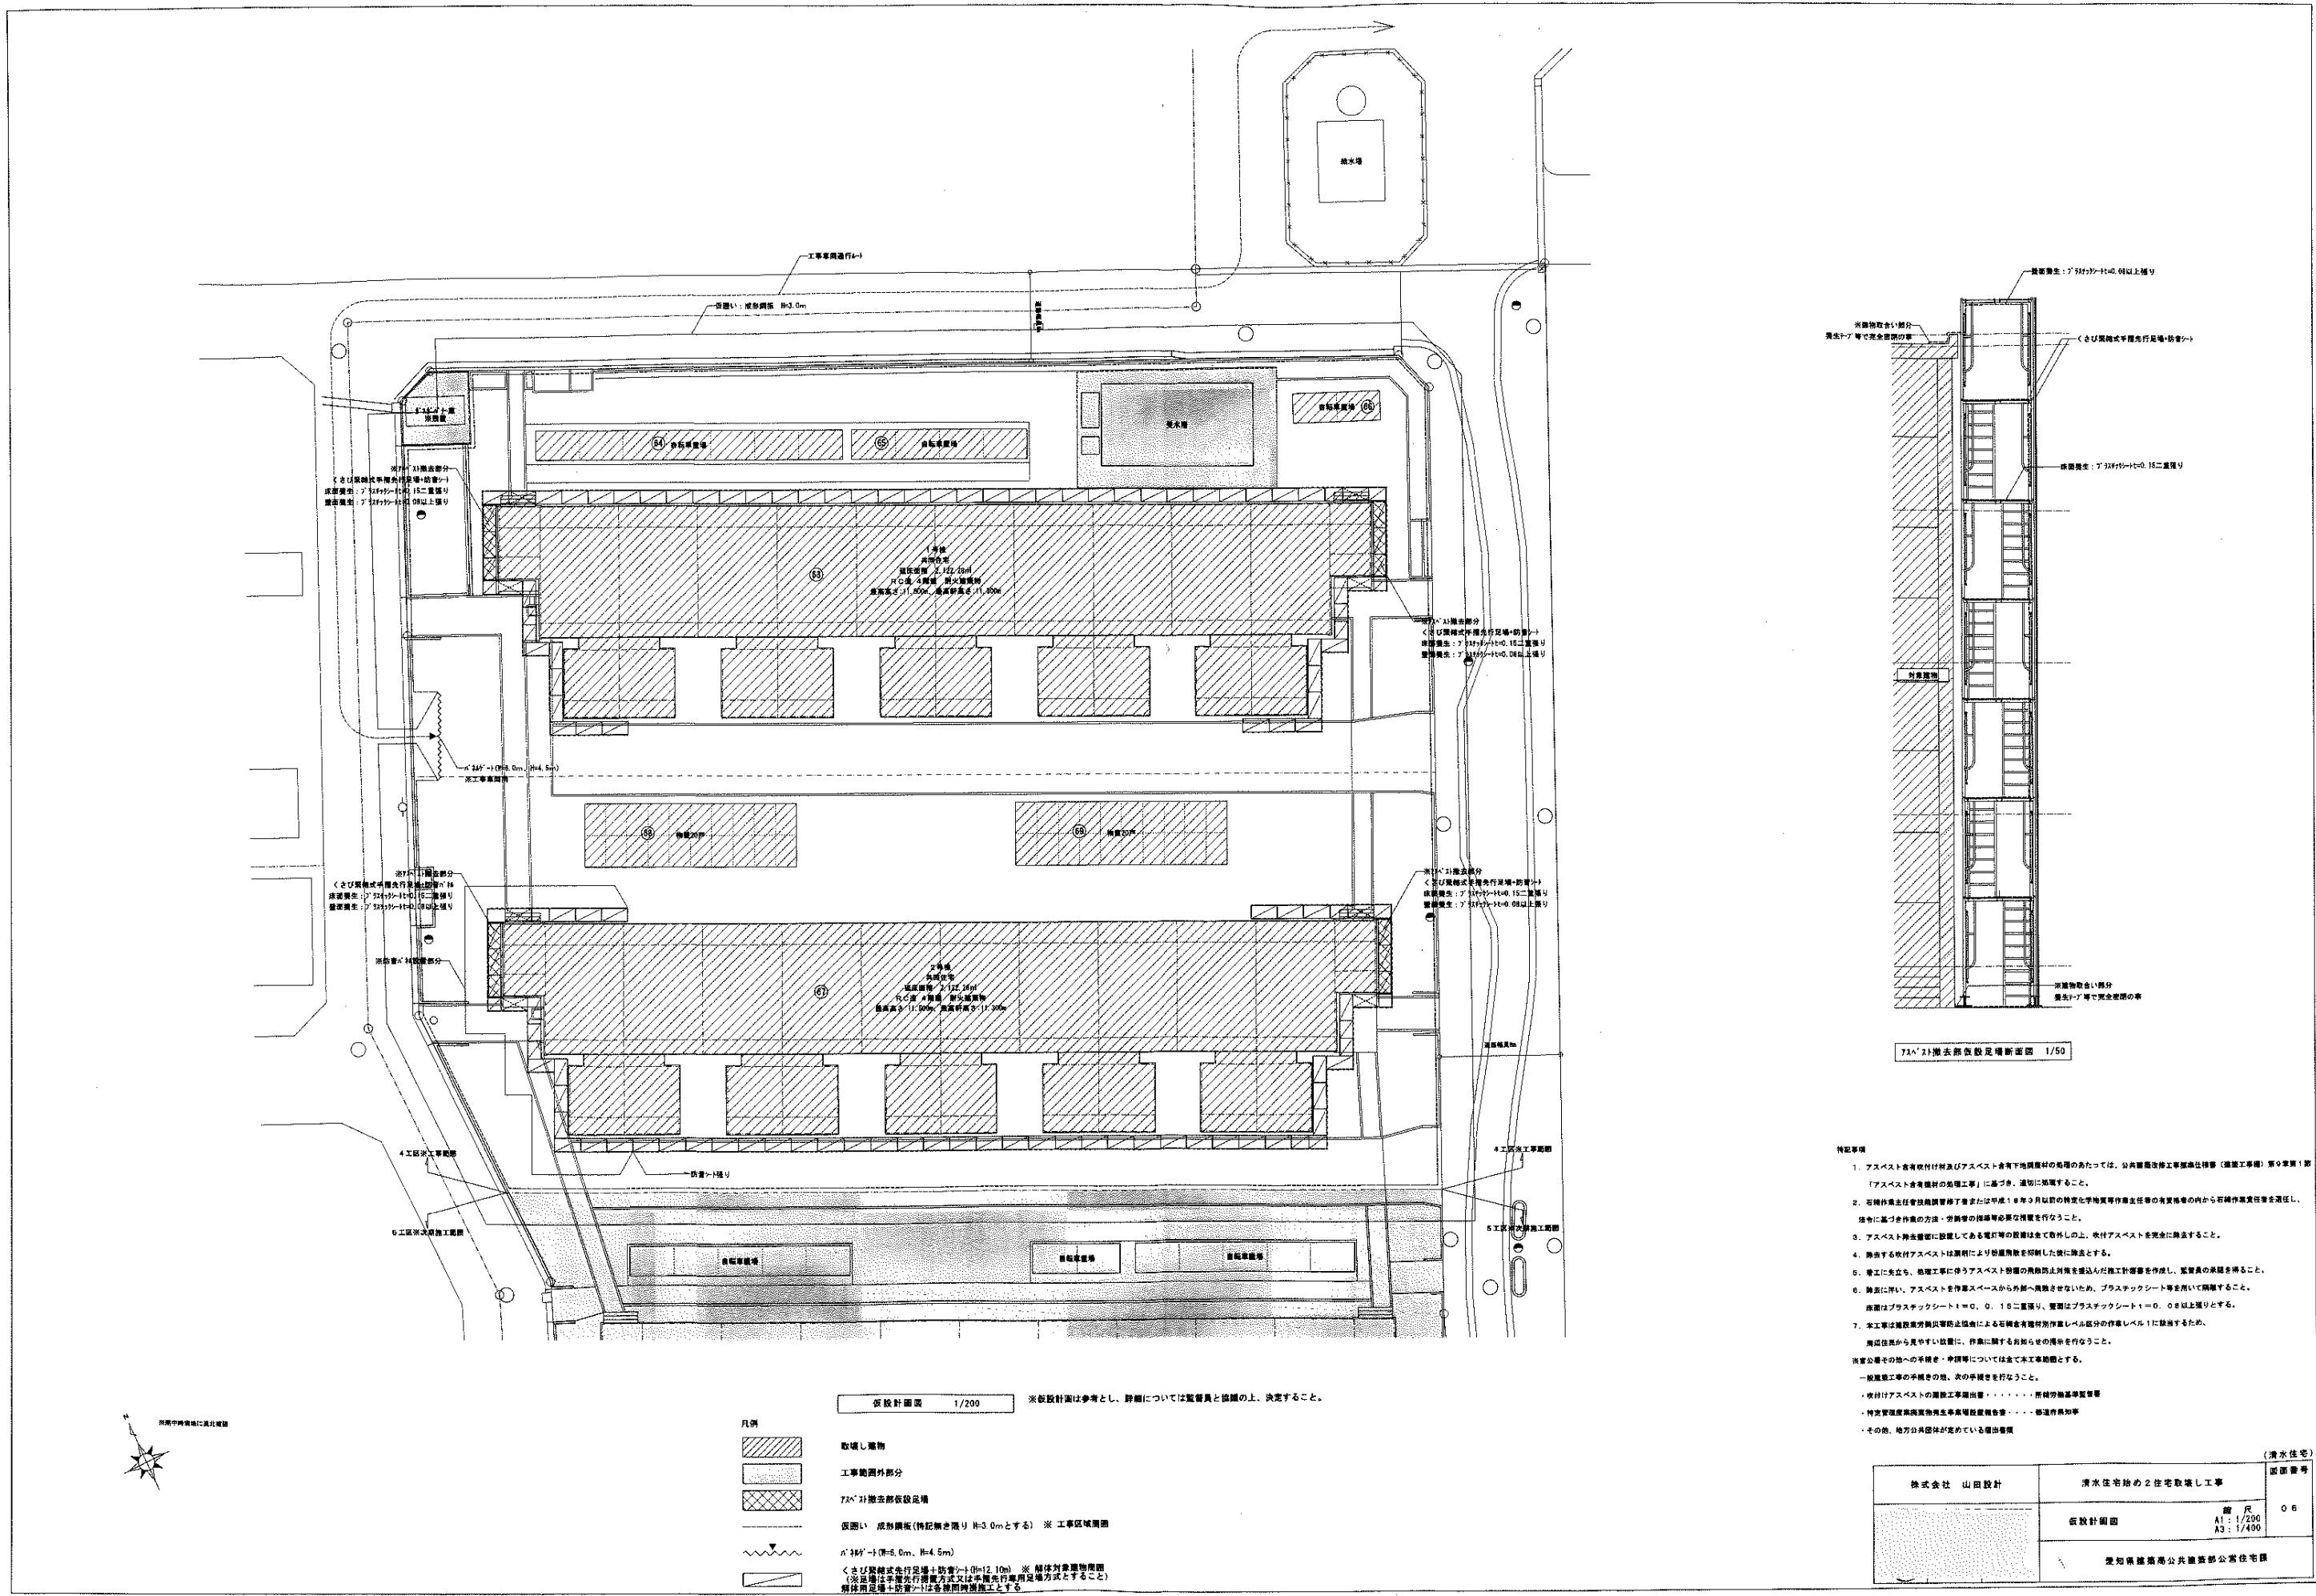

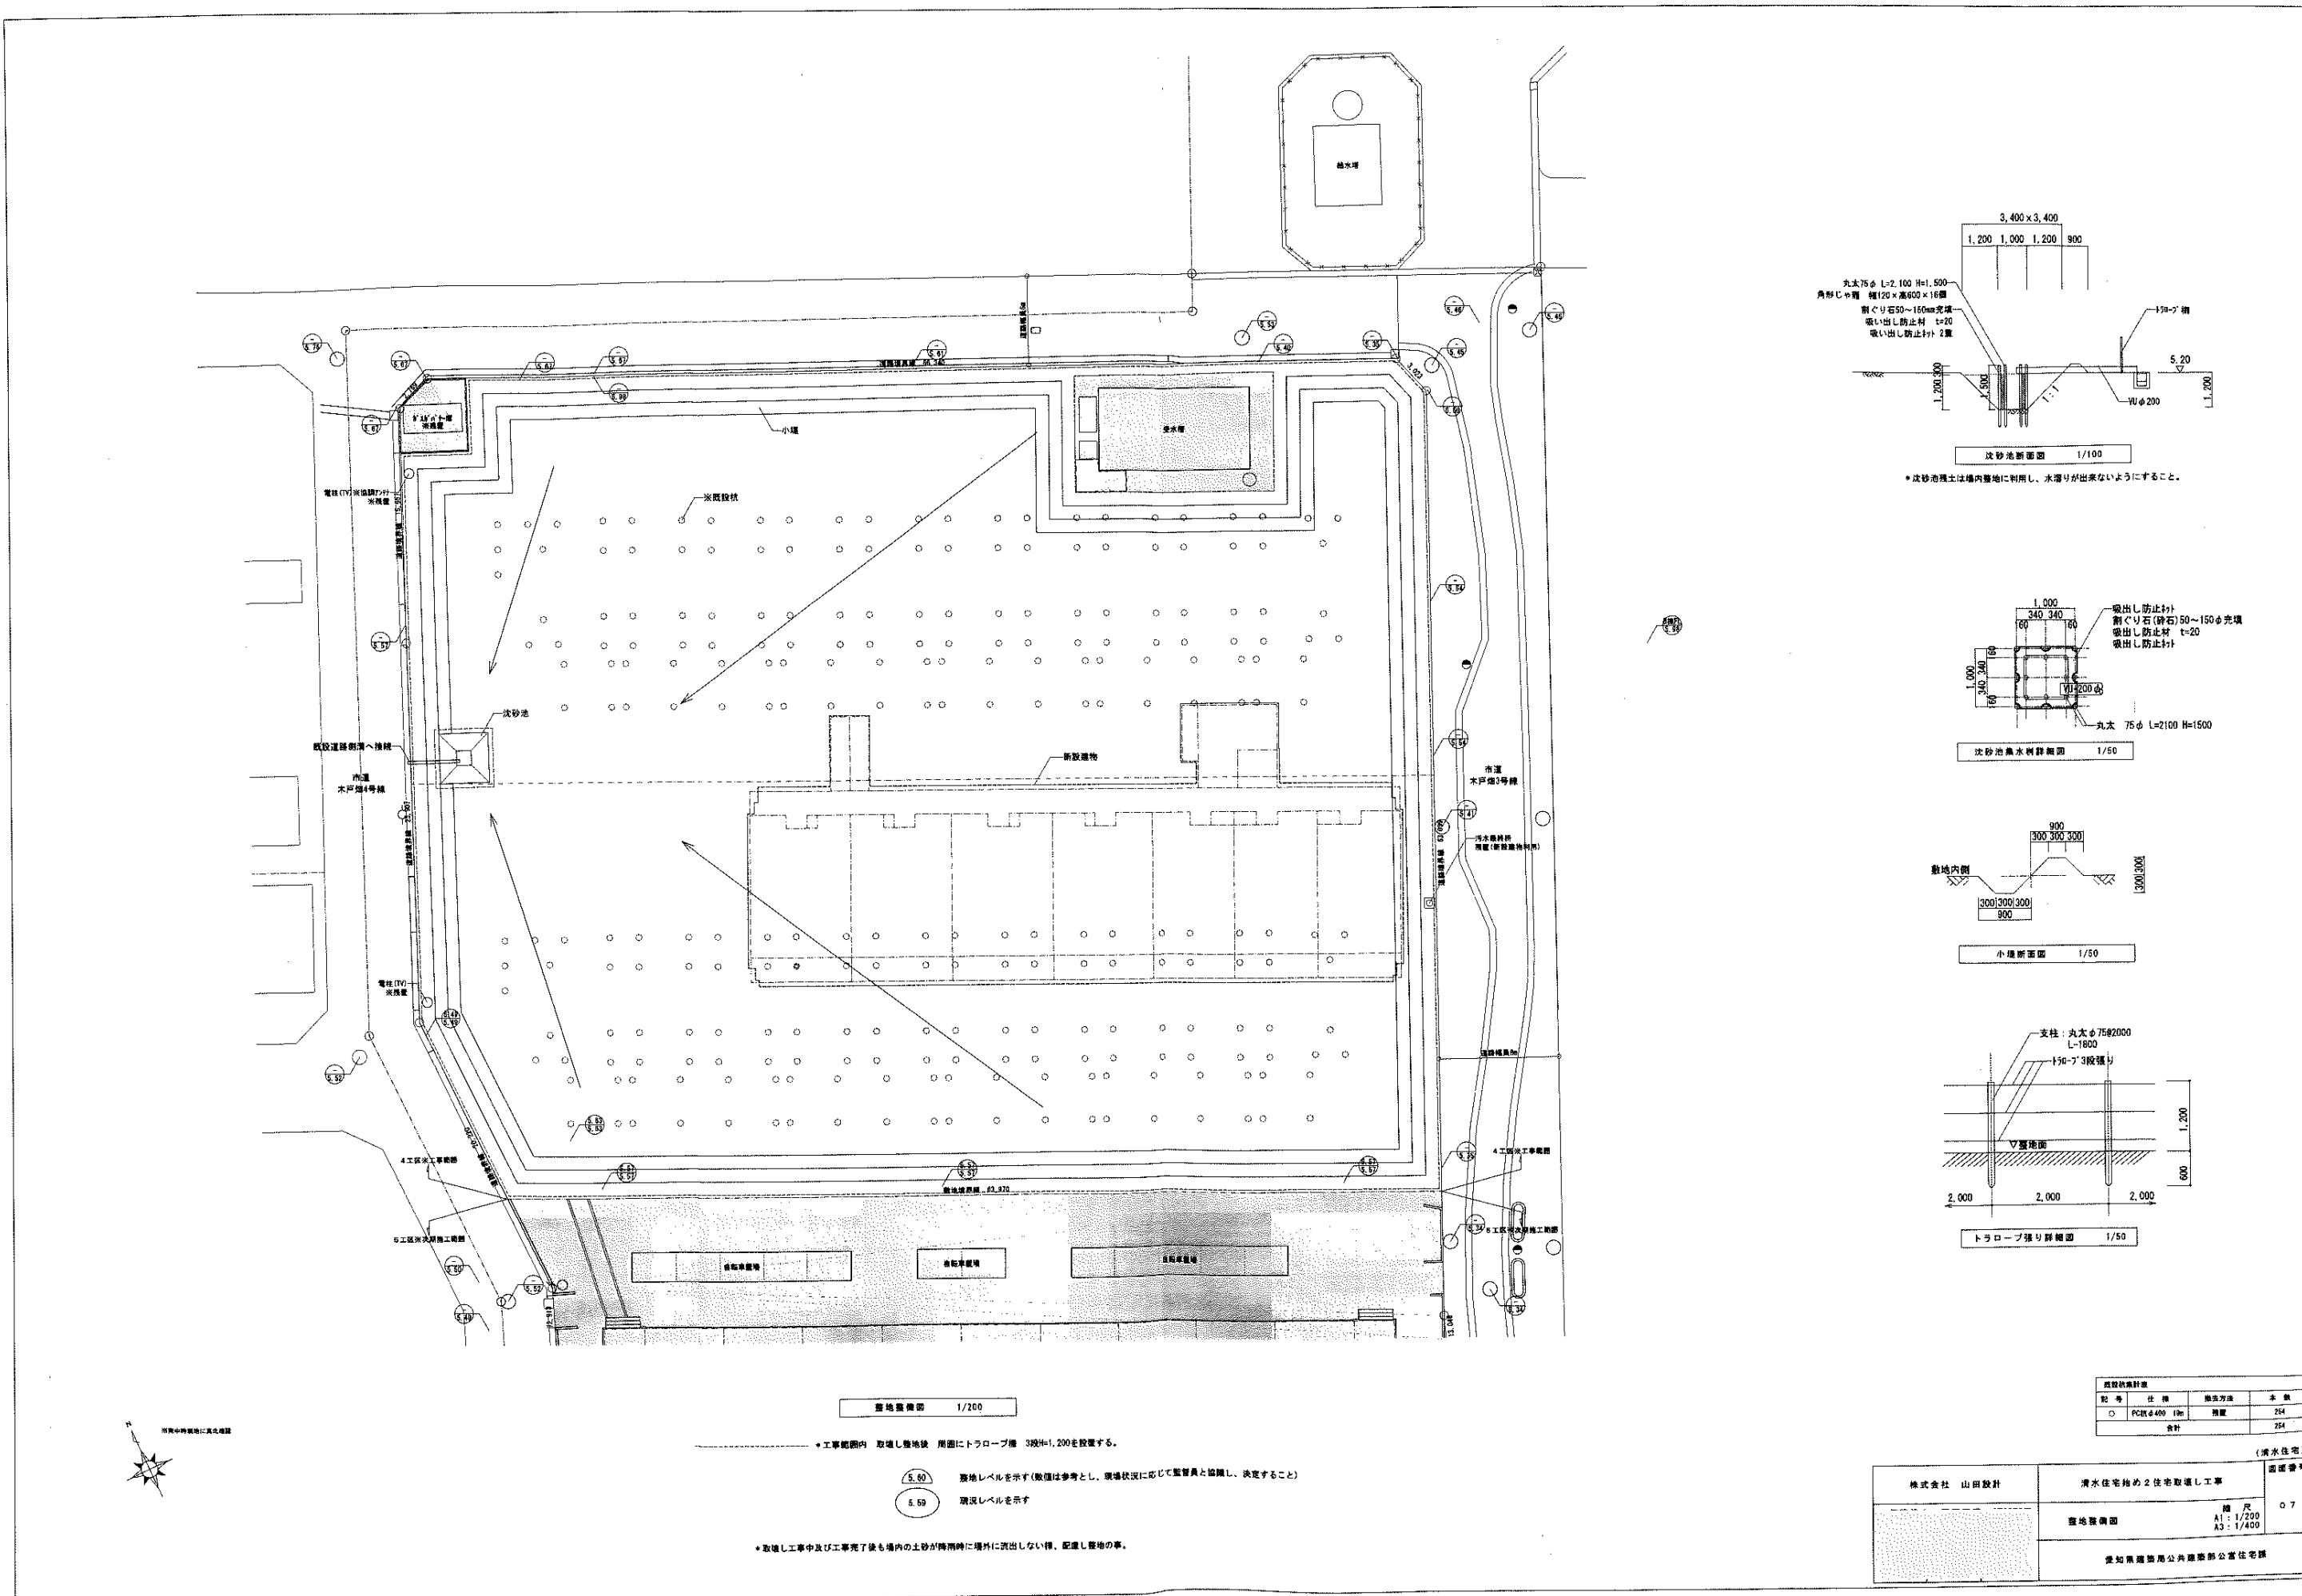

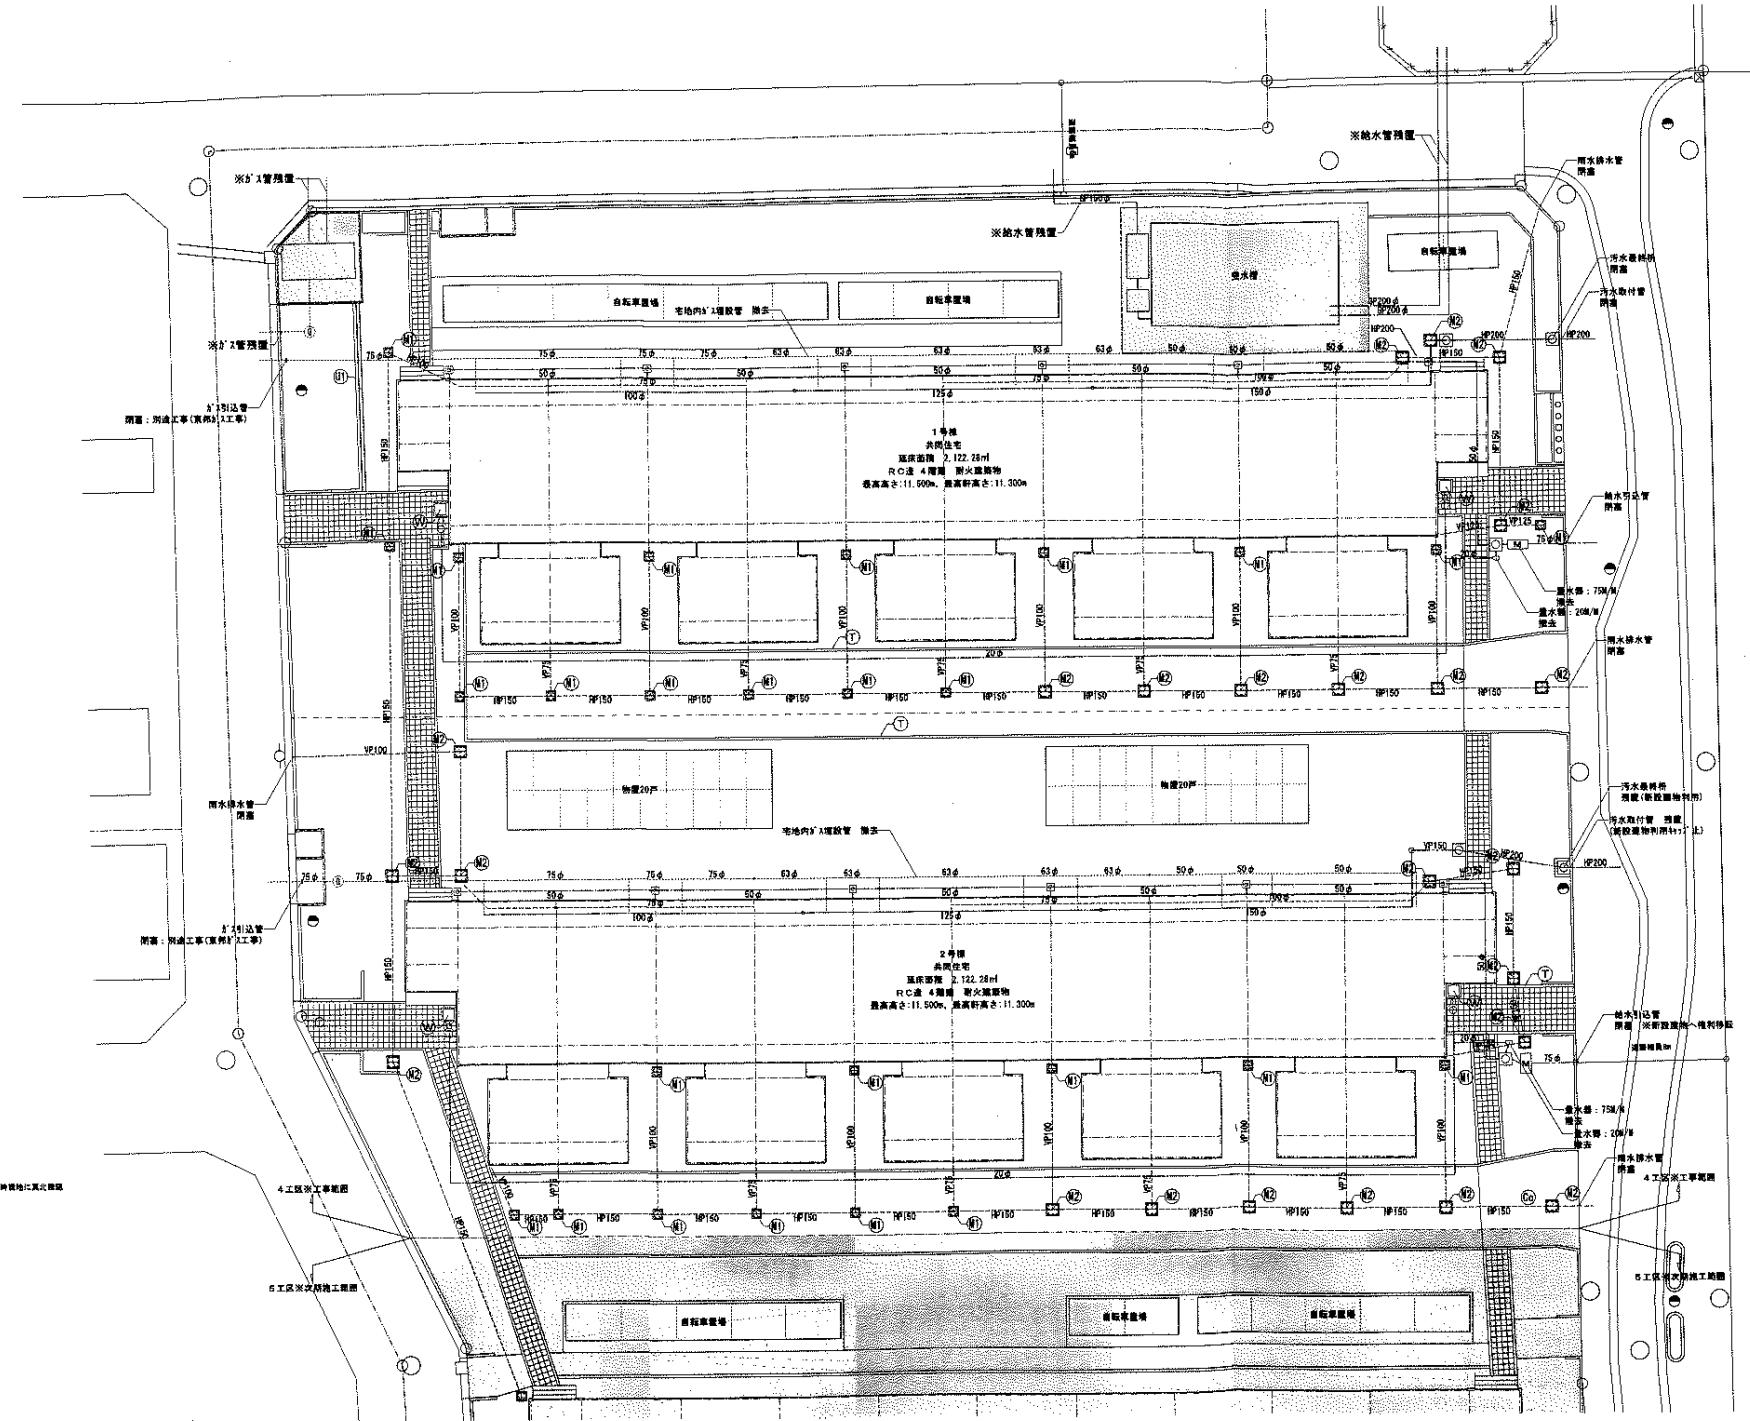


埋設配管撤去記載図 1/200

凡例	
-----	給水管
-----	雨水管
—	汚水管
—	ガス管

(清水住宅)

株式会社 山田設計	清水住宅始め2住宅新造し工事	面図番号	
		規格	08
		A1: 1/200 A3: 1/400	埋設配管撤去記載図

愛知県建設局公共建築部公営住宅課

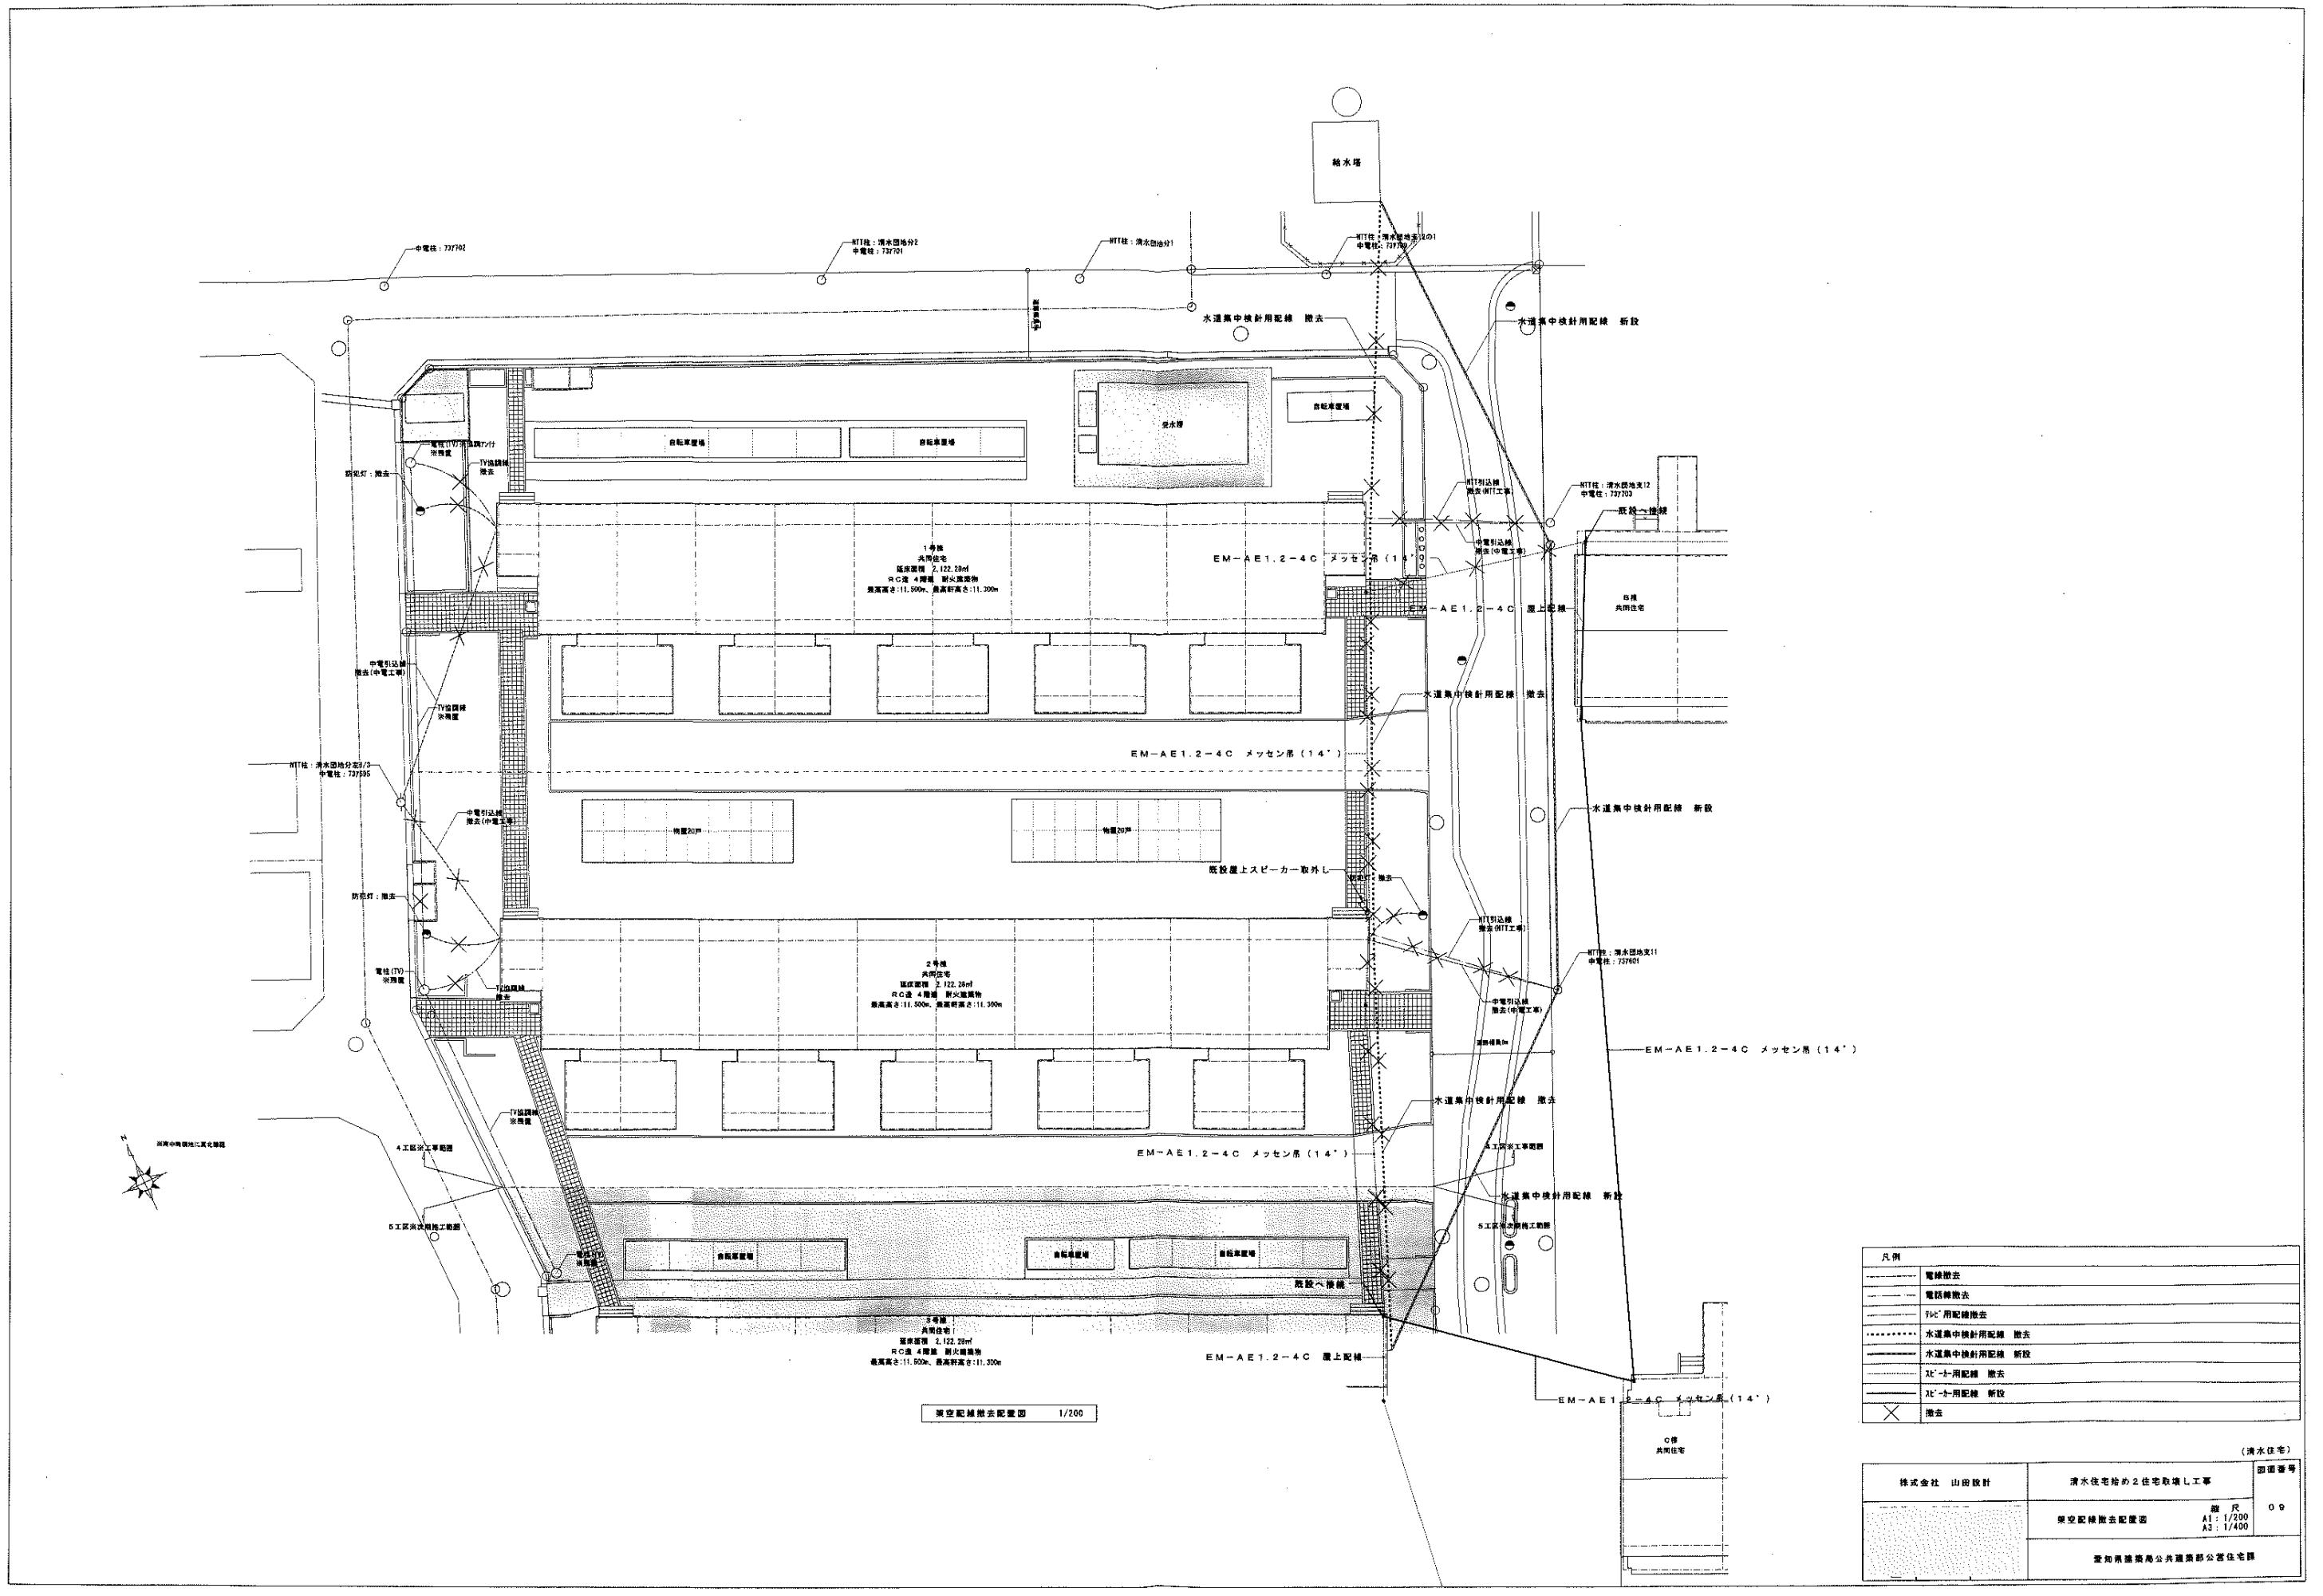

(清水住宅)


株式会社 山田設計	清水住宅始め2住宅取扱工事	図面番号
	A1 : 1/200 A3 : 1/400	09

東京都墨田区公共建築部公営住宅課


外部仕上	
部位	仕上
構造	JR-防水（責任施工） POC外壁 瓦
外壁	JR-漆喰仕上げ外付 廊腰瓦張り 普通瓦3枚打打継し JR-外付 JR-漆喰仕上げ外付 廊腰瓦張り 普通瓦3枚打打継し JR-外付
山本	マリモ
外観面下	シルク打継し JR-防水仕様（低地切） 壁：JR-漆喰仕上げ外付 一般鋼屋半塗り 床：JR-防水仕様（低地切） 壁：JR-漆喰仕上げ外付 JR-屋半塗り
ハムニ	JR-PC断熱板 壁：U形形鋼吹付 JR-外付
階段室	JR-防水仕様（低地切） 壁：JR-漆喰仕上 壁：JR-漆喰仕上
規	規格化仕上げ JR-750 規格化仕上 VR-750


内部仕上	
部名	部位 仕上
玄関	玄：JR-外壁 床：JR-外壁
浴室	壁：JR-外壁 床：JR-外壁
便所	壁：JR-外壁 床：JR-外壁
台所	壁：JR-外壁 床：JR-外壁
廊下	壁：JR-外壁 床：JR-外壁
部屋	壁：JR-外壁 床：JR-外壁

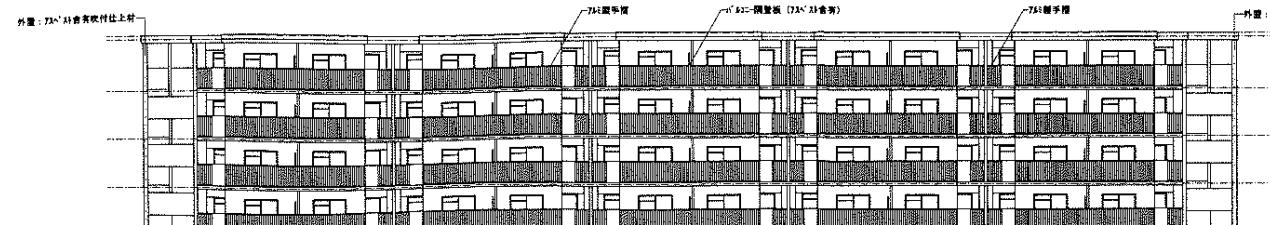


南立面図 1/200

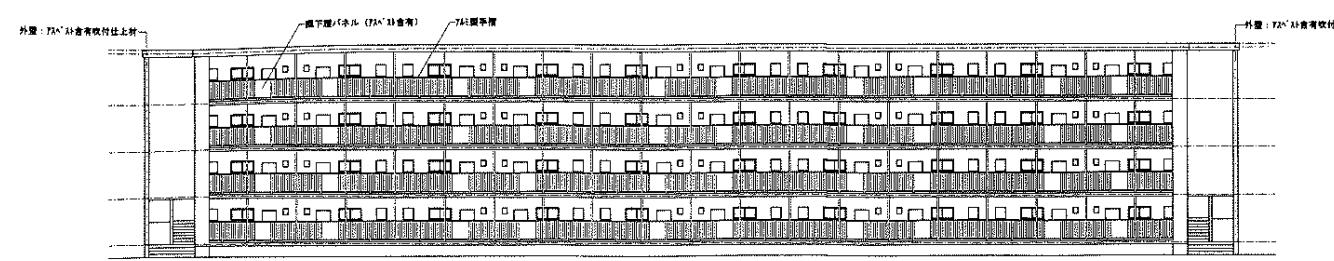


北立面図 1/200

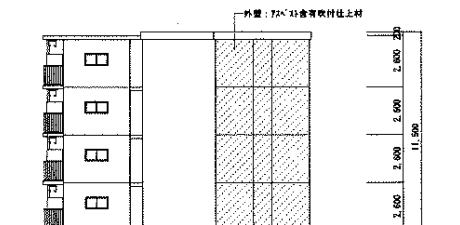


東立面図 1/200

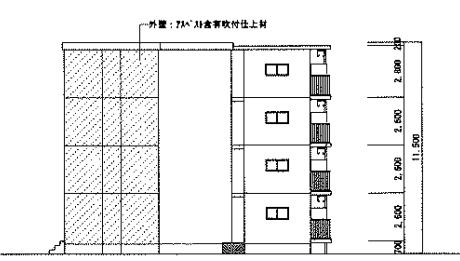


西立面図 1/200

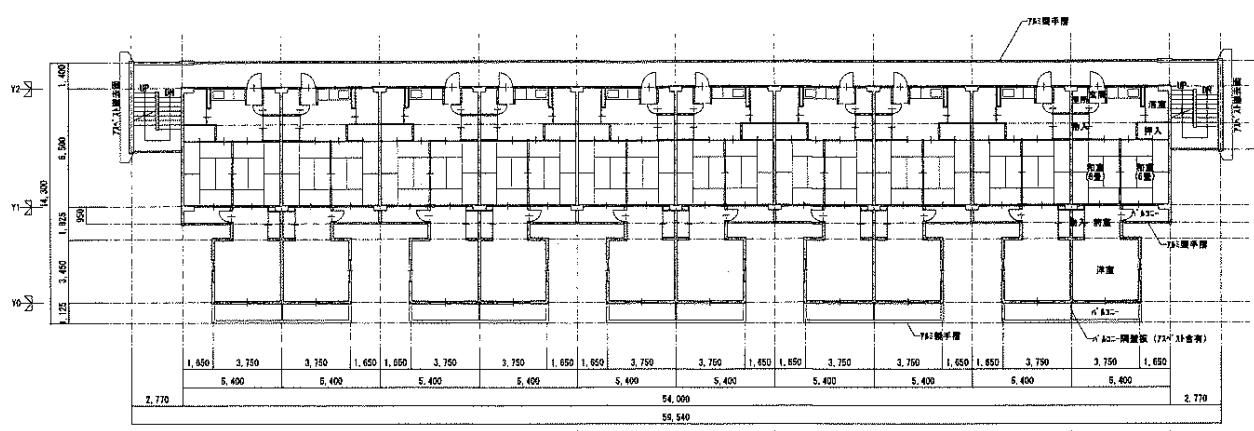


2~4階平面図 1/200

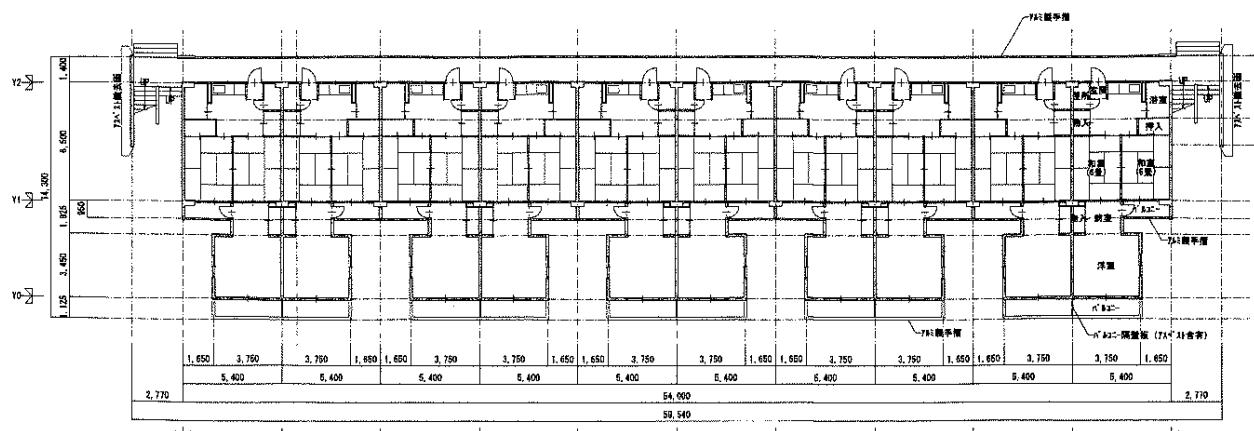

1階平面図 1/200

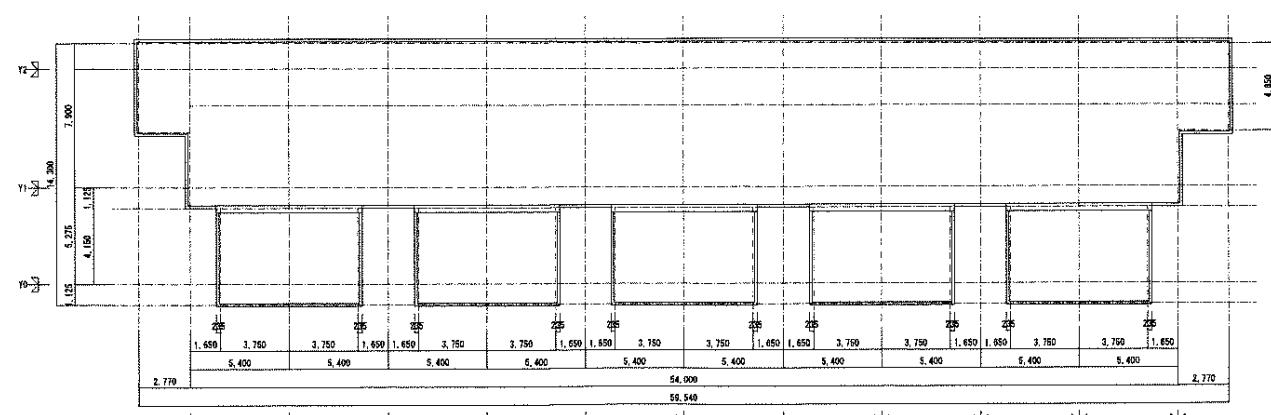





屋根伏図 1/200

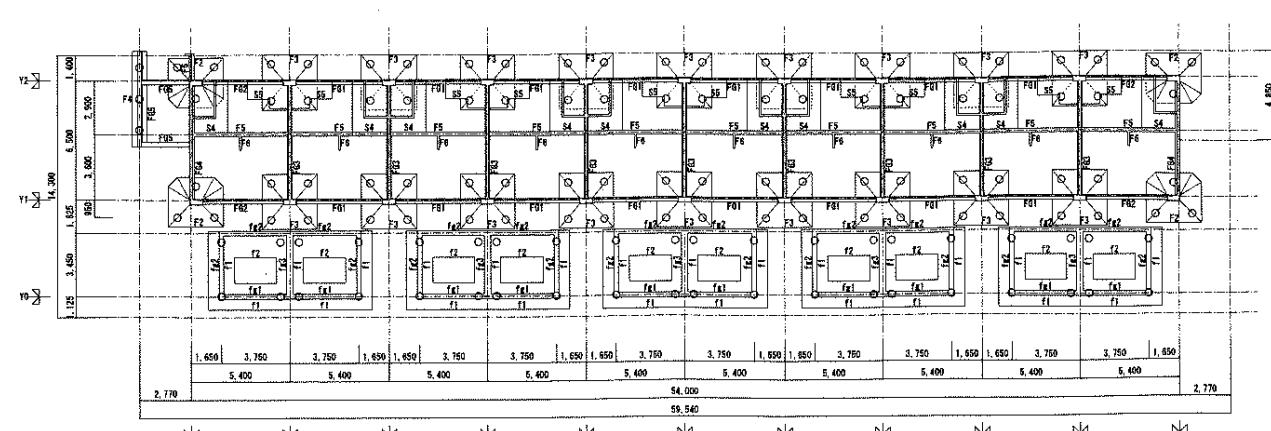



基礎伏図 1/200

株式会社 山田設計	清水住宅始め2住宅取扱工事	(清水住宅)
1・2号棟 平面図・立面図・基礎伏図 A1: 1/200 A2: 1/400	規 尺 1 0	圖面番号

愛知県建築局公共建築部公若住宅課

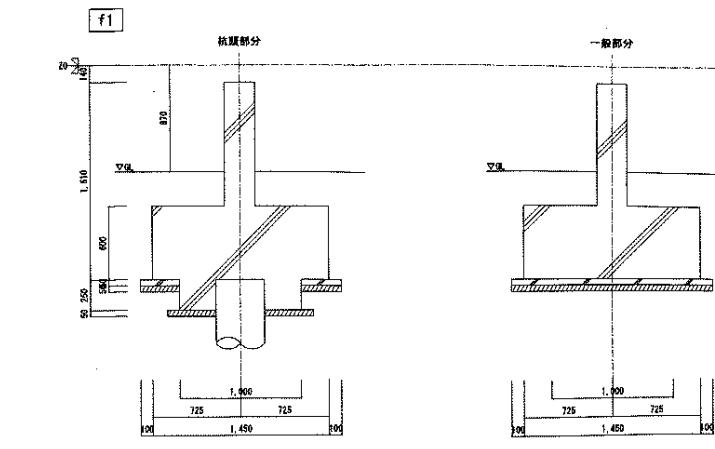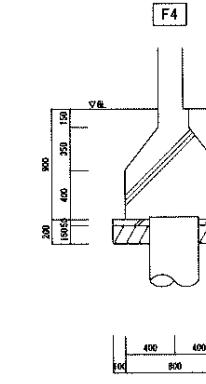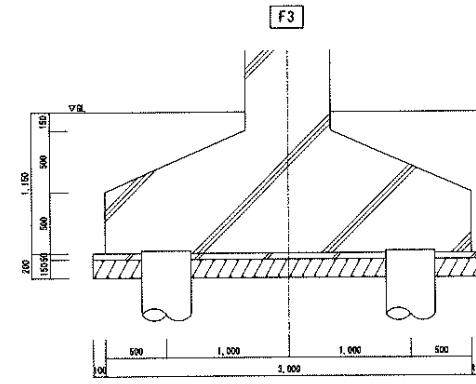
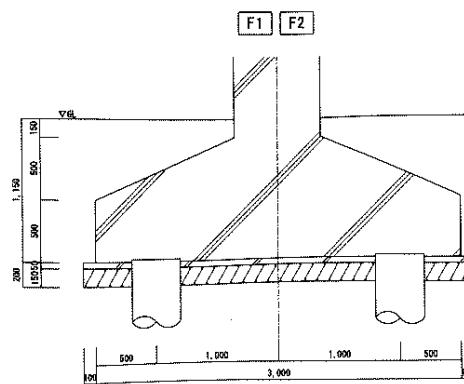


f 1 詳細図 1/30

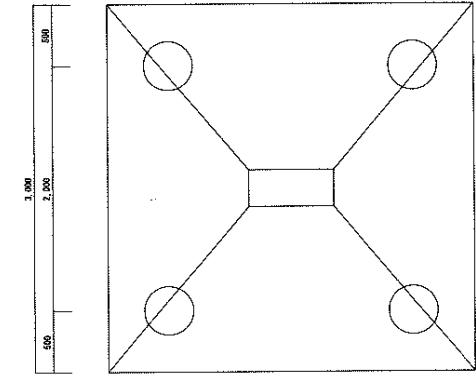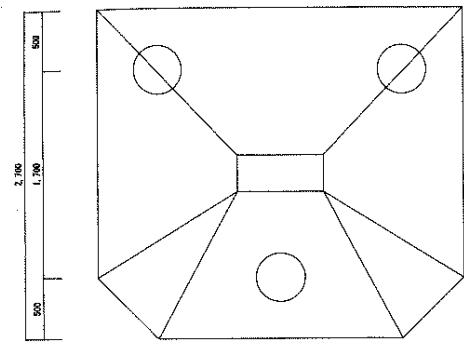

F 1 + F 2 詳細図 1/30



F 3 詳細図 1/30

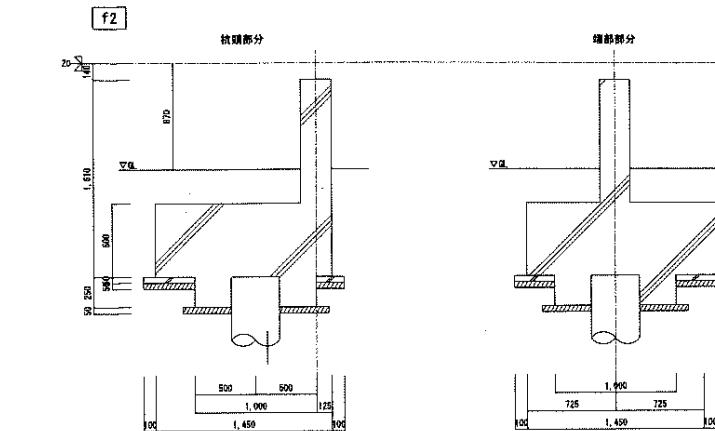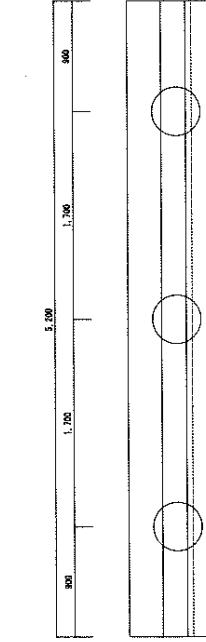

f 2 詳細図 1/30






F 4 詳細図 1/30

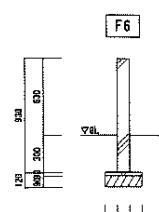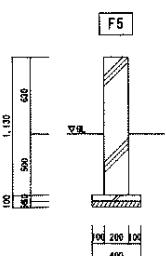

F 5 詳細図 1/30

F 6 詳細図 1/30

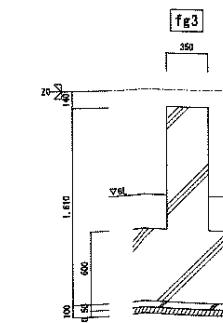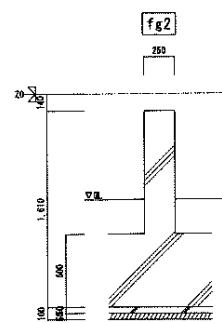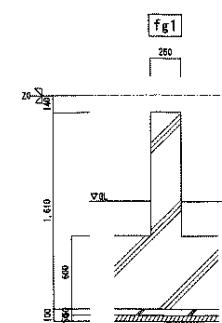

fg 1 詳細図 1/30

fg 2 詳細図 1/30

fg 3 詳細図 1/30

注記




※本工事範囲は基礎までとし、杭は位置する。

(清水住宅)

株式会社 山田設計	清水住宅始め2住宅取扱工事 図面番号	1 1	
		規 格	規 格
基礎詳細図	A1 : 1/30 A2 : 1/60		


愛知県建築局公共施設部公寓住宅課

物置(20戸タイプ)  
建物番号: 68, 69, 75, 76

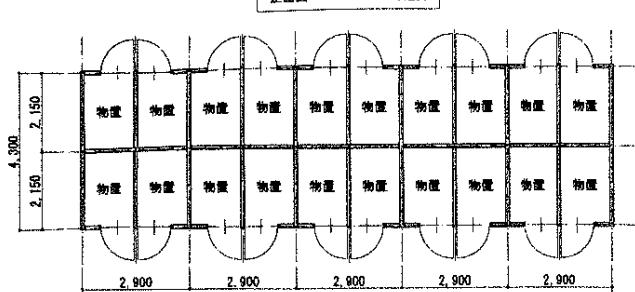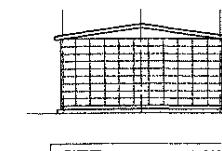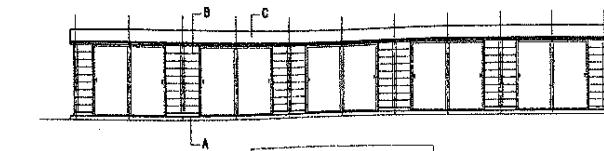


凡例		
A	鉄筋コンクリート(基礎)	
B	コンクリートブロック(外壁)	
C	小波スレート葺き(屋根)	


平面図 1:200

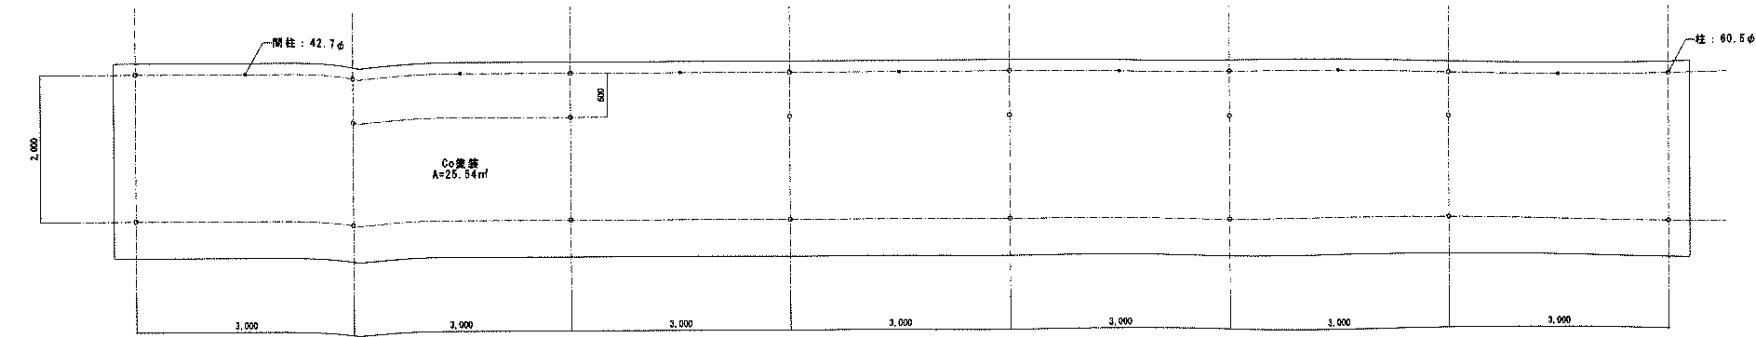


平面図 1/50

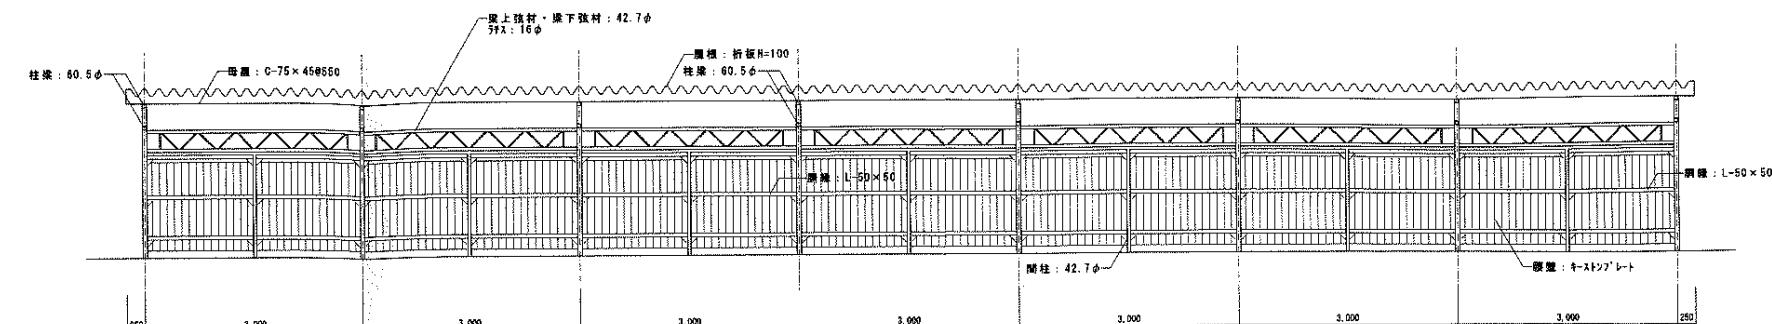

立面図 1/50

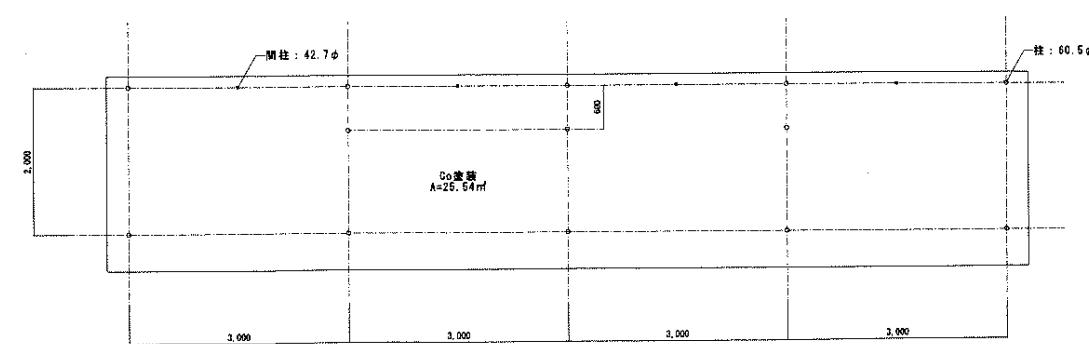

平面図 1/50

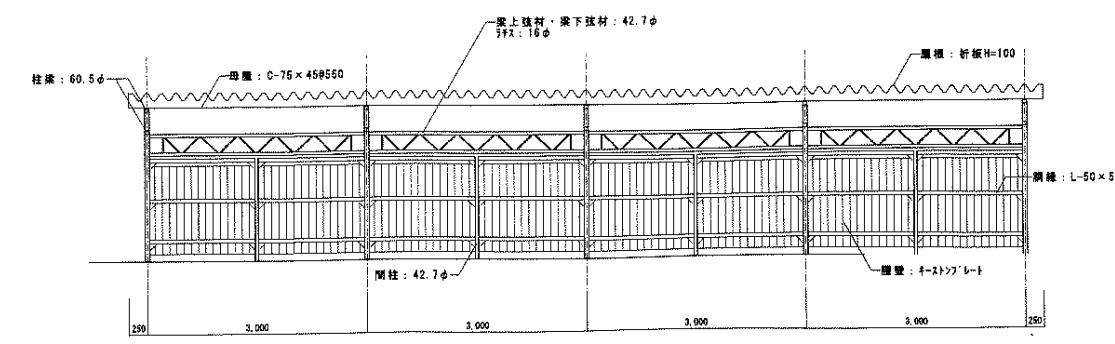

立面図 1/50

(清水住宅)		株式会社 山田設計	清水住宅始め2住宅取扱工事	面積図		
既設物置、自転車置場		A1: 1/200 - 50		1/2		
平面図・立面図		A2: 1/400 - 100		愛知県道県営公共造園部公営住宅		